PROYECTO PARA LA RED ECOLÓGICA DE BORDE URBANO EN PUERTO AYORA - GALÁPAGOS

TOMO II


Autores Julia Giselle Delgado Delgado Felix Fernando Troncoso Palta


Directora Arq. Fernanda Aguirre

Cuenca, Ecuador I 2024




ESCUELA DE ARQUITECTURA

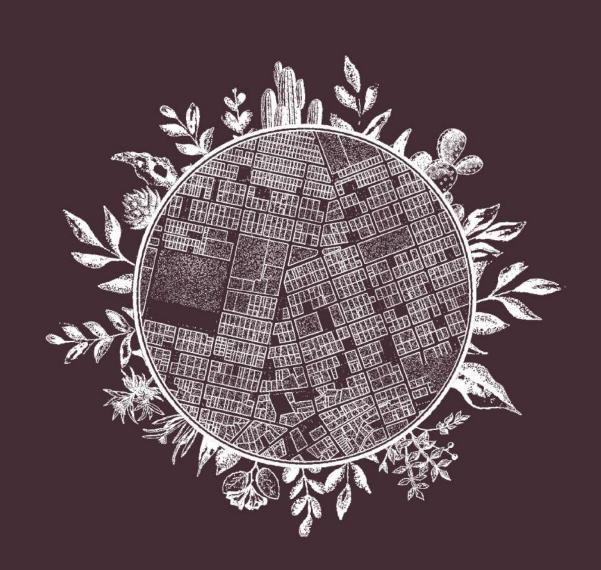

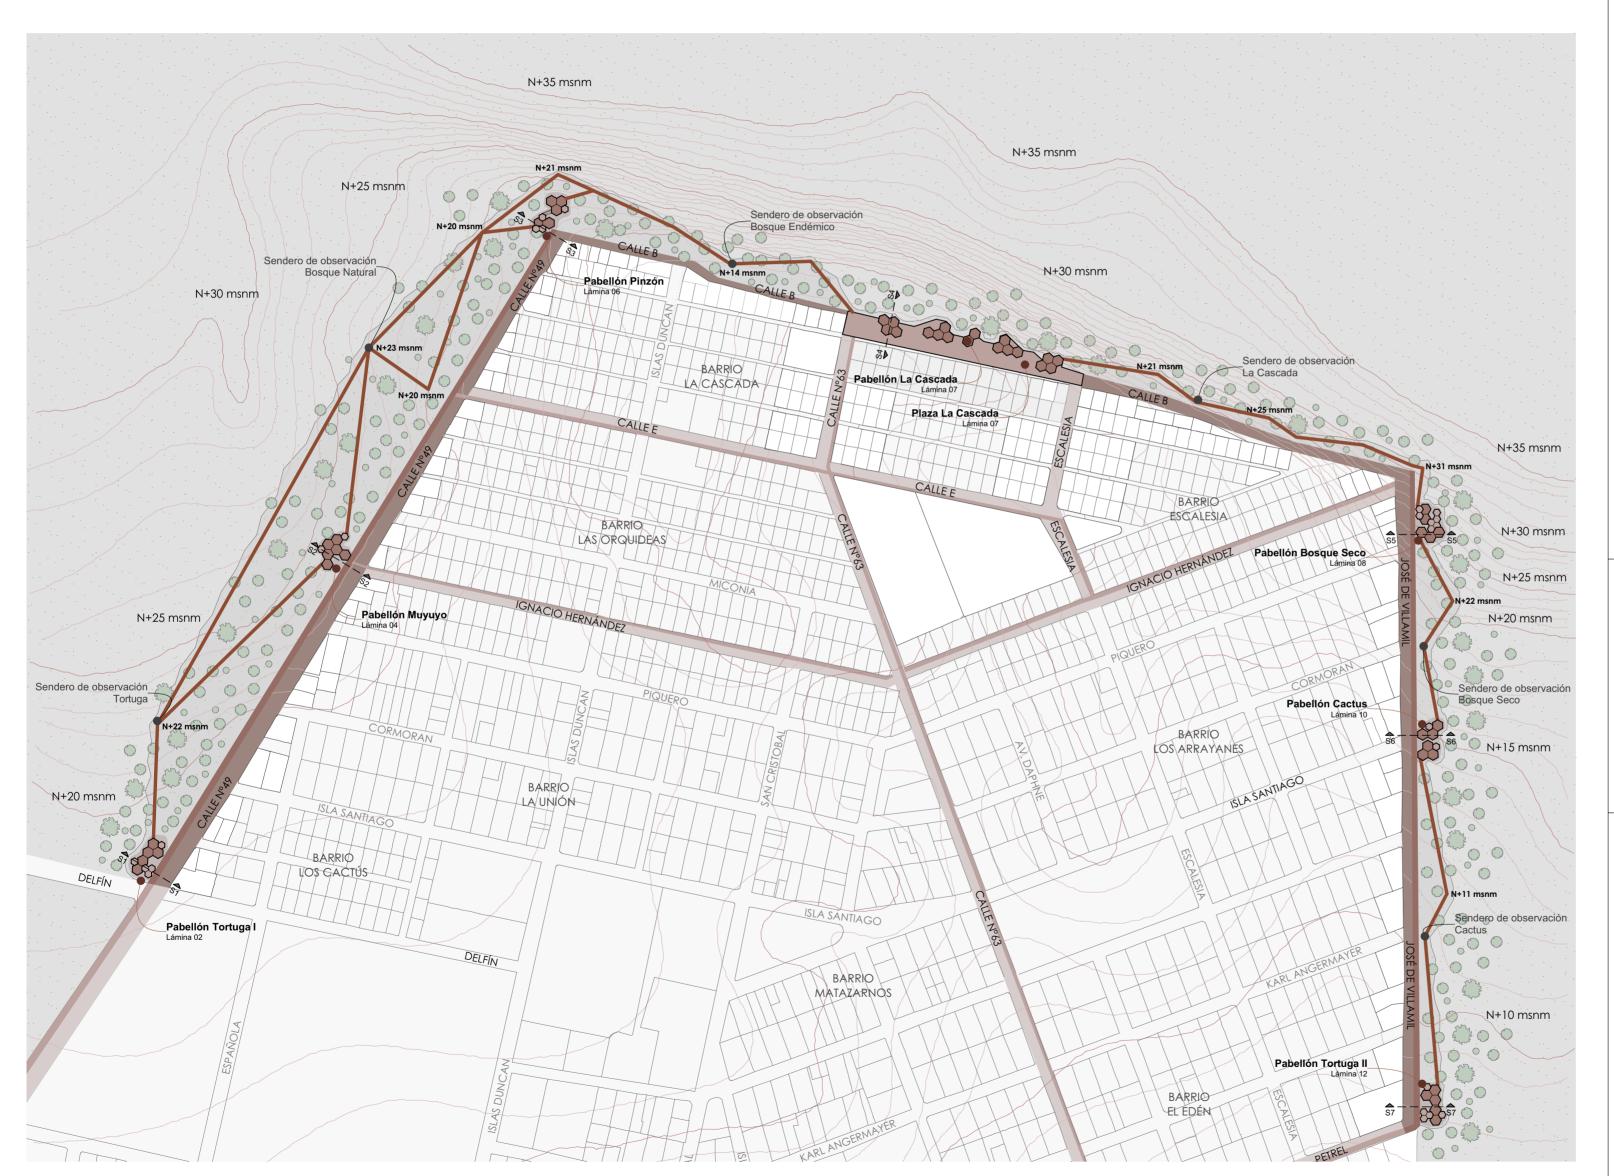



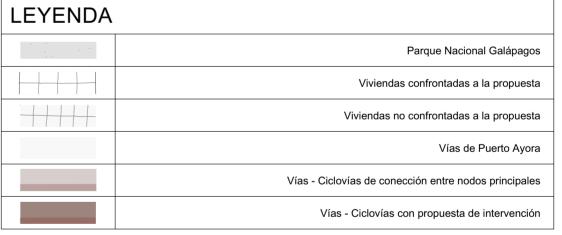

RED ECOLÓGICA DE BORDE URBANO PARA PUERTO AYORA


ESCALA:	LAS INDICADAS		
		DIS.	G. DELGADO - F. TRONCOSO
		DIB.	G. DELGADO - F. TRONCOSO
		REV.	G. DELGADO - F. TRONCOSO
CONTIENE		GISELLE	DELGADO - FERNANDO TRONCOSO ARQUITECTOS SENESCYT: 1XXX-2024 -XXXXXXX
CONTIENE			FECHA:
			JUNIO 2024

LÁMINA:

01/16

Área de Intervención - Listado de láminas




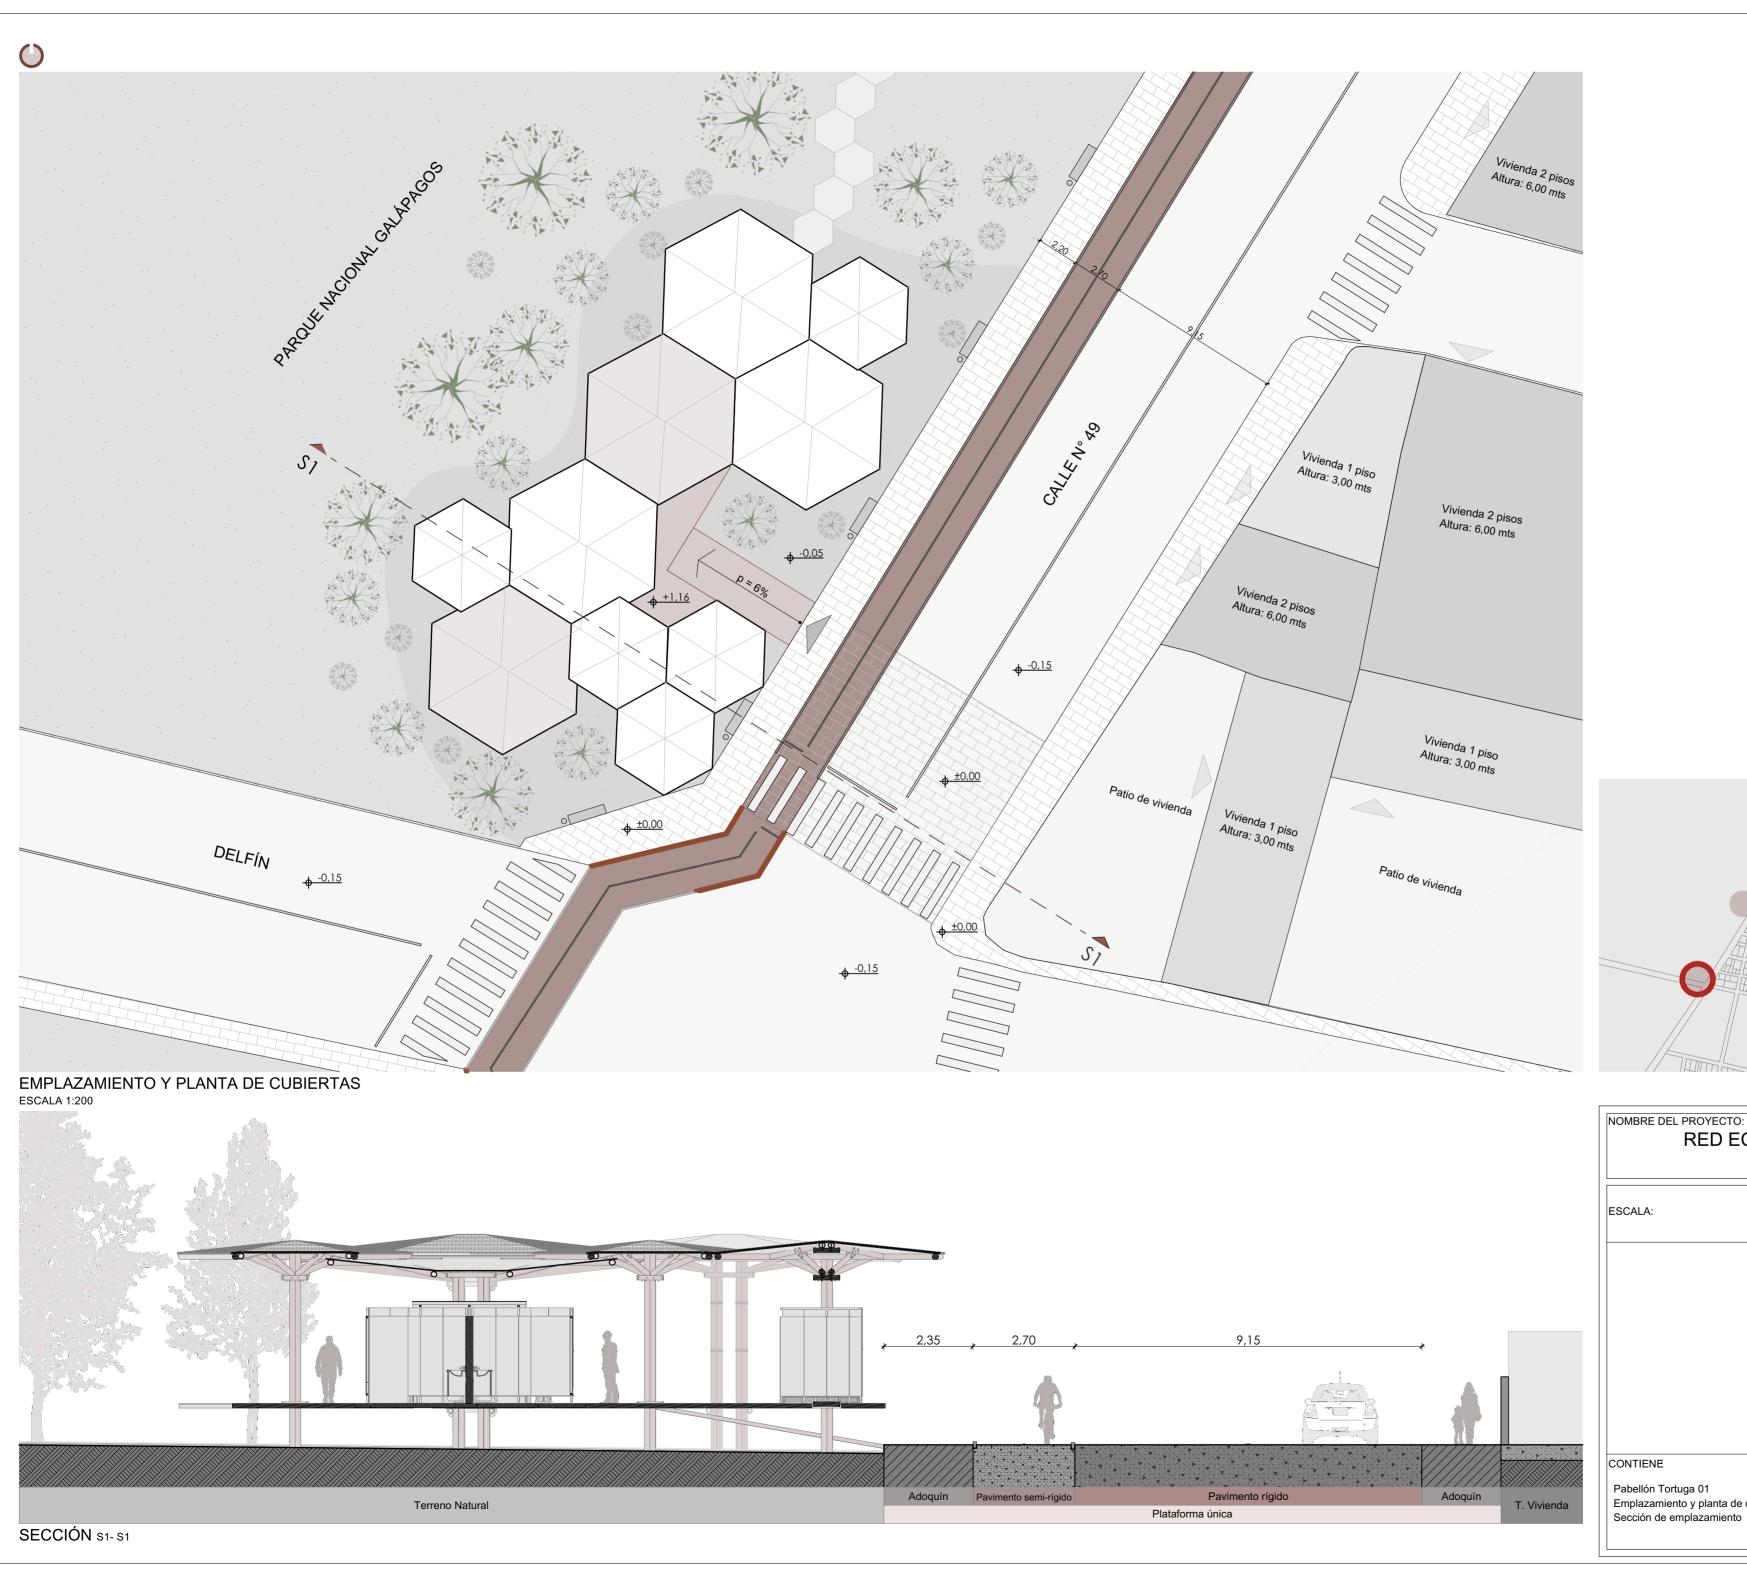




UBICACIÓN

NOMBRE DEL PROYECTO: RED ECOLÓGICA DE BORDE URBANO PARA PUERTO AYORA			
ESCALA:	LAS INDICADAS		
		DIS.	G. DELGADO - F. TRONCOSO
		DIB.	G. DELGADO - F. TRONCOSO
		REV.	G. DELGADO - F. TRONCOSO
		GISELLE	E DELGADO - FERNANDO TRONCOSO ARQUITECTOS SENESCYT: 1XXX-2024 -XXXXXXX
CONTIENE			FECHA:
Pabellón Tortuga 0	1		JUNIO 2024
Emplazamiento y p Sección de emplaz	lanta de cubiertas - Ubicación amiento		02/ 16

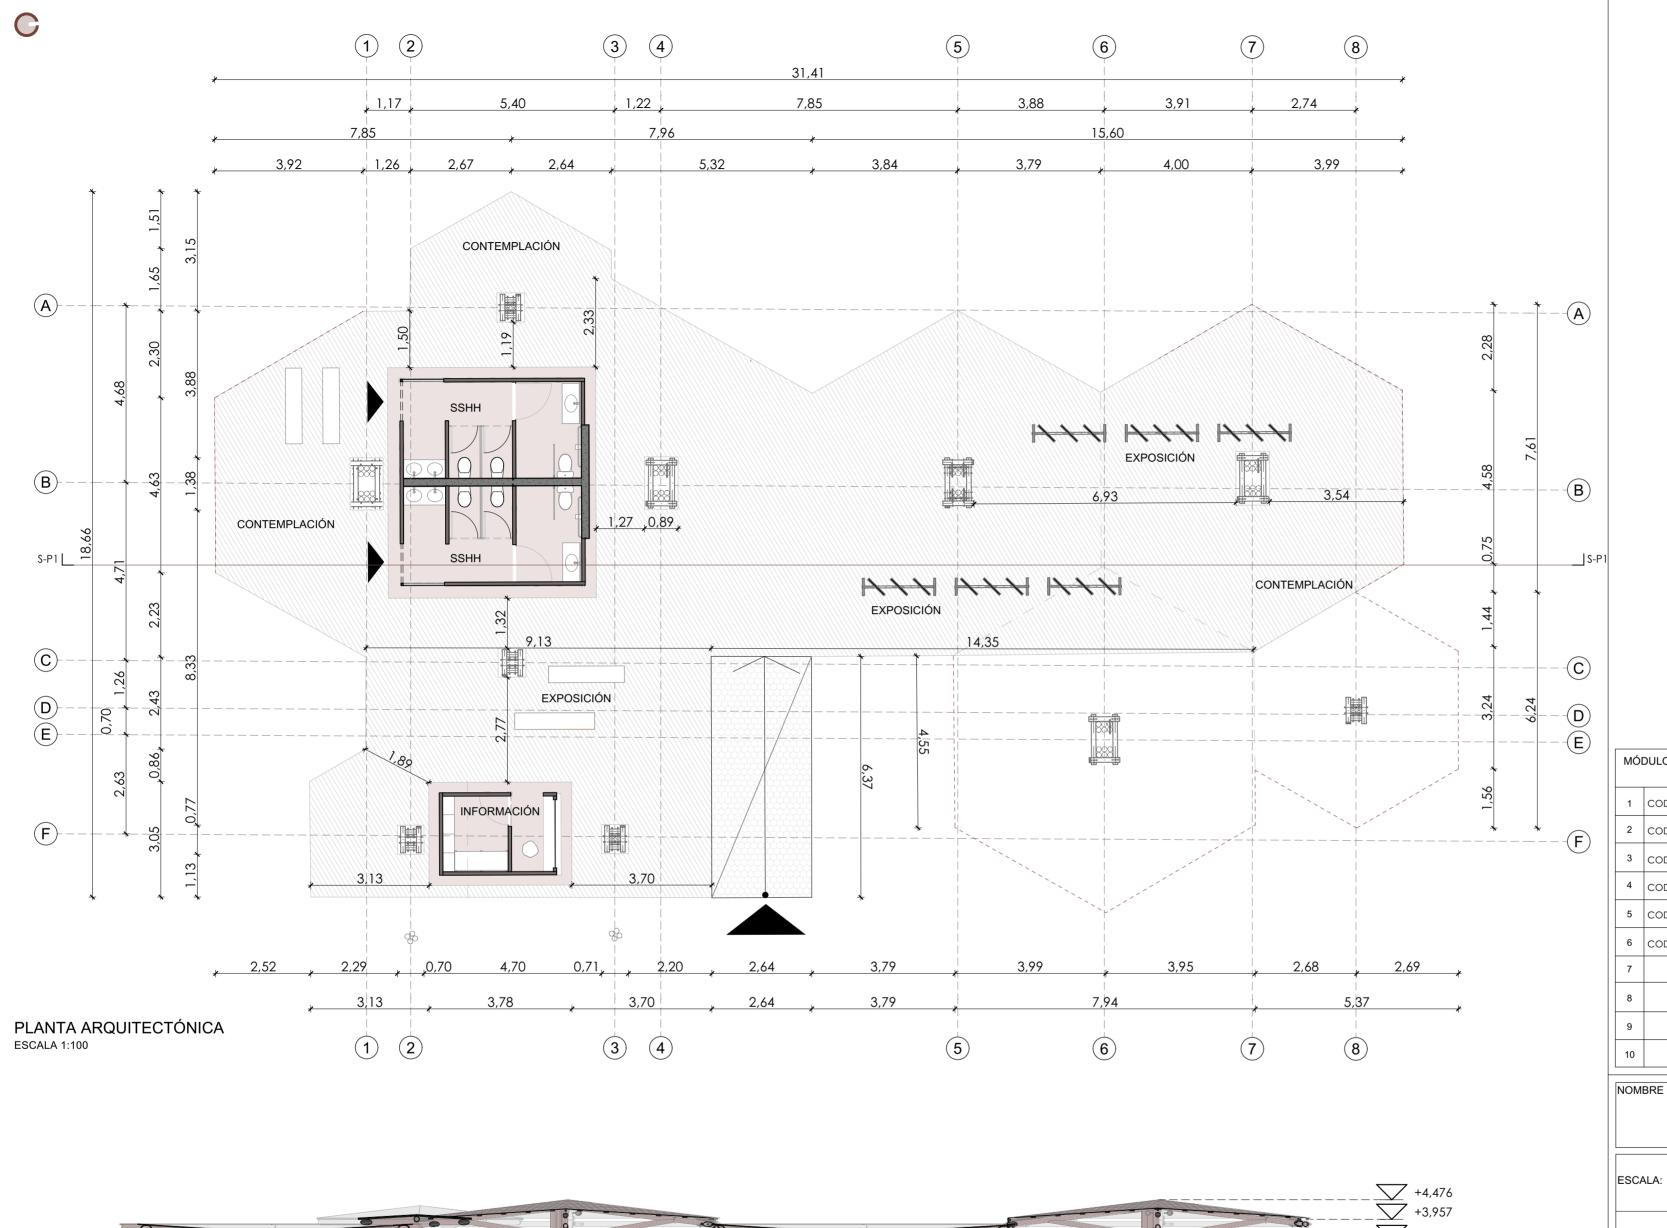

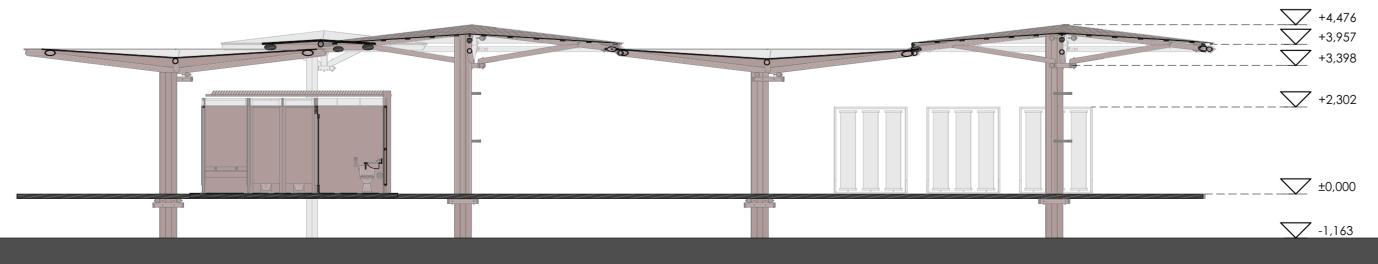


SECCIÓN S-P1 ESCALA 1:100


MÓI	DULOS UTILIZADOS EN EL PABELLÓN	TORTUGA 01	
1	COD-MOD01	Módulo de cubierta cóncava grande	6 Unidades
2	COD-MOD02	Módulo de cubierta convexa grande	2 Unidades
3	COD-MOD03	Módulo de cubierta cóncava pequeña	2 Unidades
4	COD-MOD_B02	Módulo de baños mediano	1 Unidad
5	COD-MOD_OFI	Módulo de oficina / información	1 Unidad
6	COD-EST_LOM01	Losa de madera	355,00 m2
7			
8			
9			
10			


NOMBRE DEL PROYECTO: RED ECOLÓGICA DE BORDE URBANO PARA PUERTO AYORA


ESCALA:	LAS INDICADAS		
		DIS.	G. DELGADO - F. TRONCOSO
		DIB.	G. DELGADO - F. TRONCOSO
		REV.	G. DELGADO - F. TRONCOSO
		GISELLE	DELGADO - FERNANDO TRONCOSO ARQUITECTOS SENESCYT: 1XXX-2024 -XXXXXXX
CONTIENE			FECHA:
Planta arquitectónica	Planta arquitectónica pabellón Tortuga 1		JUNIO 2024
Sección S-P1 pabellór			LÁMINA:

03/16

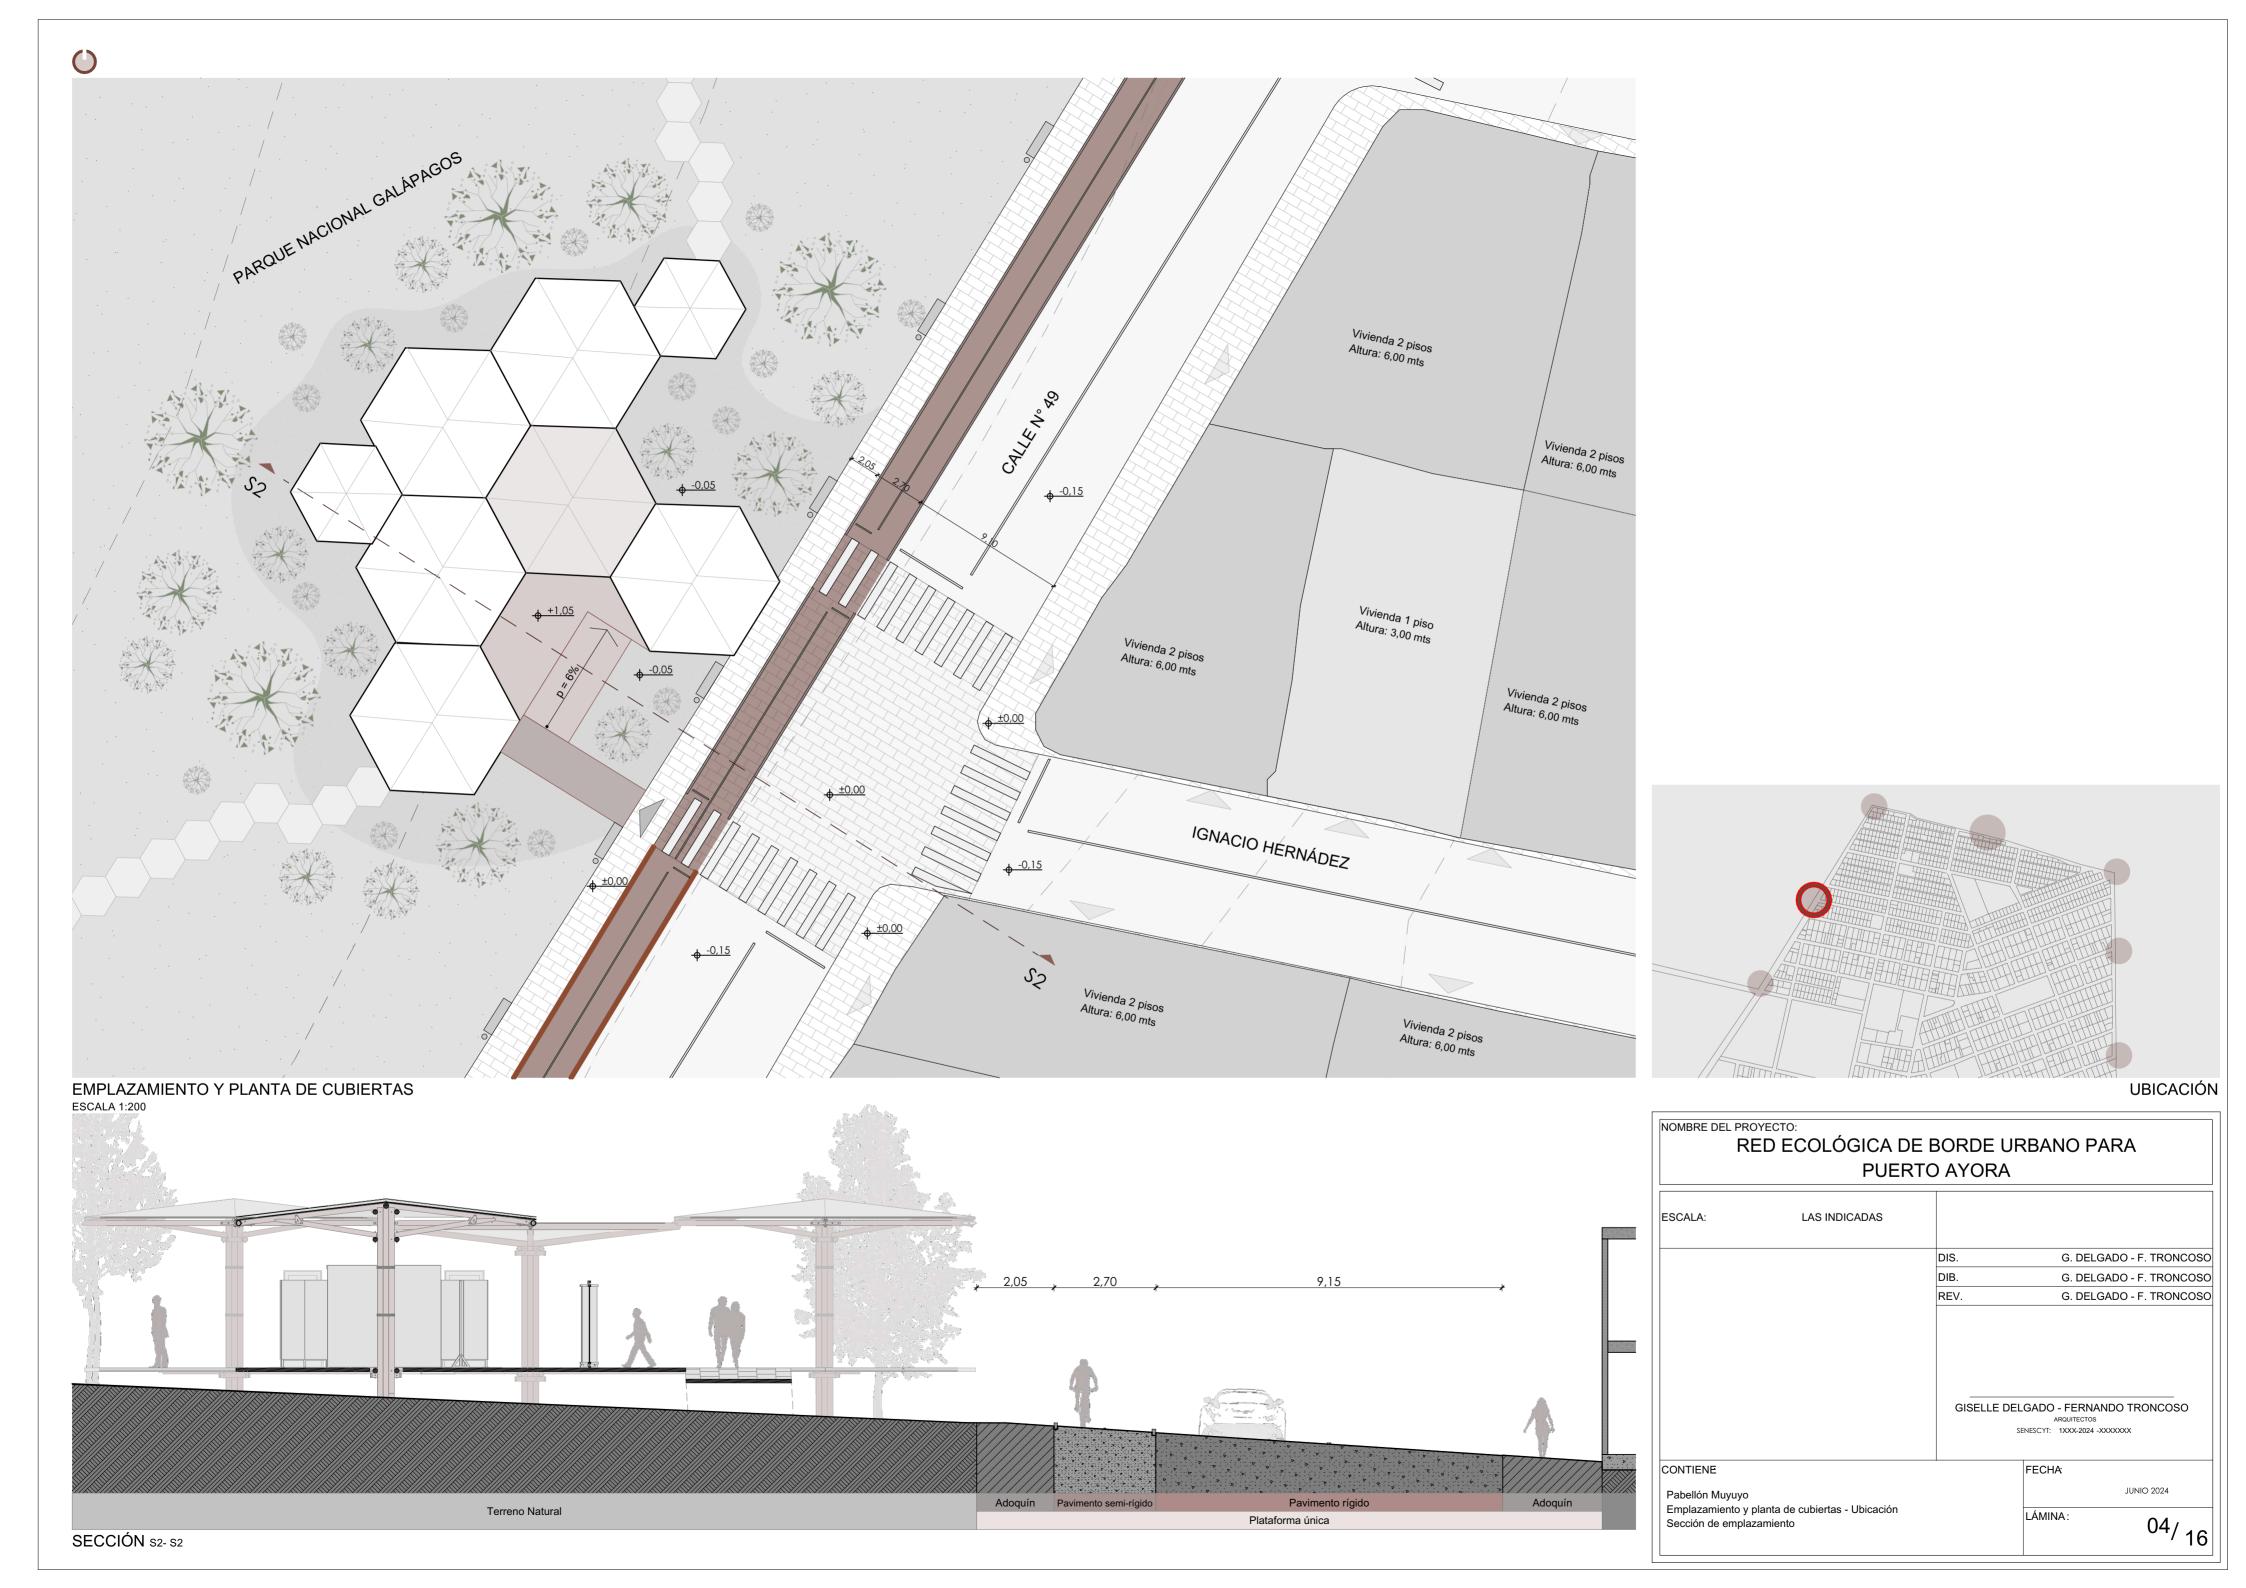

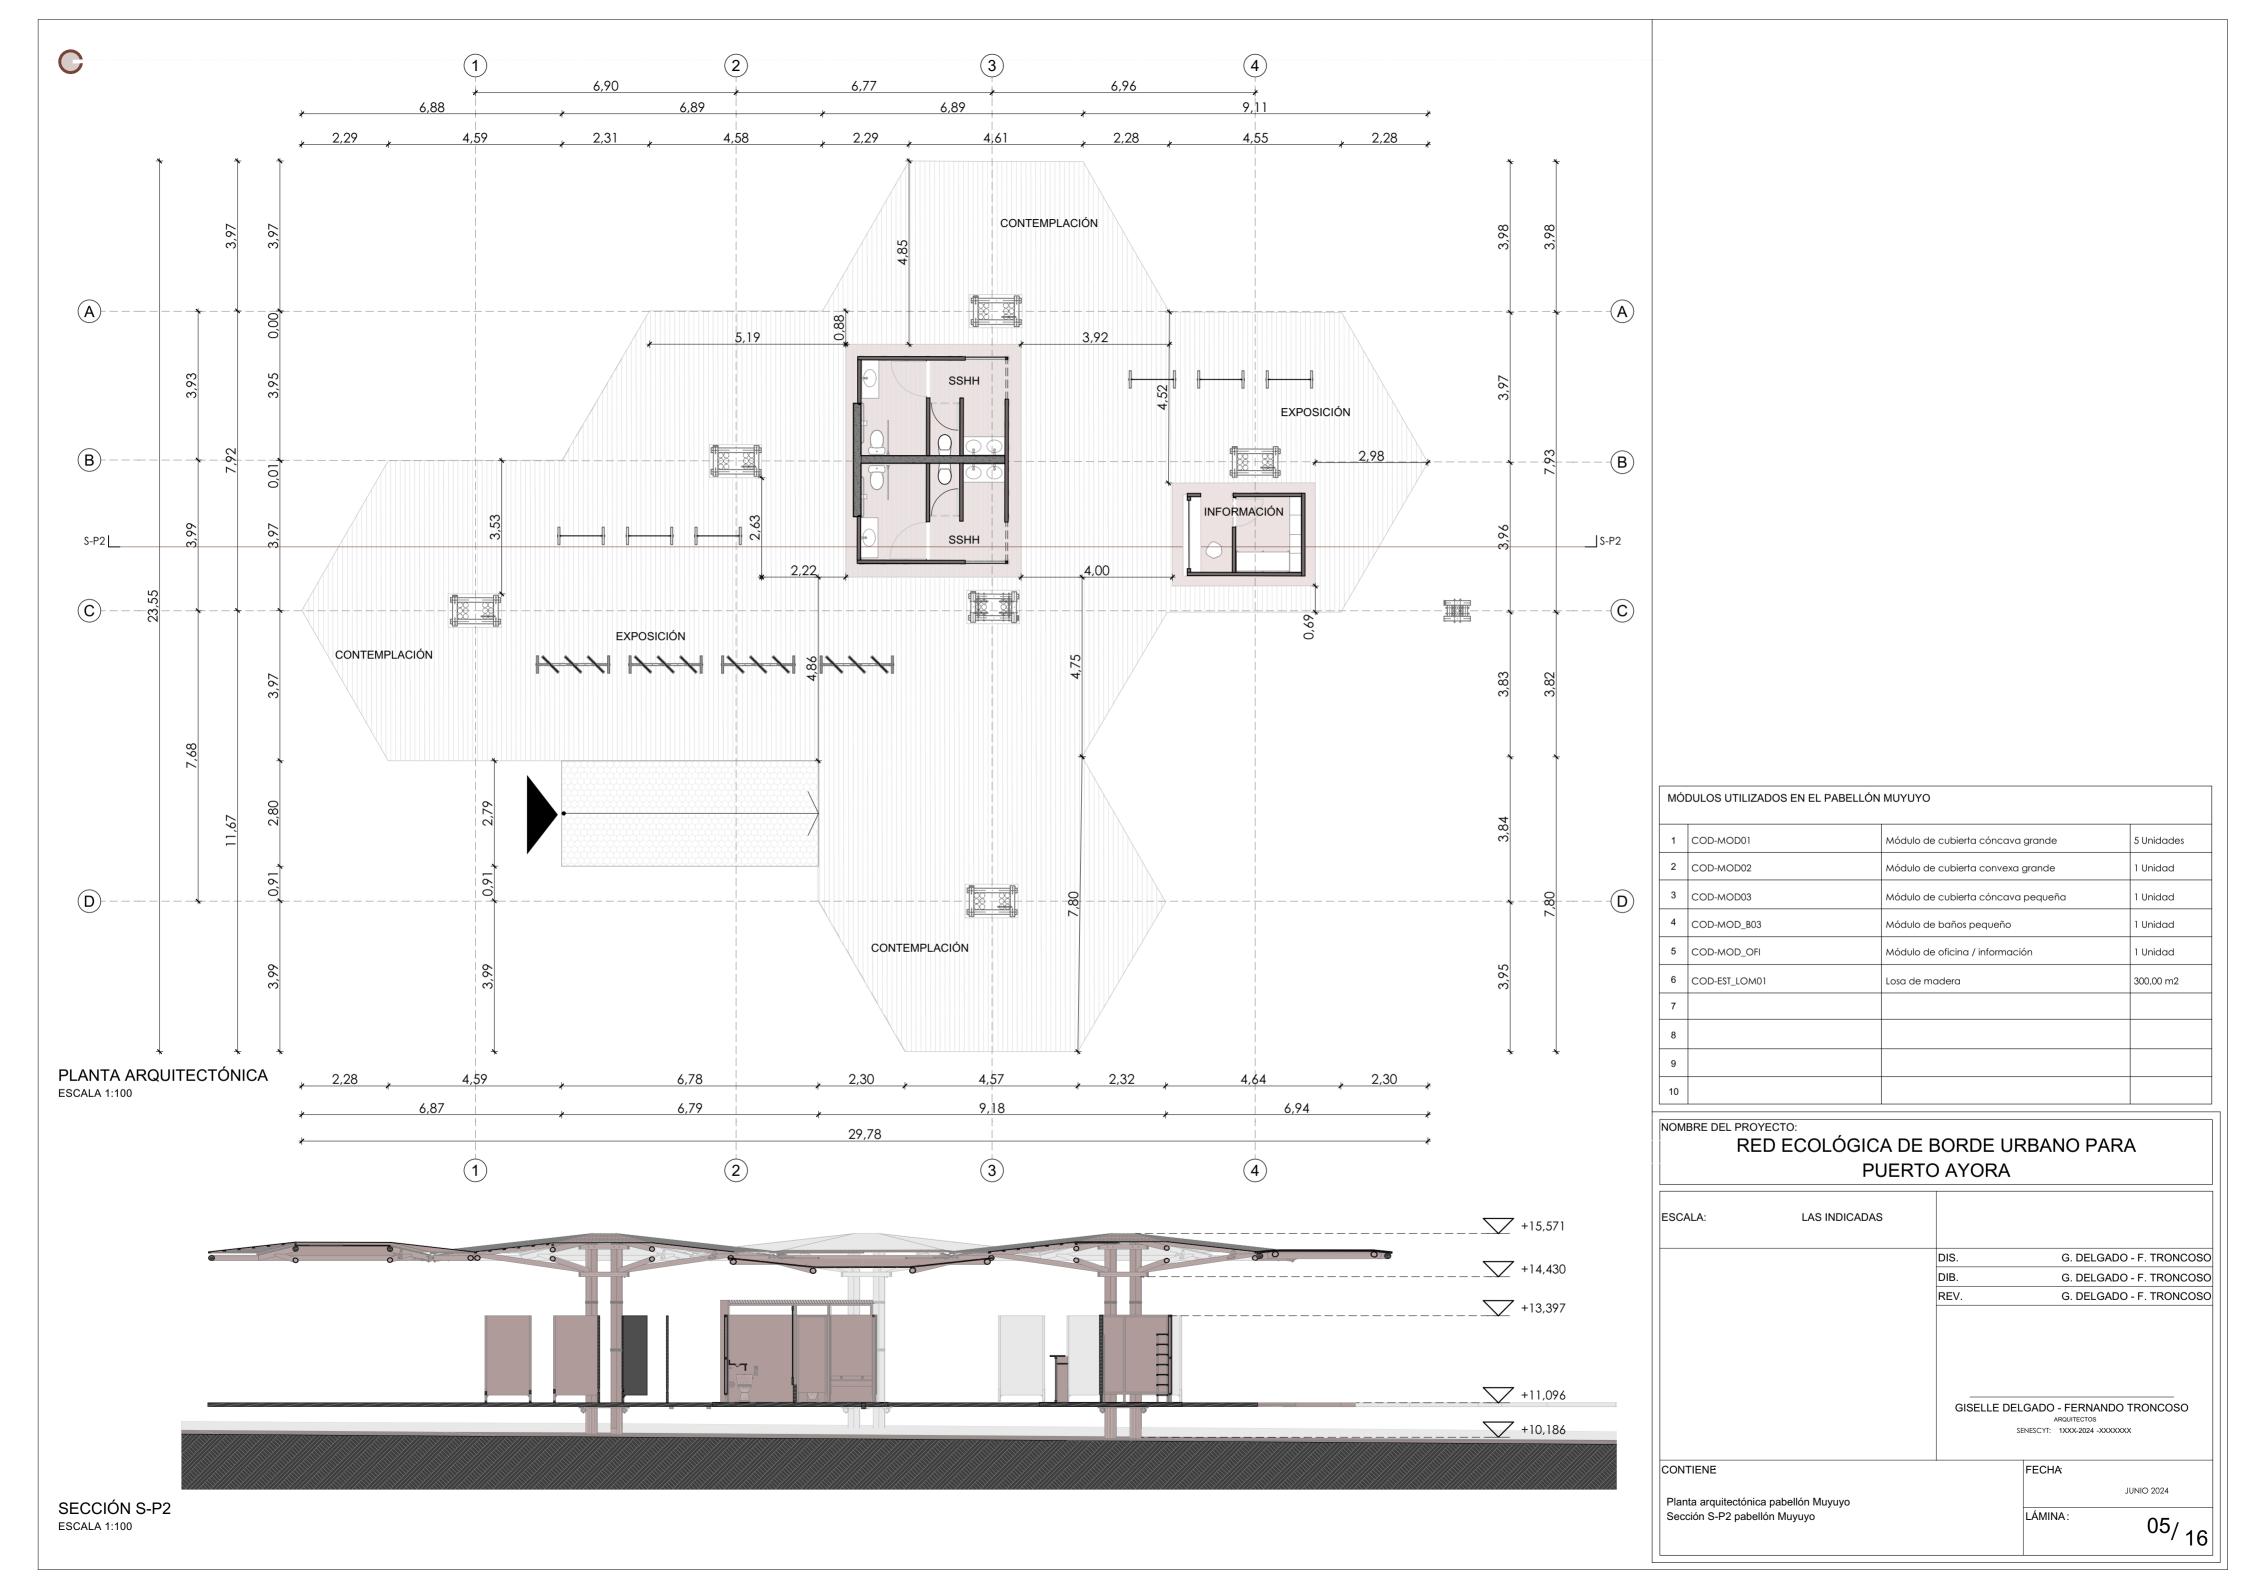

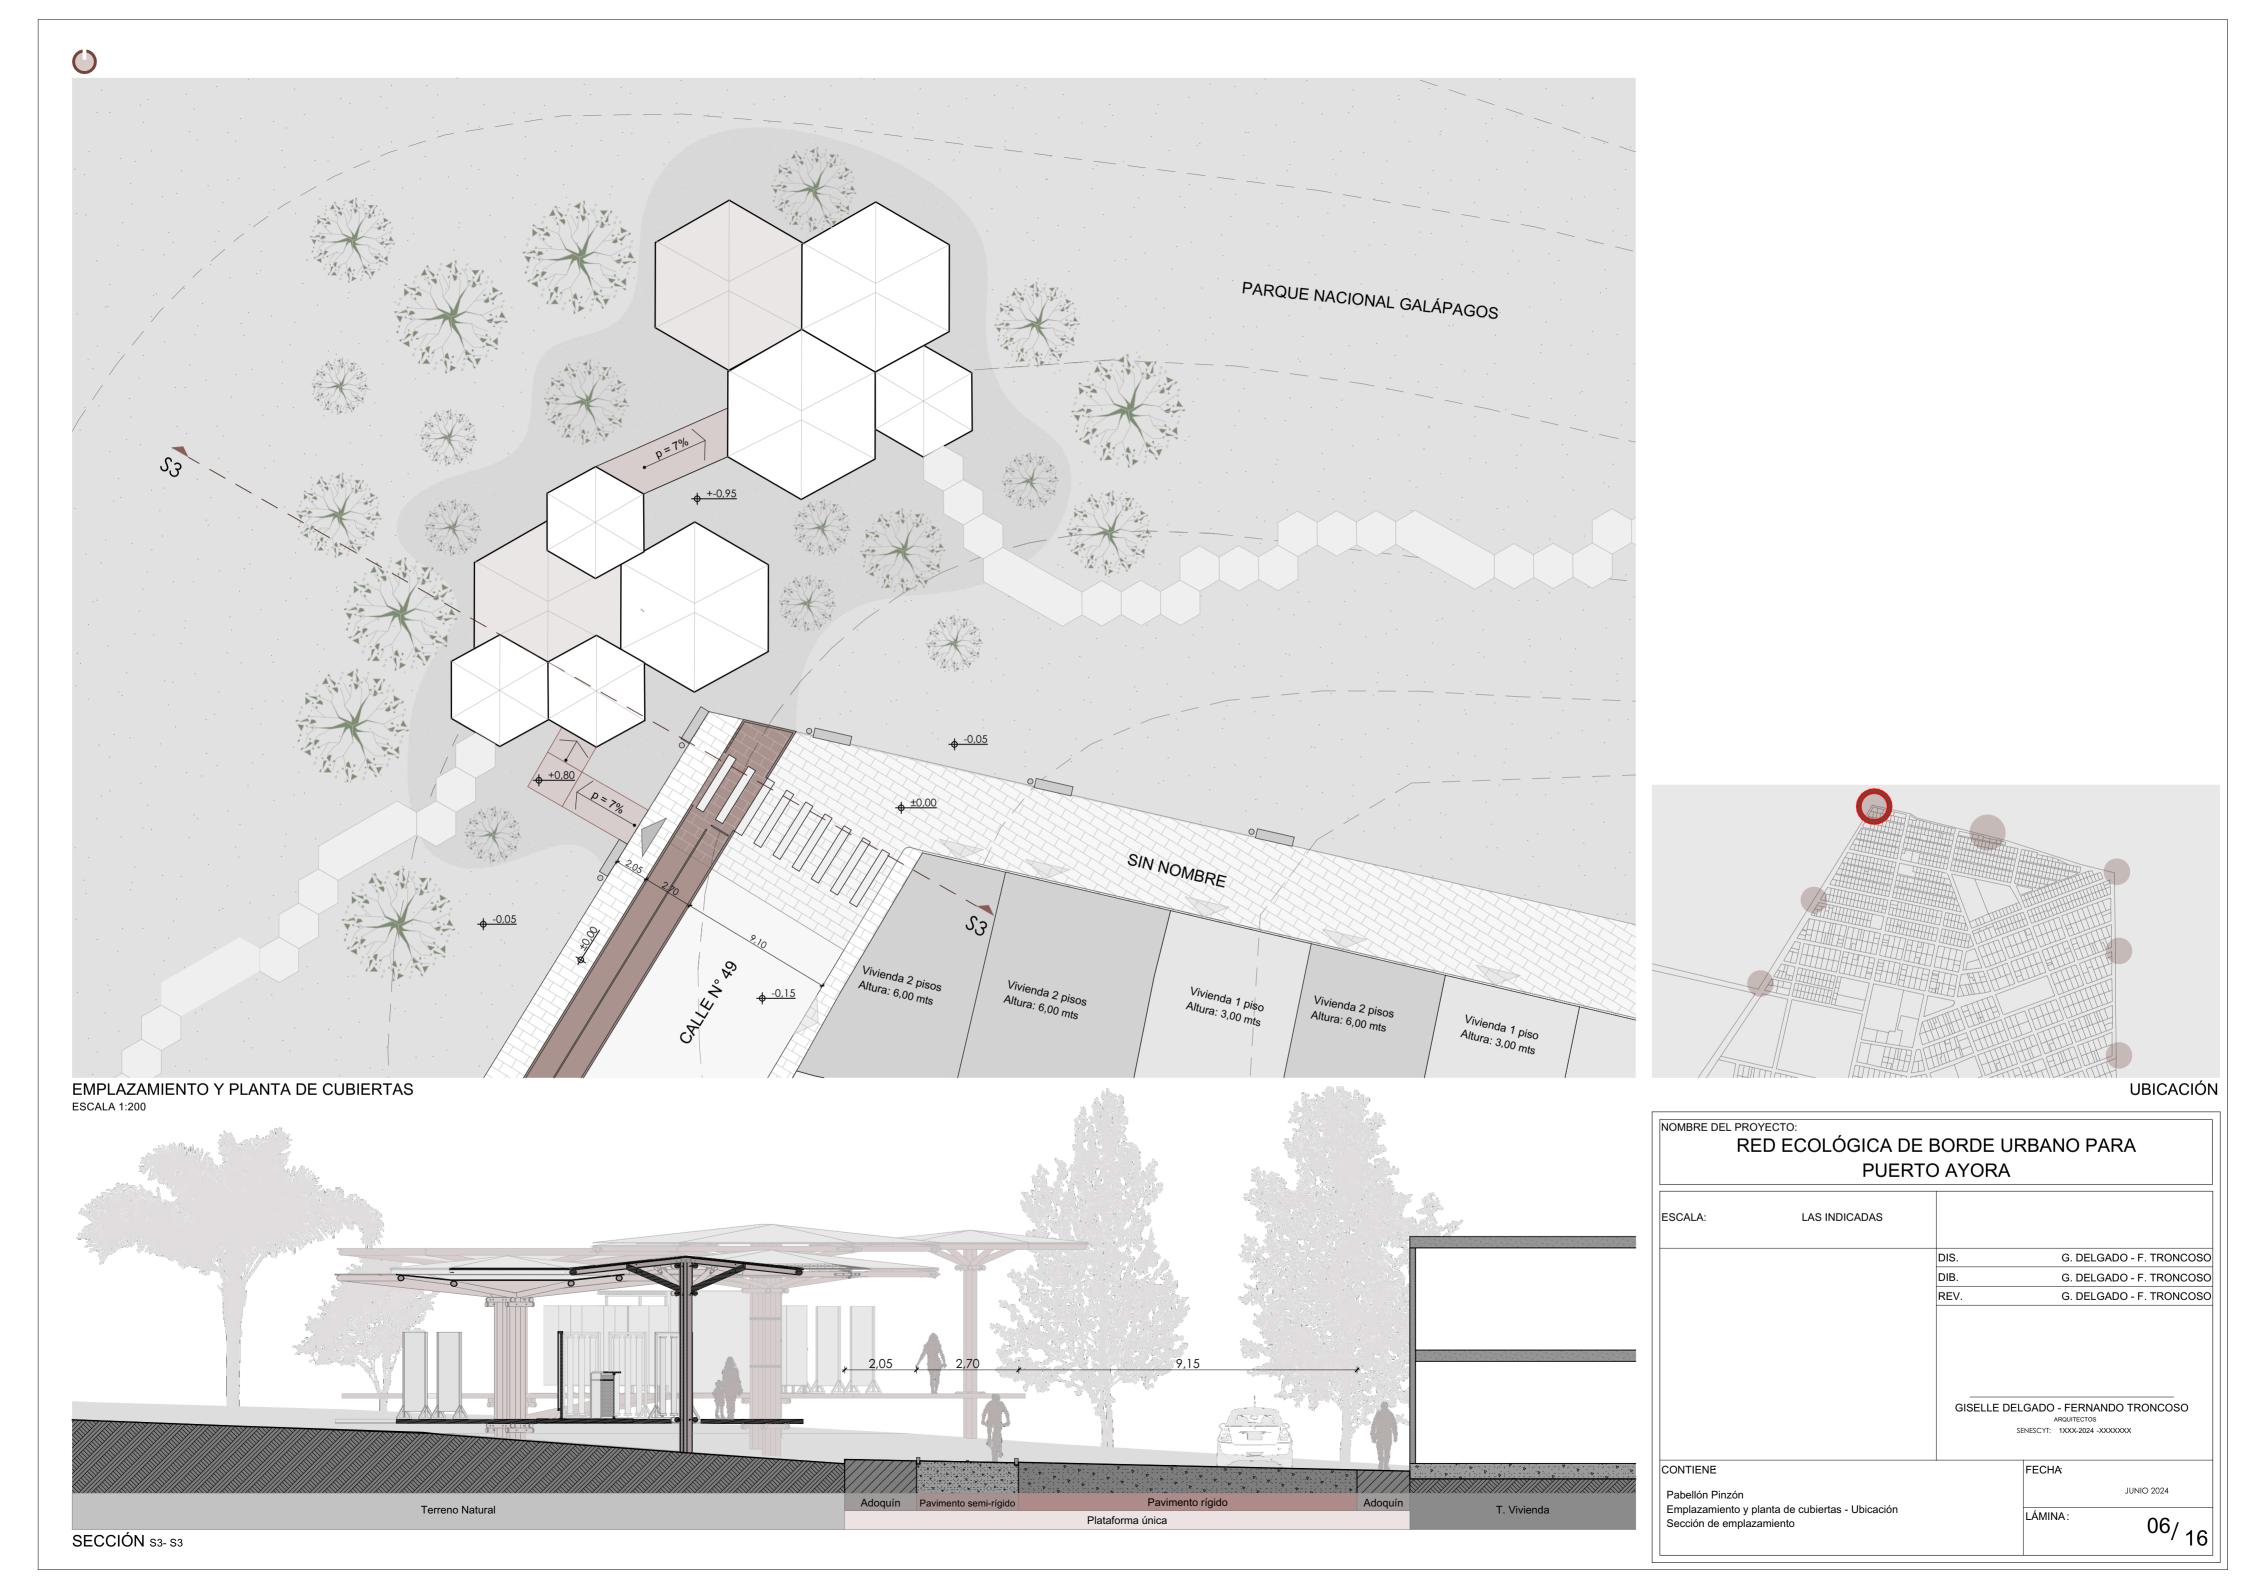

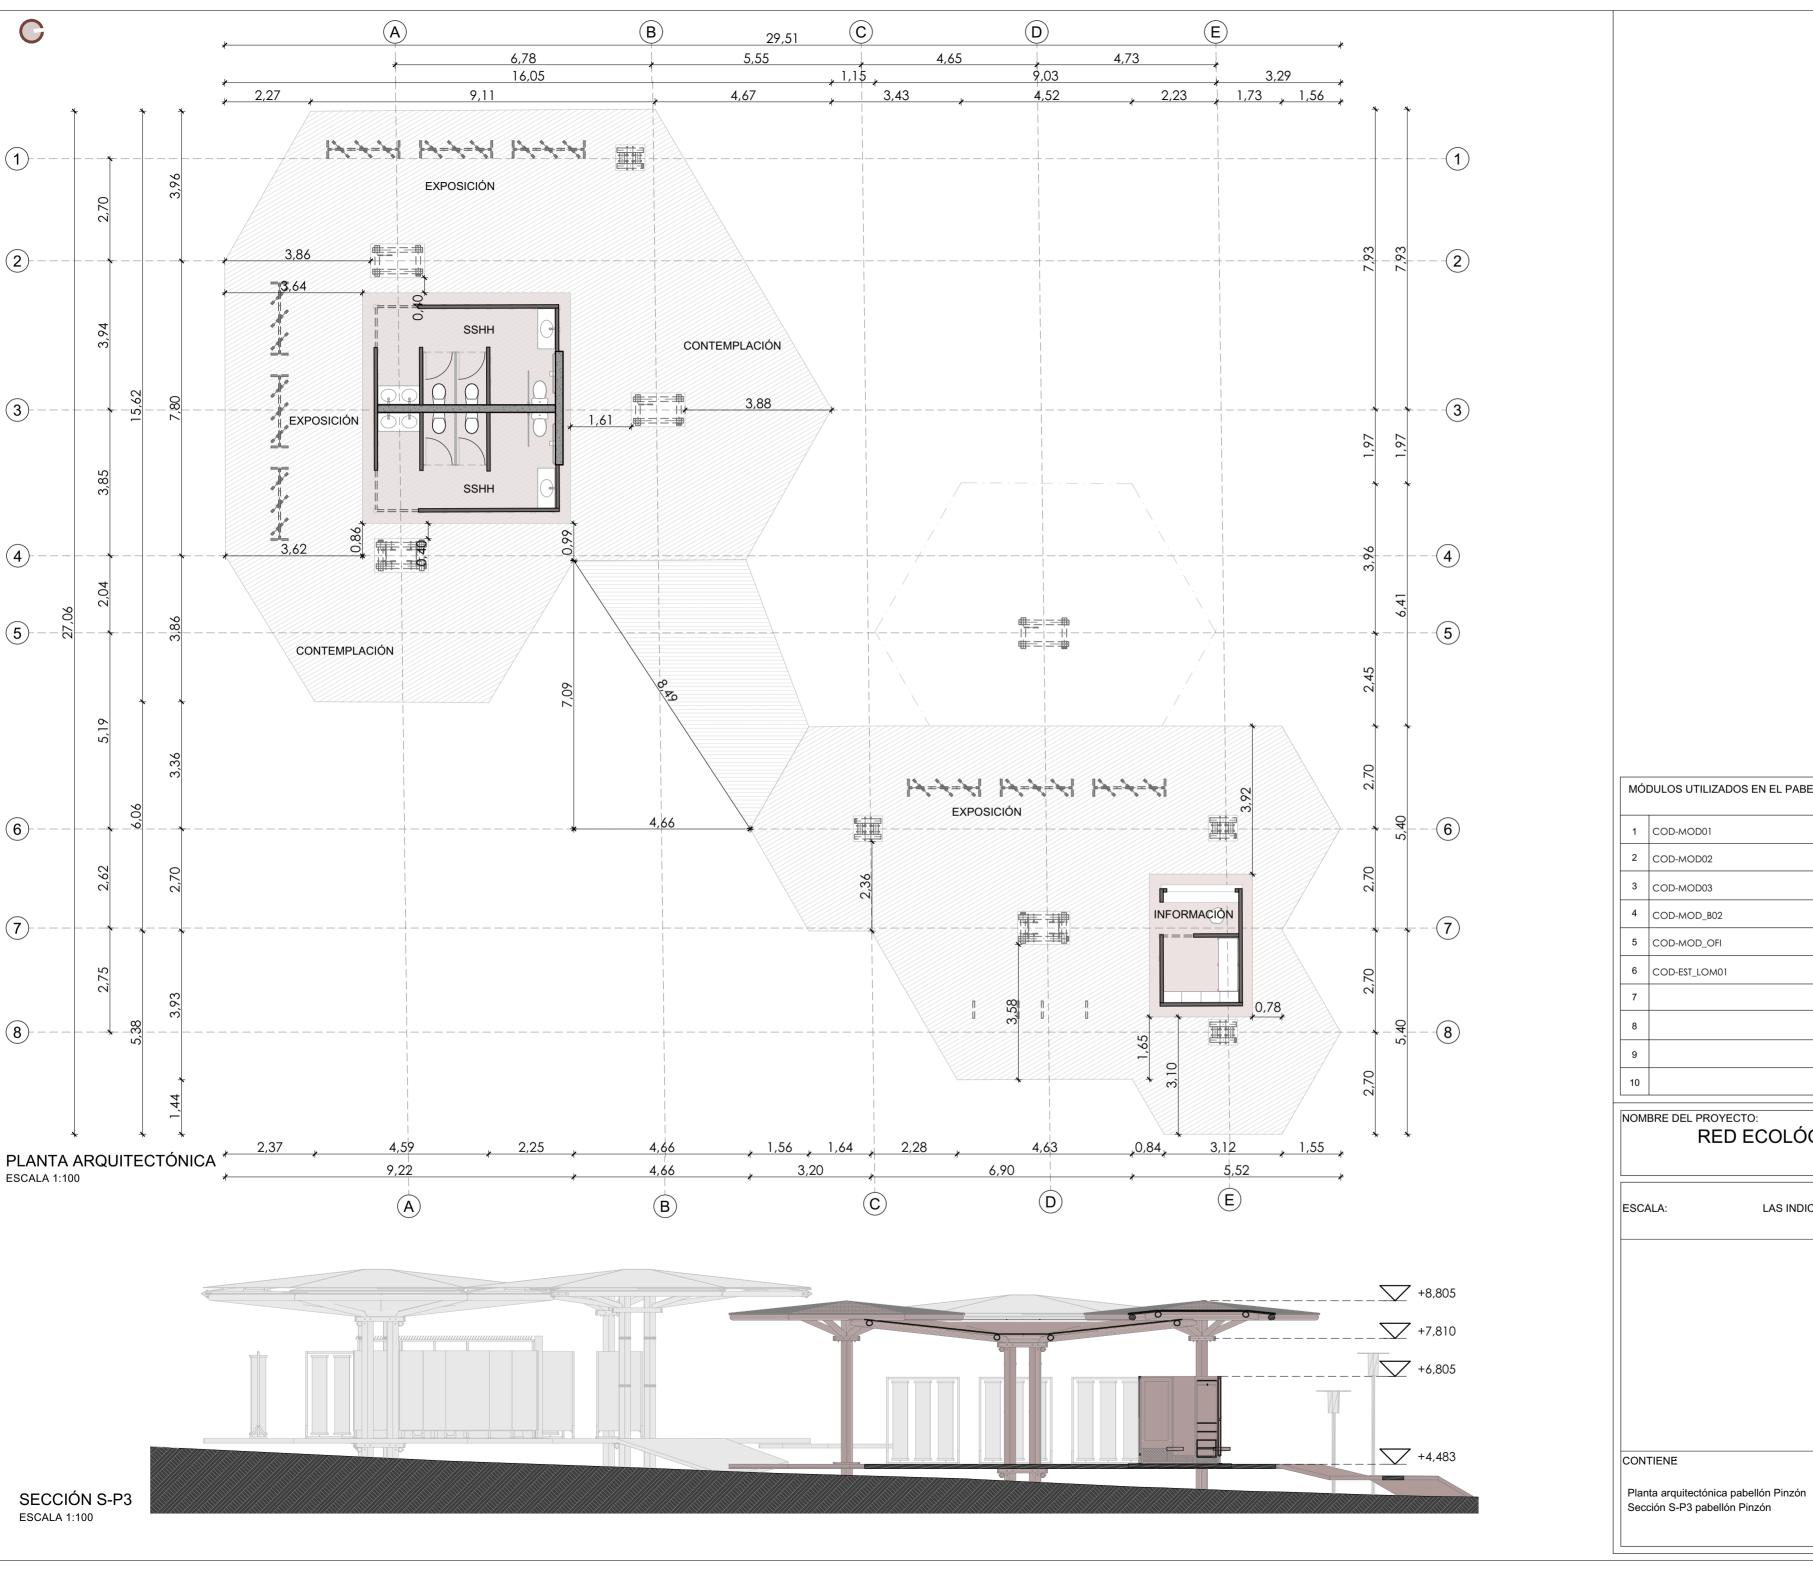


MÓI	DULOS UTILIZADOS EN EL PABELLÓN	PINZÓN	
1	COD-MOD01	Módulo de cubierta cóncava grande	5 Unidades
2	COD-MOD02	Módulo de cubierta convexa grande	2 Unidades
3	COD-MOD03	Módulo de cubierta cóncava pequeña	2 Unidades
4	COD-MOD_B02	Módulo de baños mediano	1 Unidad
5	COD-MOD_OFI	Módulo de oficina / información	1 Unidad
6	COD-EST_LOM01	Losa de madera	415,00 m2
7			
8			
9			
10			

NOMBRE DEL PROYECTO: RED ECOLÓGICA DE BORDE URBANO PARA PUERTO AYORA


ESCALA:	LAS INDICADAS		
		DIS.	G. DELGADO - F. TRONCOSO
		DIB.	G. DELGADO - F. TRONCOSO
		REV.	G. DELGADO - F. TRONCOSO
		GISELLE	DELGADO - FERNANDO TRONCOSO ARQUITECTOS SENESCYT: 1XXX-2024 -XXXXXXX
CONTIENE			FECHA
			IUNIO 2024

07/16

LÁMINA:

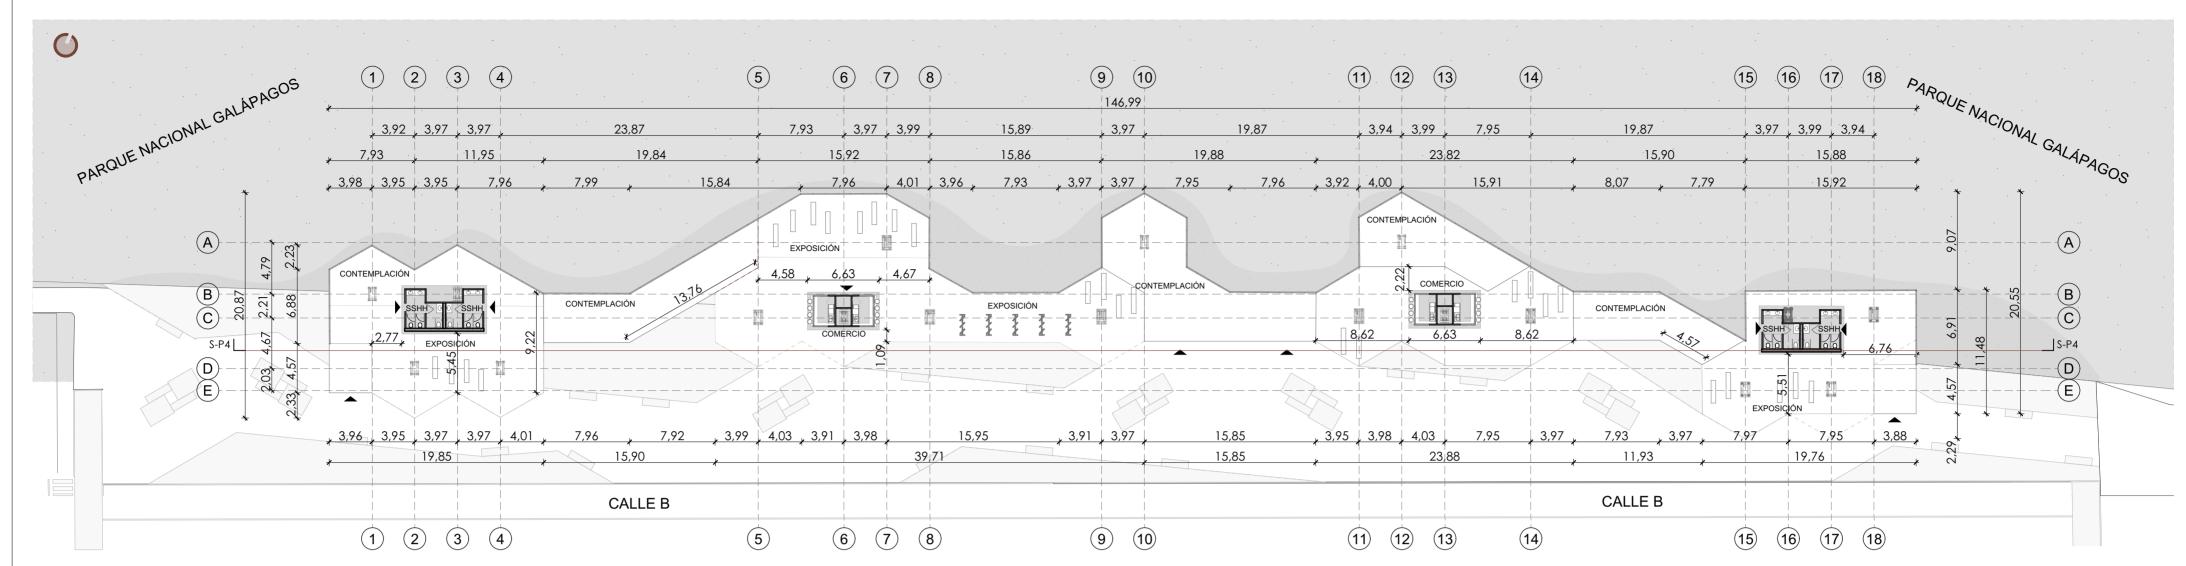


PLANTA ARQUITECTÓNICA ESCALA 1:350

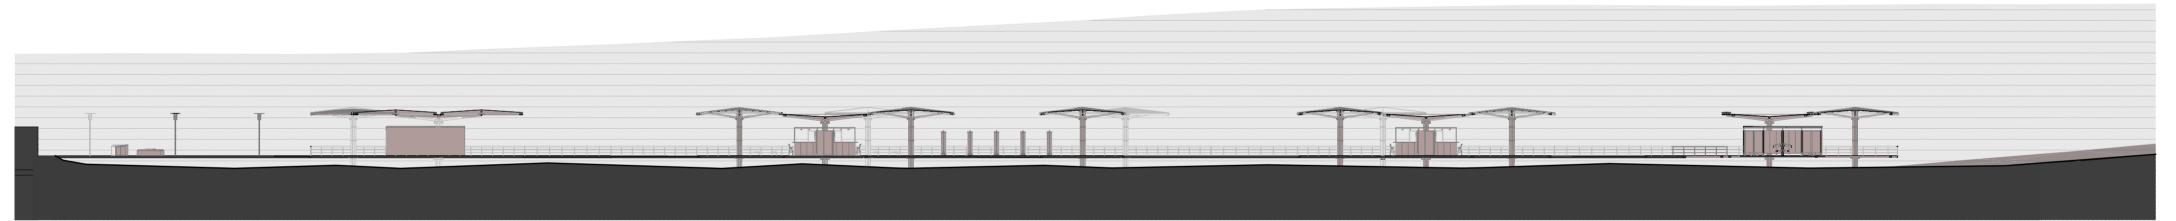

SECCIÓN S-P4 ESCALA 1:350



MÓ	MÓDULOS UTILIZADOS EN EL PABELLÓN LA CASCADA				
1	COD-MOD01	Módulo de cubierta cóncava grande	11 Unidades		
2	COD-MOD02	Módulo de cubierta convexa grande	4 Unidades		
3	COD-MOD03	Módulo de cubierta cóncava pequeña	3 Unidades		
4	COD-MOD_B01	Módulo de baños grande	2 Unidades		
5	COD-MOD_COM	Módulo de comercio	2 Unidades		
6	COD-EST_LOM01	Losa de madera	1535,35 m2		

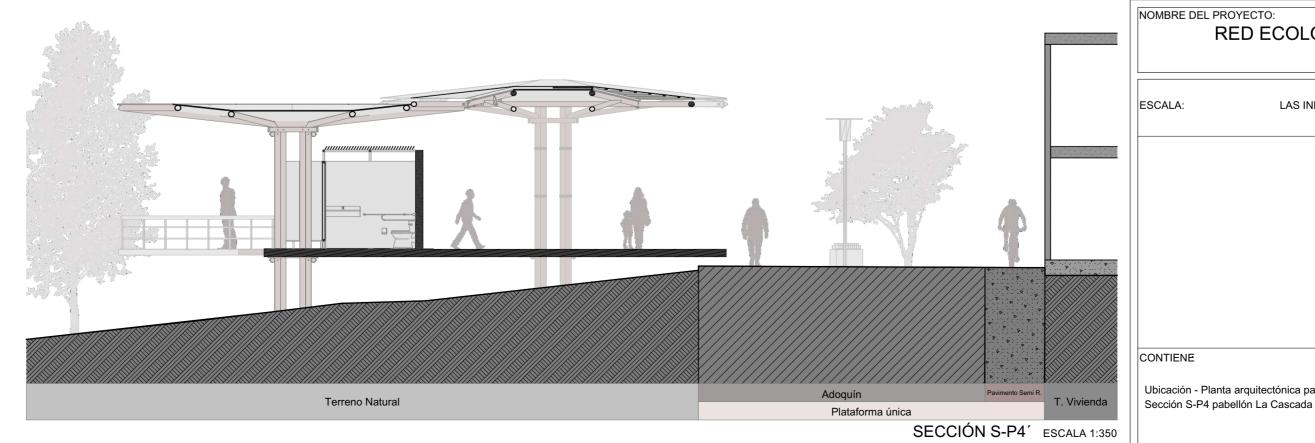



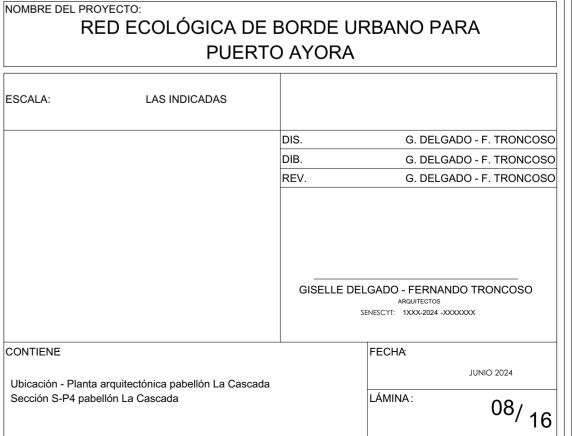


LÁMINA:

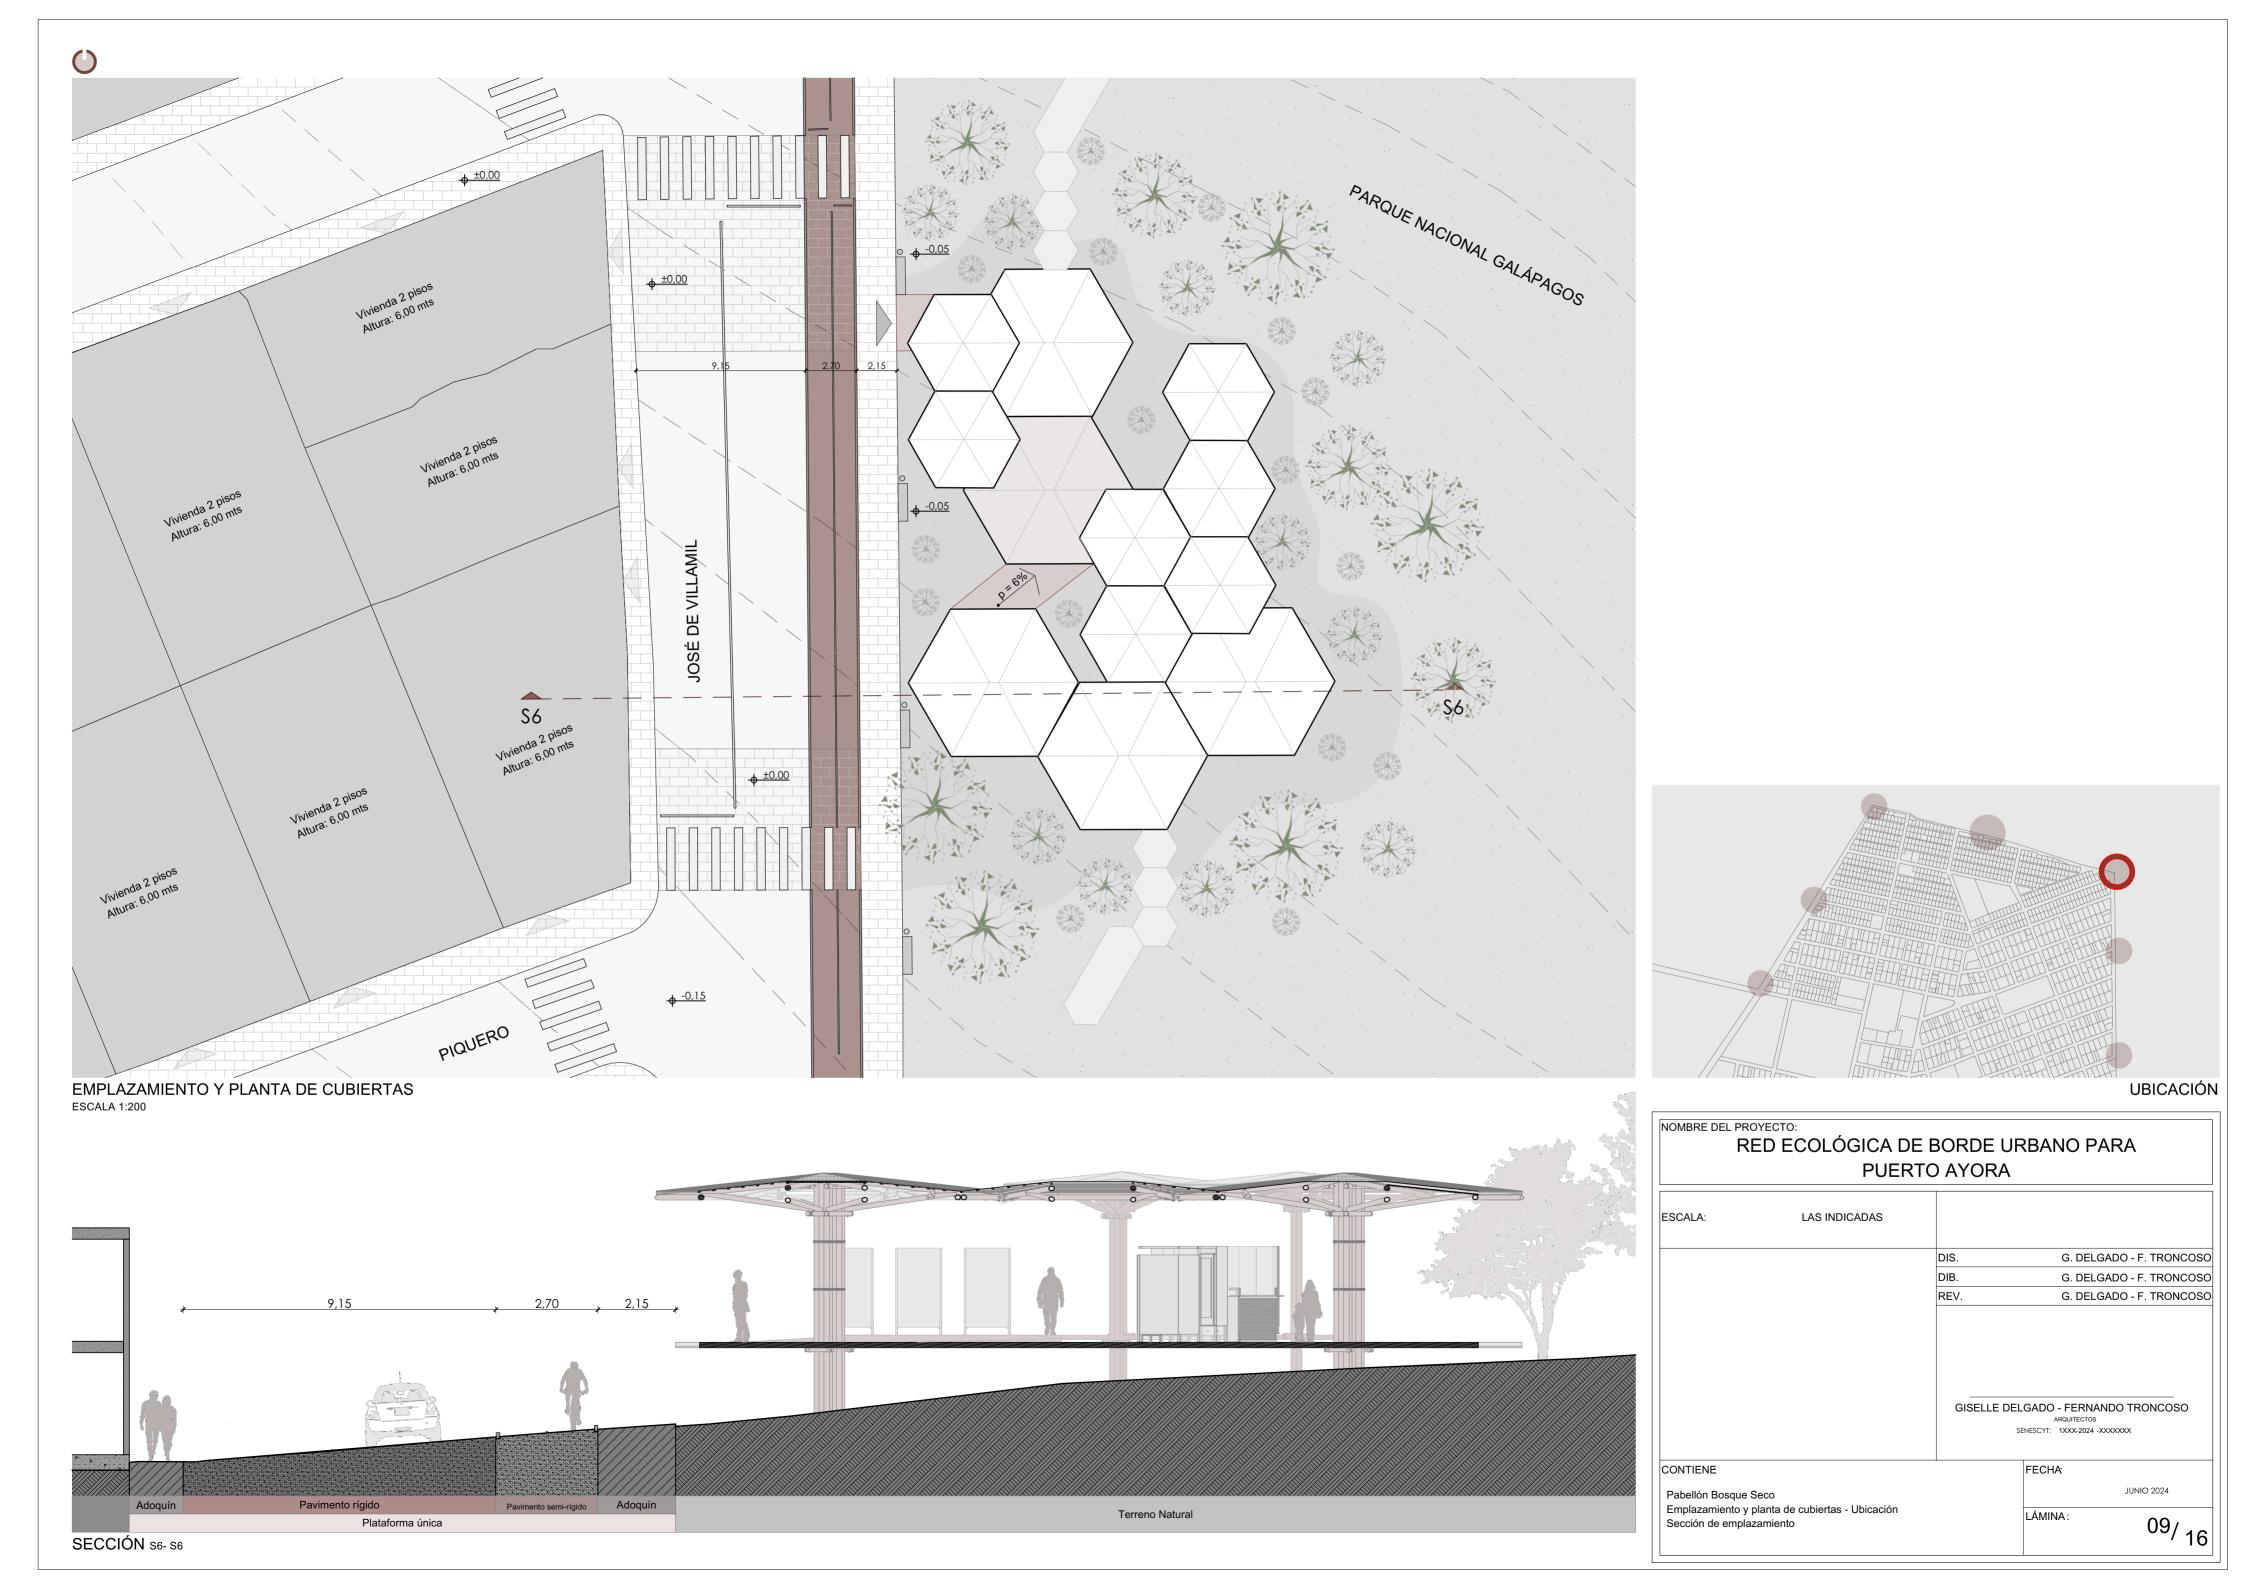

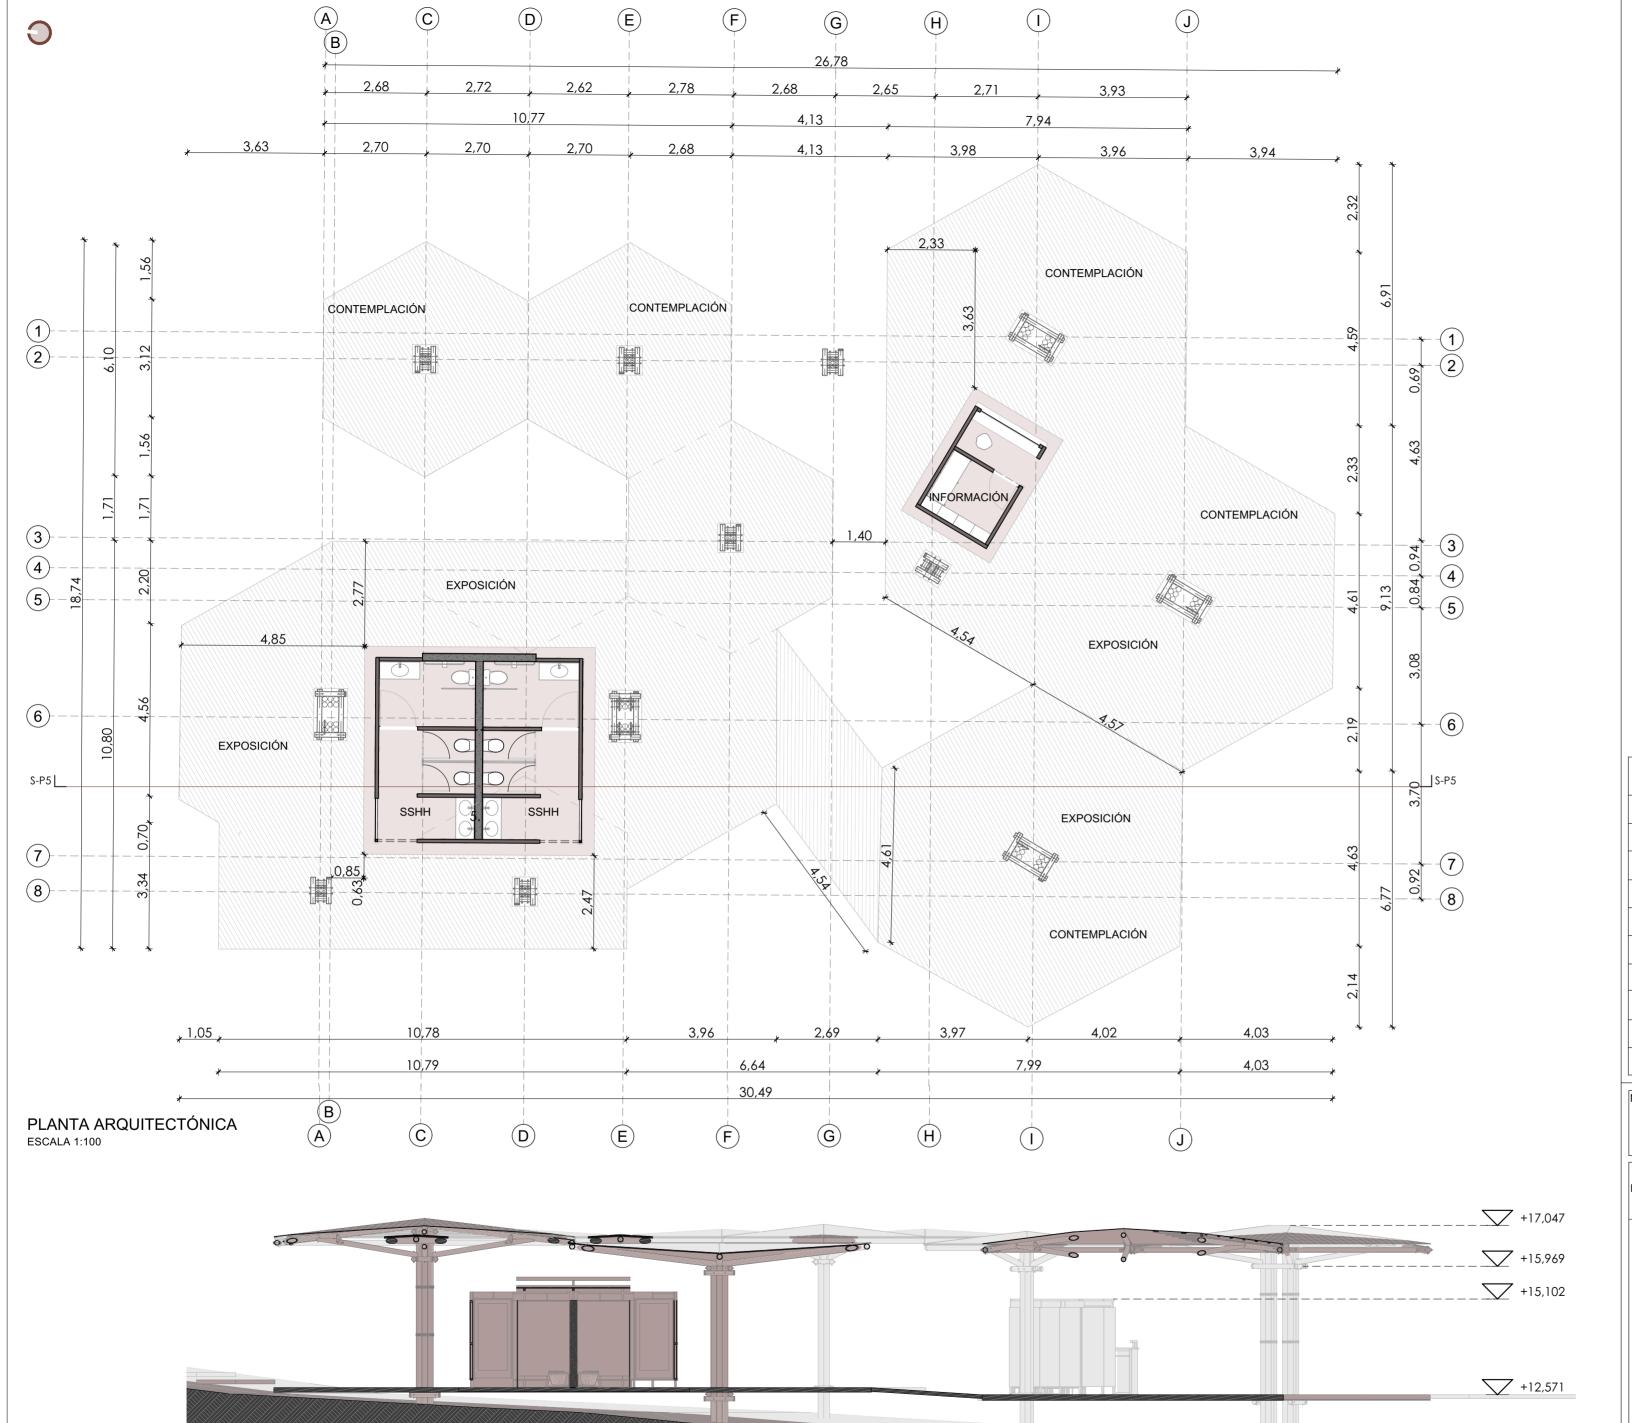


SECCIÓN S-P4 ESCALA 1:100


MÓ	DULOS UTILIZADOS EN EL PABELLÓN	BOSQUE SECO	
1	COD-MOD01	Módulo de cubierta cóncava grande	4 Unidades
2	COD-MOD02	Módulo de cubierta convexa grande	1 Unidad
3	COD-MOD03	Módulo de cubierta cóncava pequeña	7 Unidades
4	COD-MOD_B02	Módulo de baños mediano	1 Unidad
5	COD-MOD_OFI	Módulo de oficina / información	1 Unidad
6	COD-EST_LOM01	Losa de madera	415,00 m2
7			
8			
9			
10			


NOMBRE DEL PROYECTO: RED ECOLÓGICA DE BORDE URBANO PARA PUERTO AYORA

ESCALA: LAS INDIC	CADAS	
	DIS.	G. DELGADO - F. TRONCOSO
	DIB.	G. DELGADO - F. TRONCOSO
	REV.	G. DELGADO - F. TRONCOSO
CONTIENT	GISEL	LE DELGADO - FERNANDO TRONCOSO ARQUITECTOS SENESCYT: 1XXX-2024 -XXXXXXXX
CONTIENE	GISEL	ARQUITECTOS SENESCYT: 1XXX-2024 -XXXXXXX FECHA:
CONTIENE Planta arquitectónica pabellón Bosque		ARQUITECTOS SENESCYT: 1XXX-2024 -XXXXXXXX

+10,785

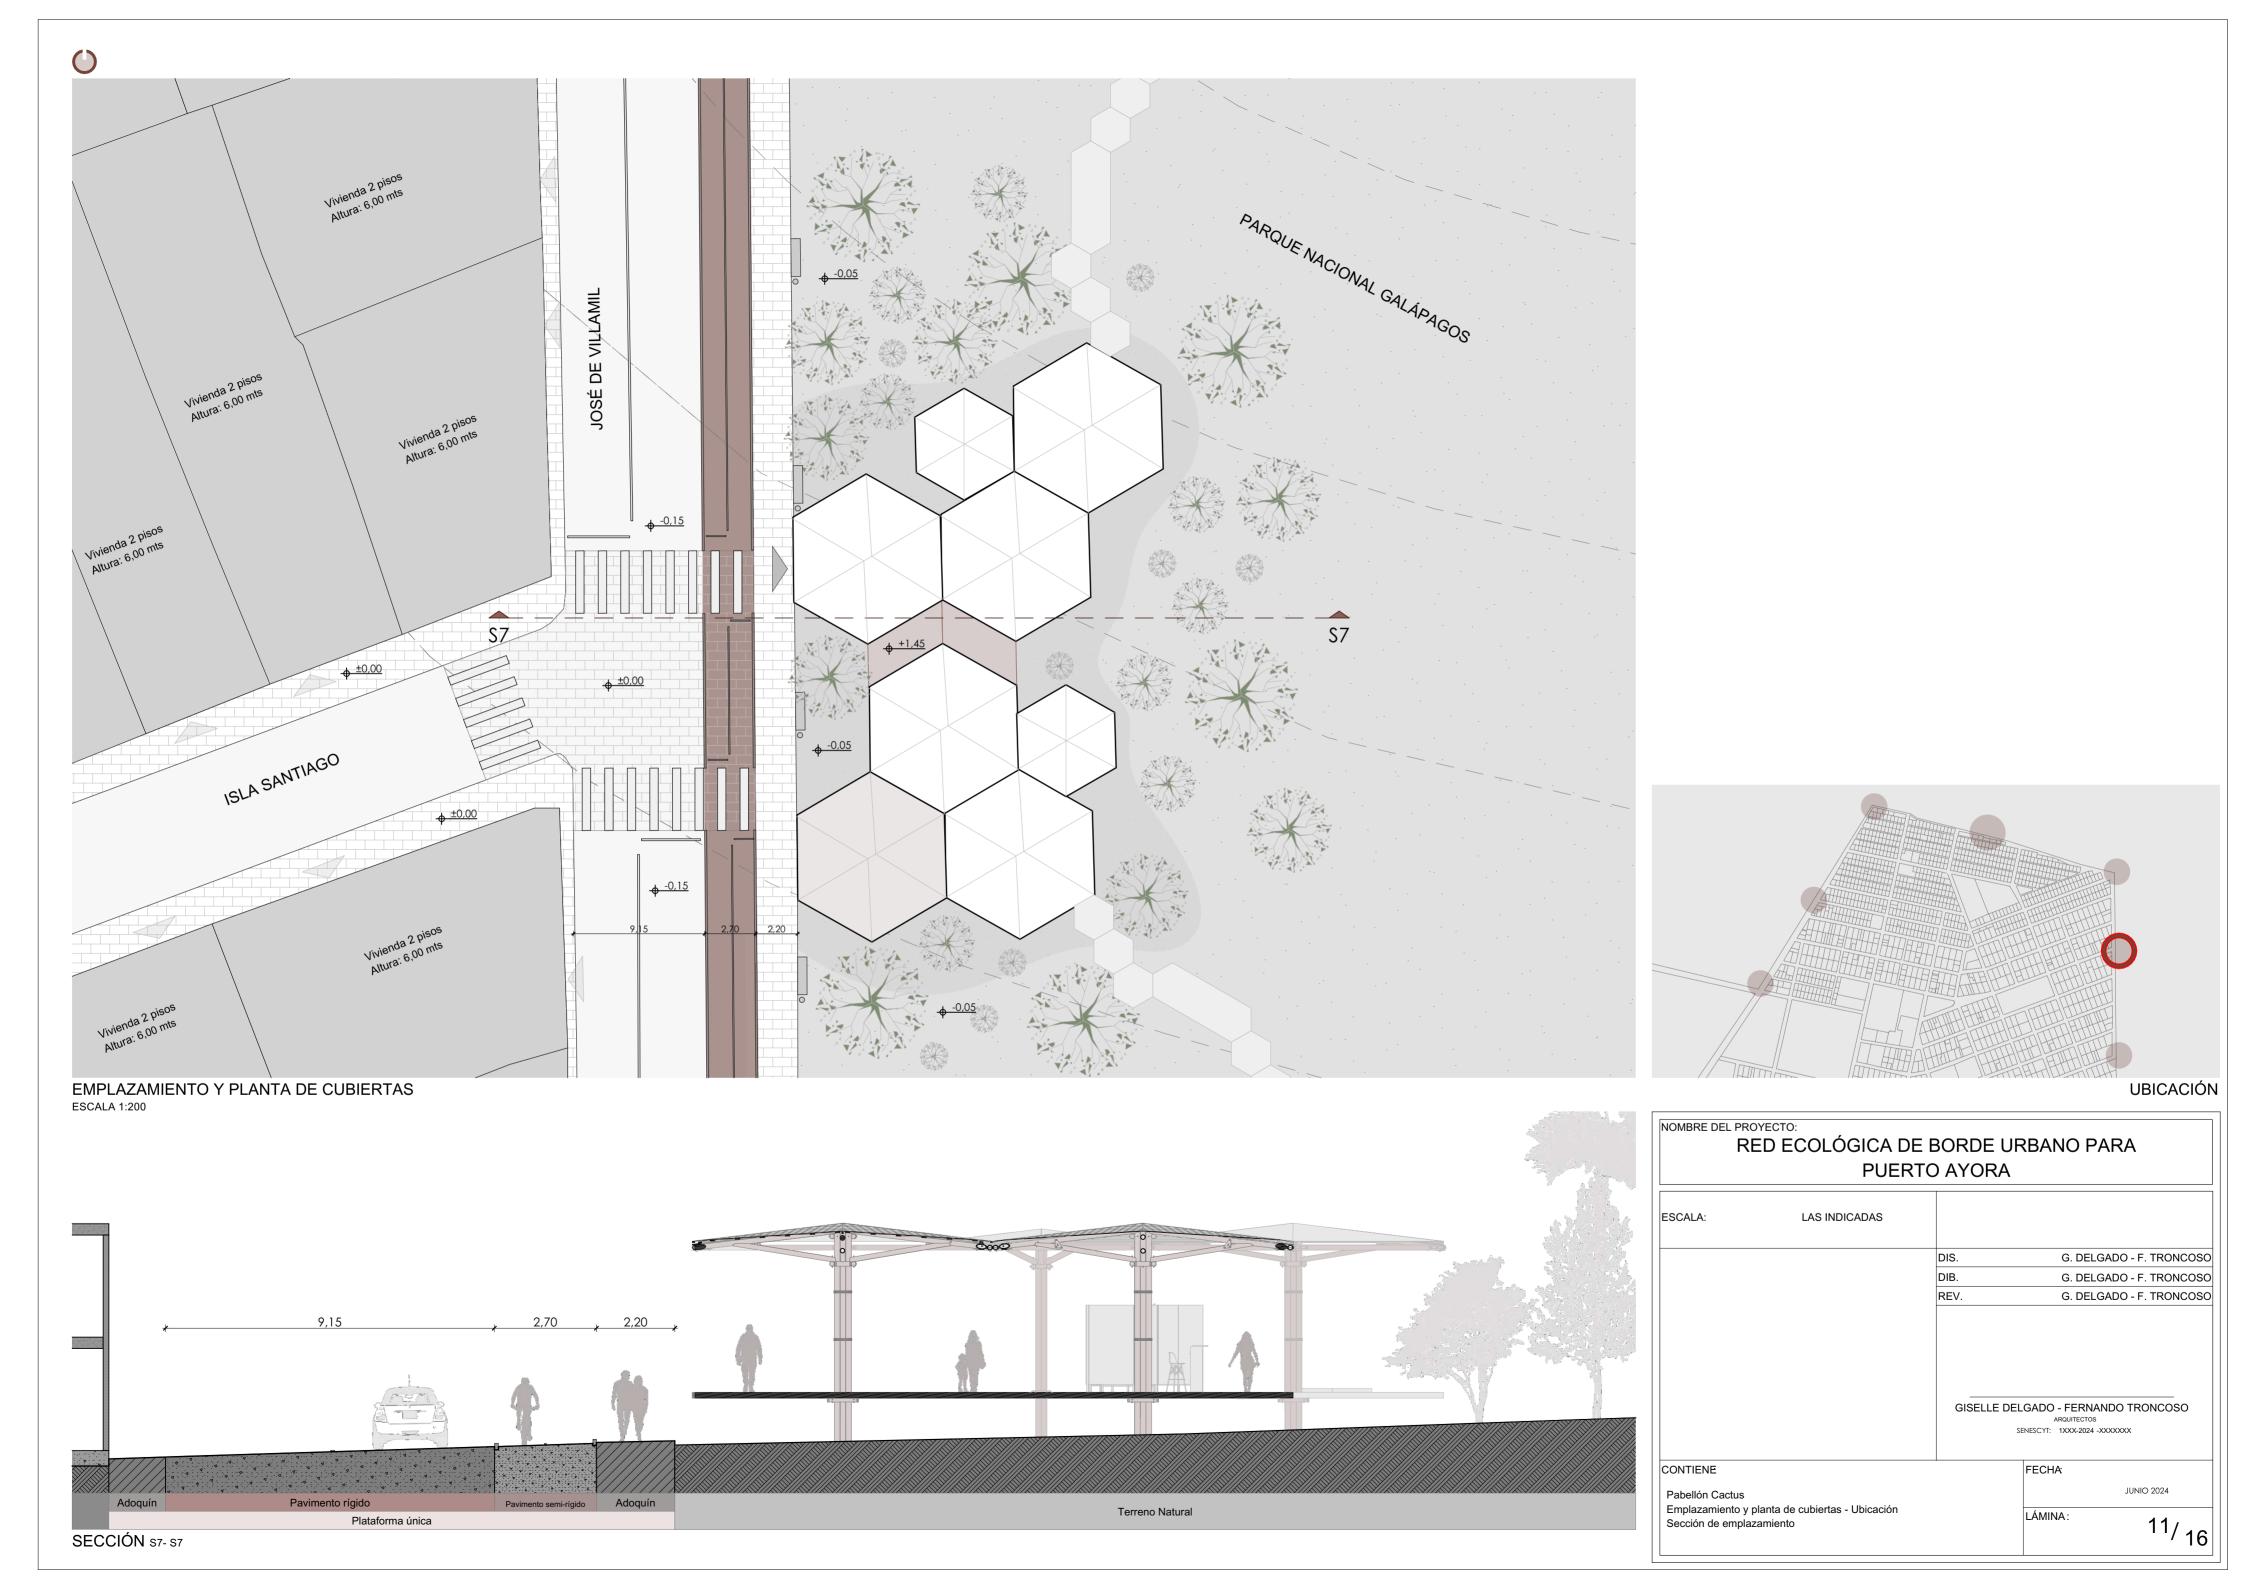

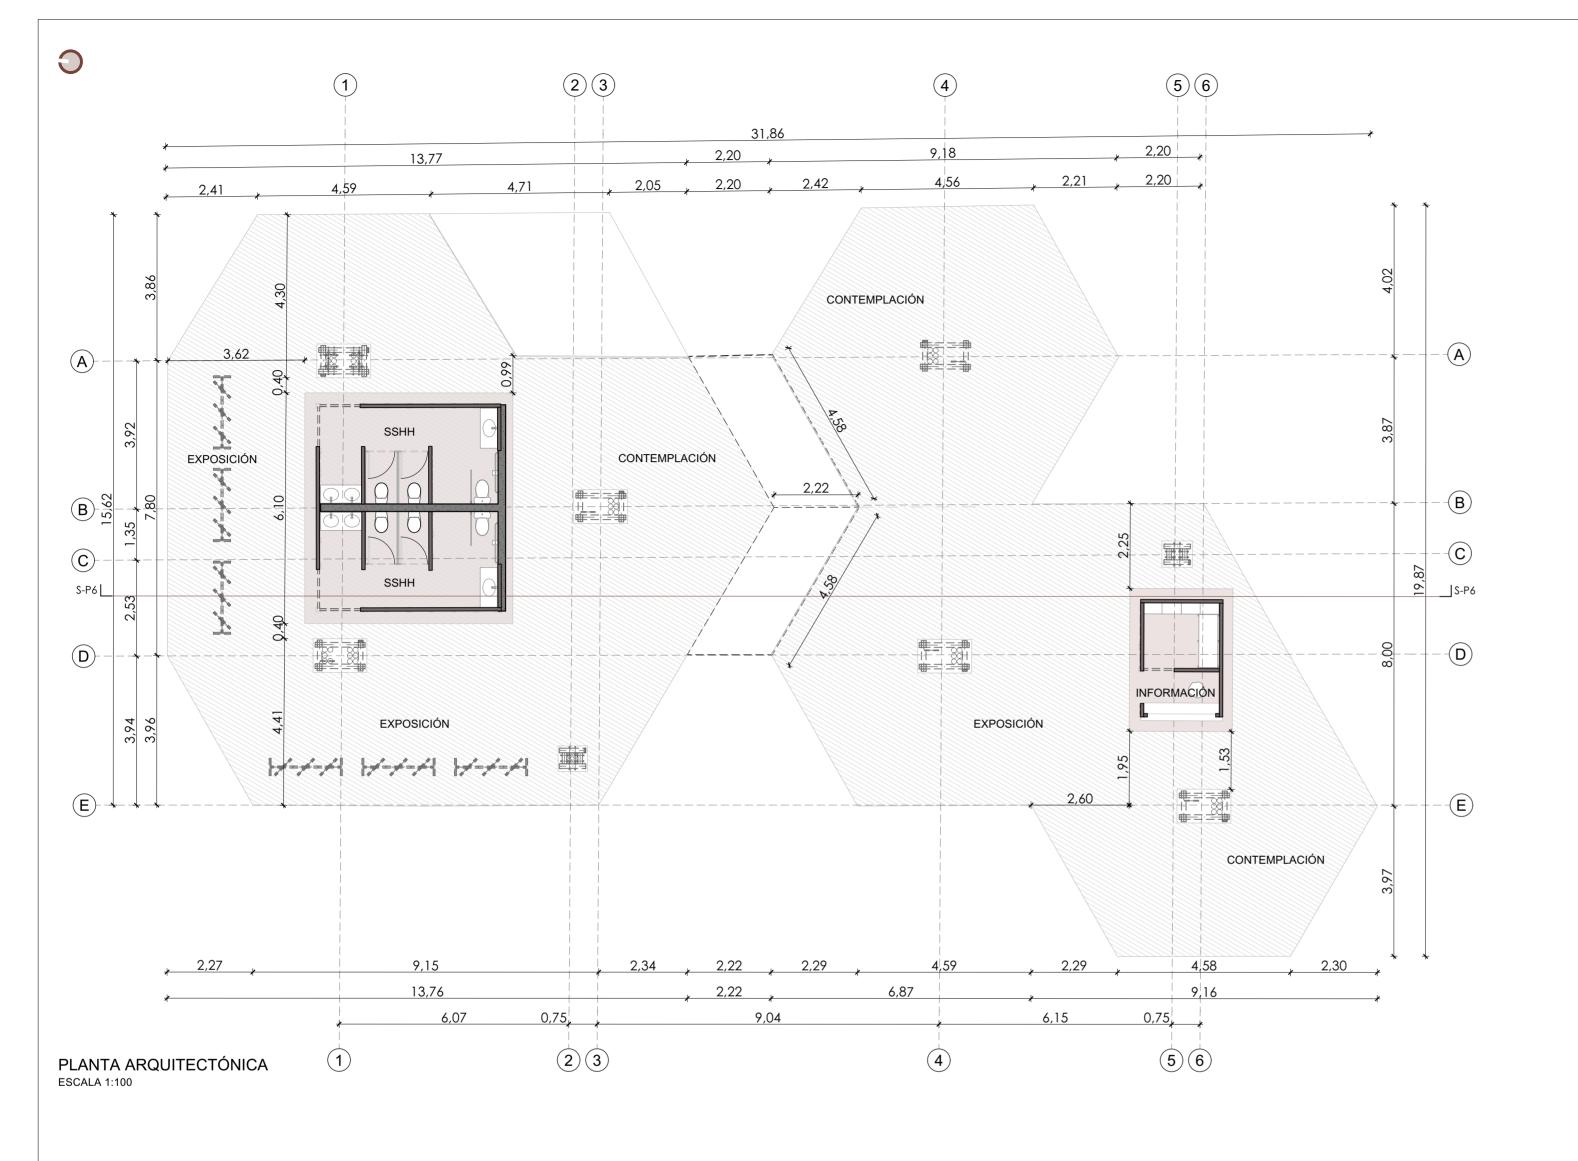


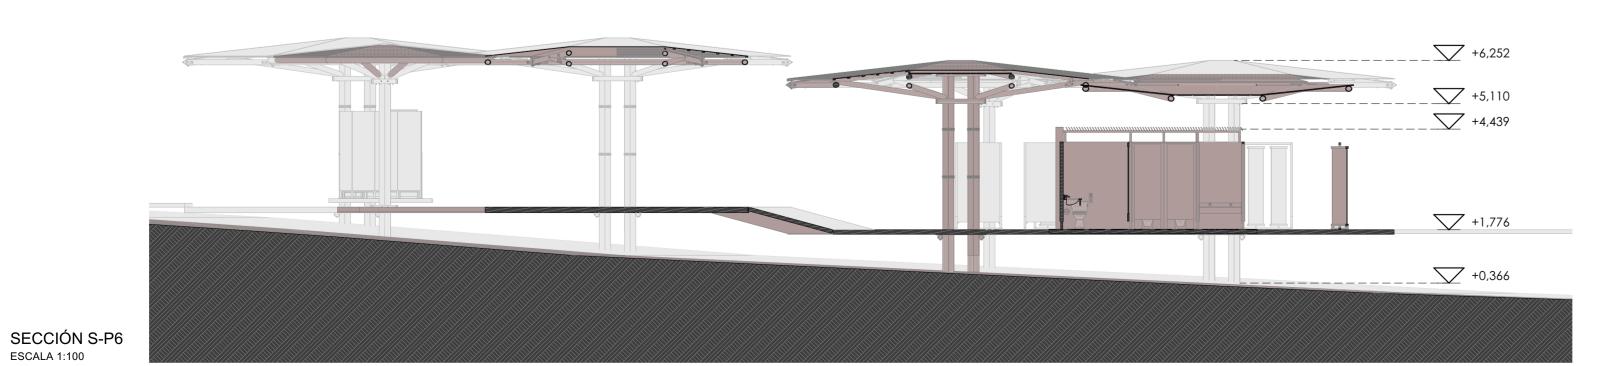

	I		
	COD-MOD01	Módulo de cubierta cóncava grande	5 Unidades
	COD-MOD02	Módulo de cubierta convexa grande	1 Unidad
	COD-MOD03	Módulo de cubierta cóncava pequeña	2 Unidades
	COD-MOD_B02	Módulo de baños mediano	1 Unidad
	COD-MOD_OFI	Módulo de oficina / información	1 Unidad
	COD-EST_LOM01	Losa de madera	300,00 m2
)			

NOMBRE DEL PROYECTO: RED ECOLÓGICA DE BORDE URBANO PARA PUERTO AYORA

ESCALA:	LAS INDICADAS		
		DIS.	G. DELGADO - F. TRONCOSO
		DIB.	G. DELGADO - F. TRONCOSO
		REV.	G. DELGADO - F. TRONCOSO
		GISELLE [DELGADO - FERNANDO TRONCOSO ARQUITECTOS SENESCYT: 1XXX-2024 -XXXXXXXX
CONTIENE			EECHA:
CONTIENE			FECHA
CONTIENE Planta arquitectónica	pabellón Cactus		FECHA: JUNIO 2024

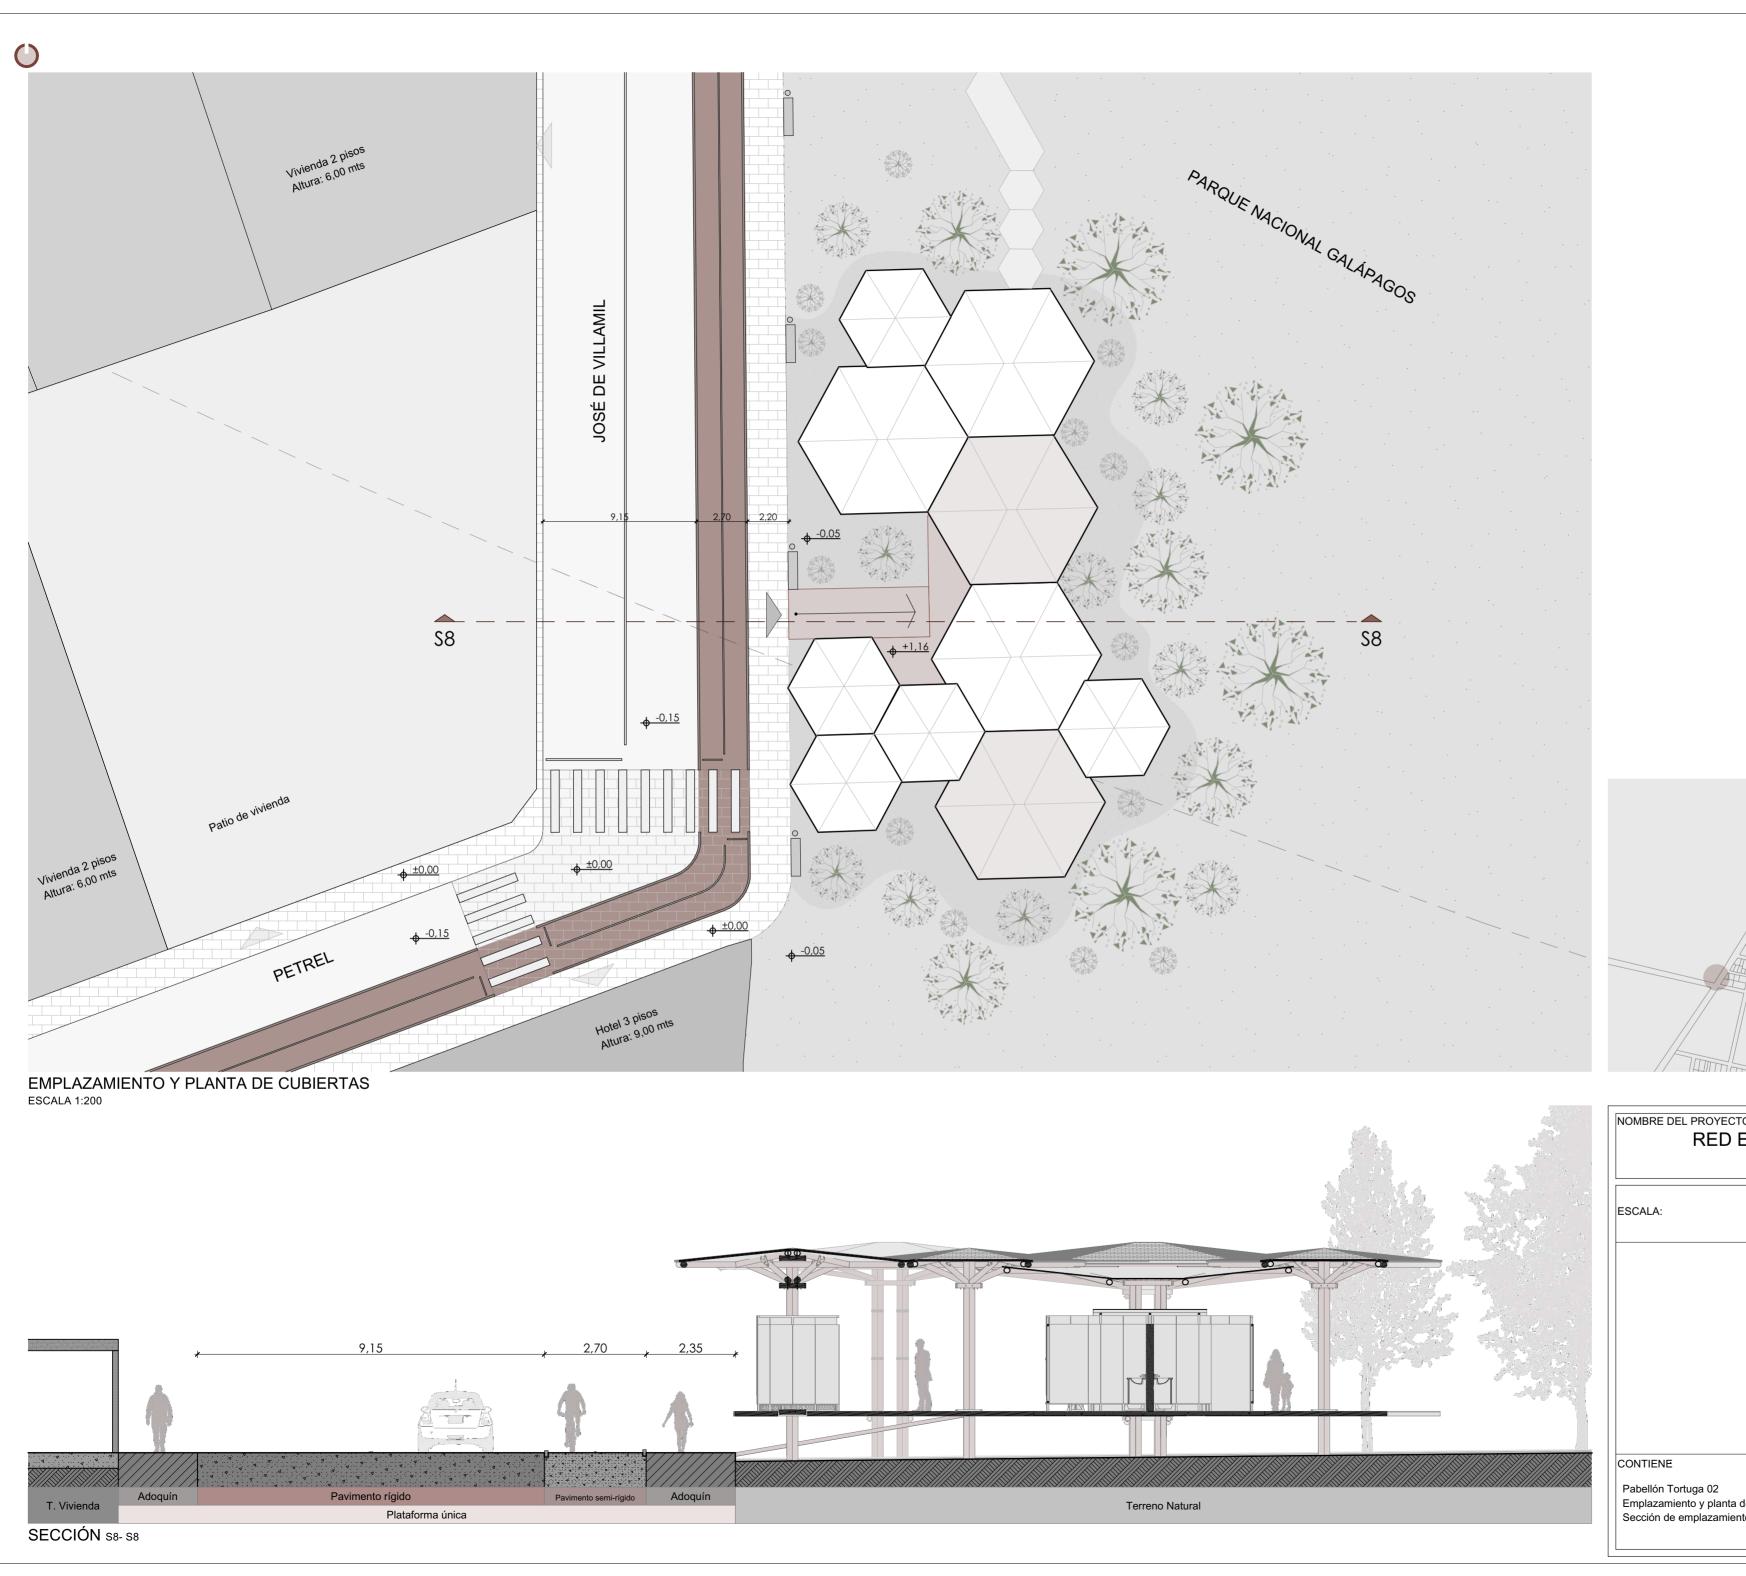




UBICACIÓN

NOMBRE DEL PROYECTO: RED ECOLÓGICA DE BORDE URBANO PARA PUERTO AYORA

ESCALA:	LAS INDICADAS		
		DIS.	G. DELGADO - F. TRONCOS
		DIB.	G. DELGADO - F. TRONCOS
		REV.	G. DELGADO - F. TRONCOS
		GISELLE DI	ELGADO - FERNANDO TRONCOSO ARQUITECTOS SENESCYT: 1XXX-2024 -XXXXXXX
CONTIENE			FECHA:

Emplazamiento y planta de cubiertas - Ubicación Sección de emplazamiento

JUNIO 2024 13/₁₆|| LÁMINA:

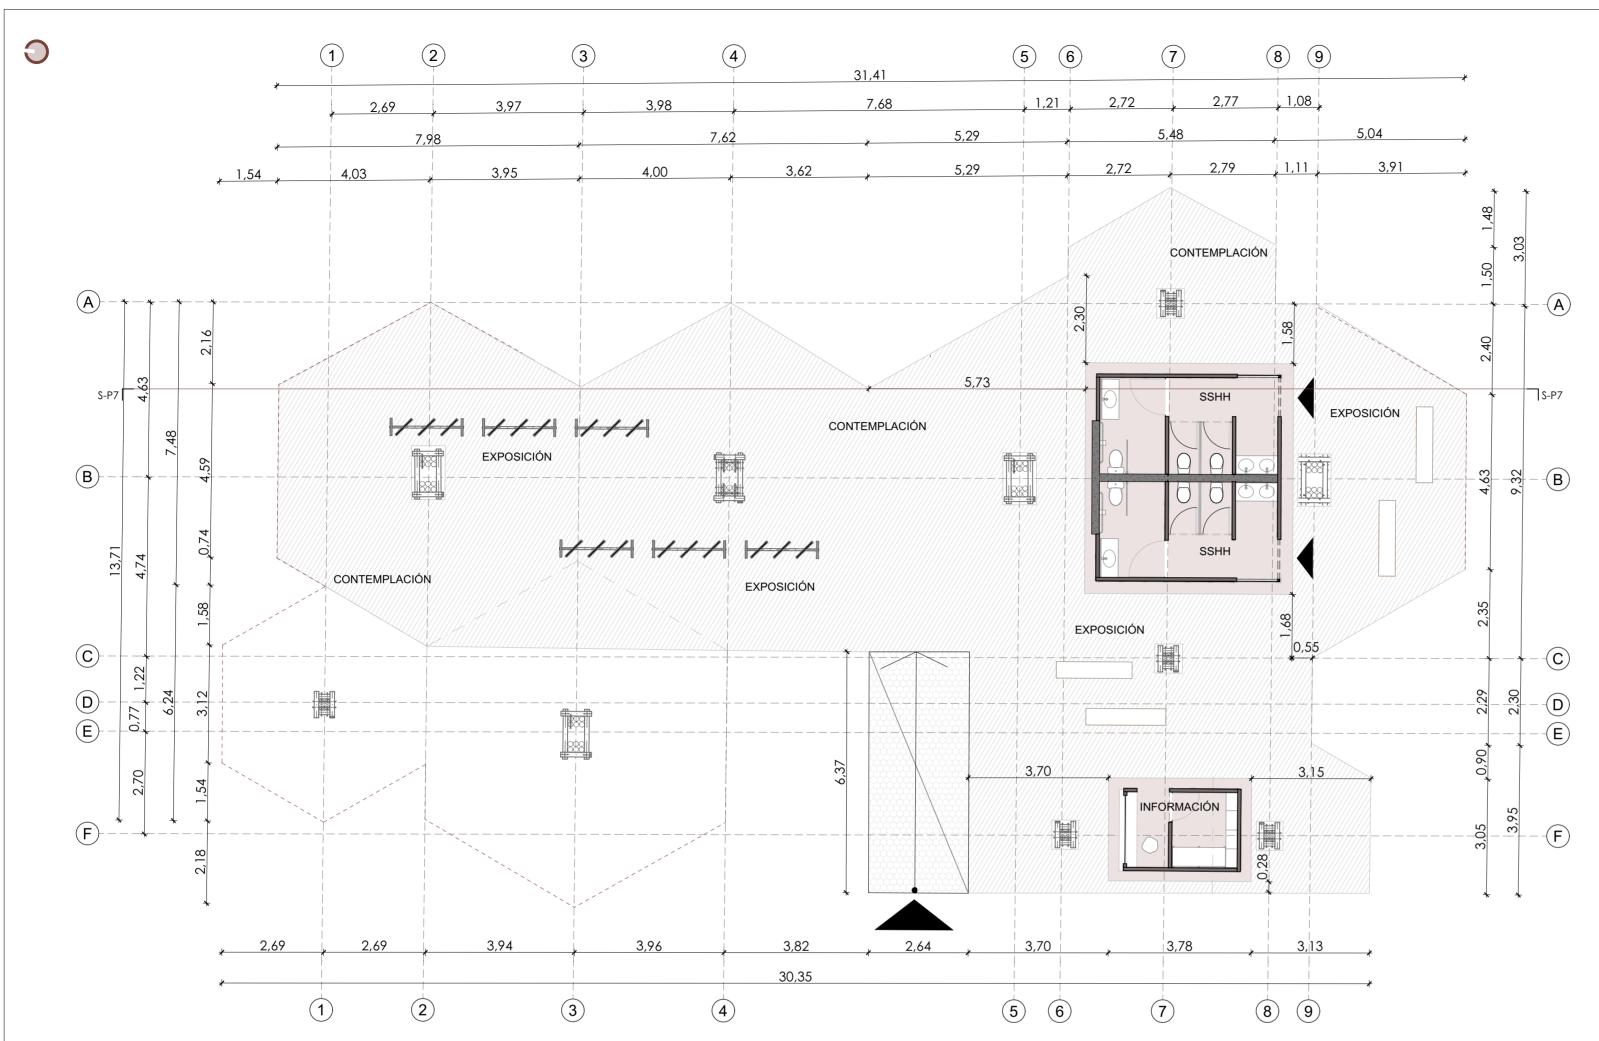

PLANTA ARQUITECTÓNICA ESCALA 1:100



SECCIÓN S-P7 ESCALA 1:100

MÓDULOS UTILIZADOS EN EL PABELLÓN TORTUGA 02						
1	COD-MOD01	Módulo de cubierta cóncava grande	6 Unidades			
2	COD-MOD02	Módulo de cubierta convexa grande	2 Unidades			
3	COD-MOD03	Módulo de cubierta cóncava pequeña	2 Unidades			
4	COD-MOD_B02	Módulo de baños mediano	1 Unidad			
5	COD-MOD_OFI	Módulo de oficina / información	1 Unidad			
6	COD-EST_LOM01	Losa de madera	355,00 m2			
7						
8						
9						
10						

NOMBRE DEL PROYECTO: RED ECOLÓGICA DE BORDE URBANO PARA PUERTO AYORA


ESCALA:	LAS INDICADAS				
		DIS.	G. DELGADO - F. TRONCOSO		
		DIB.	G. DELGADO - F. TRONCOSO		
		REV.	G. DELGADO - F. TRONCOSO		
		GISELLE D	DELGADO - FERNANDO TRONCOSO ARQUITECTOS SENESCYT: 1XXX-2024 -XXXXXXXX		
CONTIENE			FECHA:		
Planta arquitectónica pabellón Tortuga 2			JUNIO 2024		
1					


Sección S-P7 pabellón Tortuga 2


LÁMINA:

14/ 16

PLANTA TIPO 01 DE INSTALACIONES HIDROSANITARIAS - SUMINISTRO ESCALA 1:100

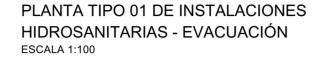

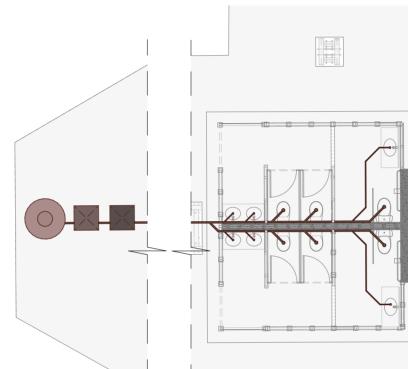


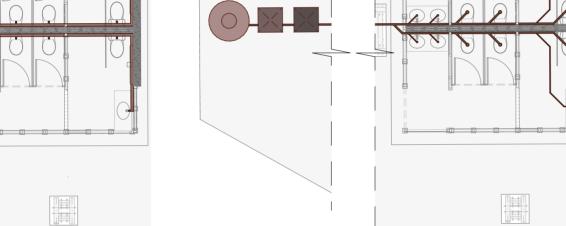

APLICA PARA: Pabellón Tortuga 01 - Pabellón Pinzón - Bosque Seco - Pabellón Tortuga 02







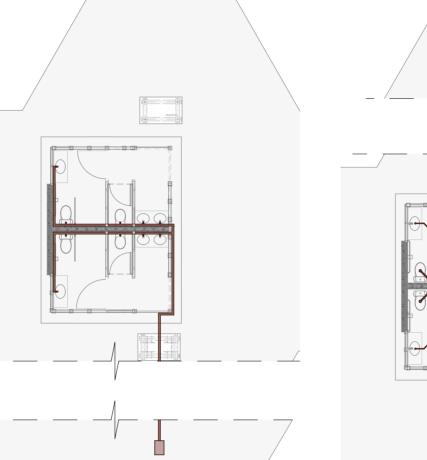


APLICA PARA: Pabellón Muyuyo - Pabellón Cactus


PLANTA TIPO 03 DE INSTALACIONES HIDROSANITARIAS - SUMINISTRO ESCALA 1:100

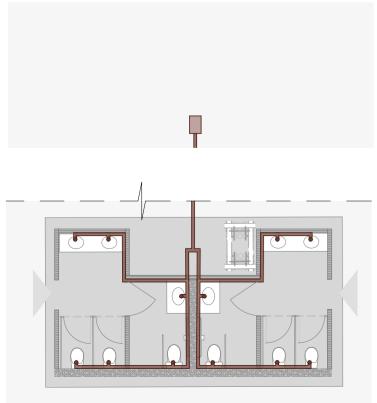

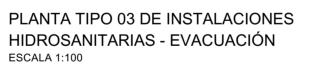


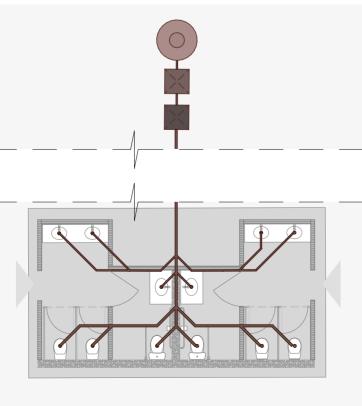

PLANTA TIPO 04 DE INSTALACIONES HIDROSANITARIAS - SUMINISTRO ESCALA 1:100

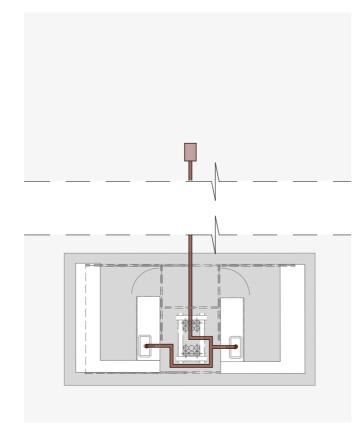

PLANTA TIPO 04 DE INSTALACIONES HIDROSANITARIAS - EVACUACIÓN ESCALA 1:100

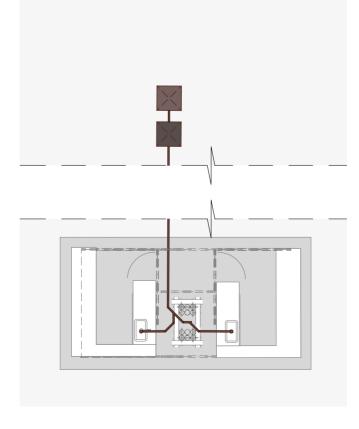

APLICA PARA: Pabellón la Cascada

SIMBOLOGÍA						
	Red agua fría suministro					
	Bomba de suministro de agua					
	Tubería de desfogue 2"					
	Tubería de desfogue 4"					
X	Desarenador					
	Trampa de grasas					
	Biodigestor					

ESPECIFICACIONES DE MATERIALES					
1	Tuberia de Polibutileno 1/2": Hep20	Termofusión	Metros		
2	Tuberia de Polibutileno 1/2": Hep20	Termofusión	Metros		
3	Codos de Polibutileno 1/2": Hep20 90°	Termofusión	Unidades		
4	"T' de Polibutileno 1/2": Hep20 90	Termofusión	Unidades		
5	Válvula Check	Termofusión	Unidades		
6	Válvula de bola compacta	Termofusión	Unidades		
7	Tubo de abasto inodoro	Malla metálica flexíble	Unidades		
8	Tubo de abasto lavabo	Malla metálica flexíble	Unidades		
9	Llave lavaplatos	Acero inoxidable	Unidades		
10	Llave lavamanos	Acero inoxidable	Unidades		
11	Llave de jardín	Acero inoxidable	Unidades		
12	Inodoro	Cerámica	Unidades		
13					
14					
15					

de materiales

RED ECOLÓGICA DE BORDE URBANO PARA PUERTO AYORA

ESCALA:	LAS INDICADAS		
		DIS.	G. DELGADO - F. TRONCOSO
		DIB.	G. DELGADO - F. TRONCOSO
		REV.	G. DELGADO - F. TRONCOSO
			GADO - FERNANDO TRONCOSO ARQUITECTOS ENESCYT: 1XXX-2024 -XXXXXXXX
CONTIENE			FECHA:


Plantas de instalaciones hidrosanitarias Suministro - Plantas de

instalaciones hidrosanitarias Evacuación - Simbología - Especificaciones

JUNIO 2024

15/₁₆|

APLICA PARA: Pabellón la Cascada

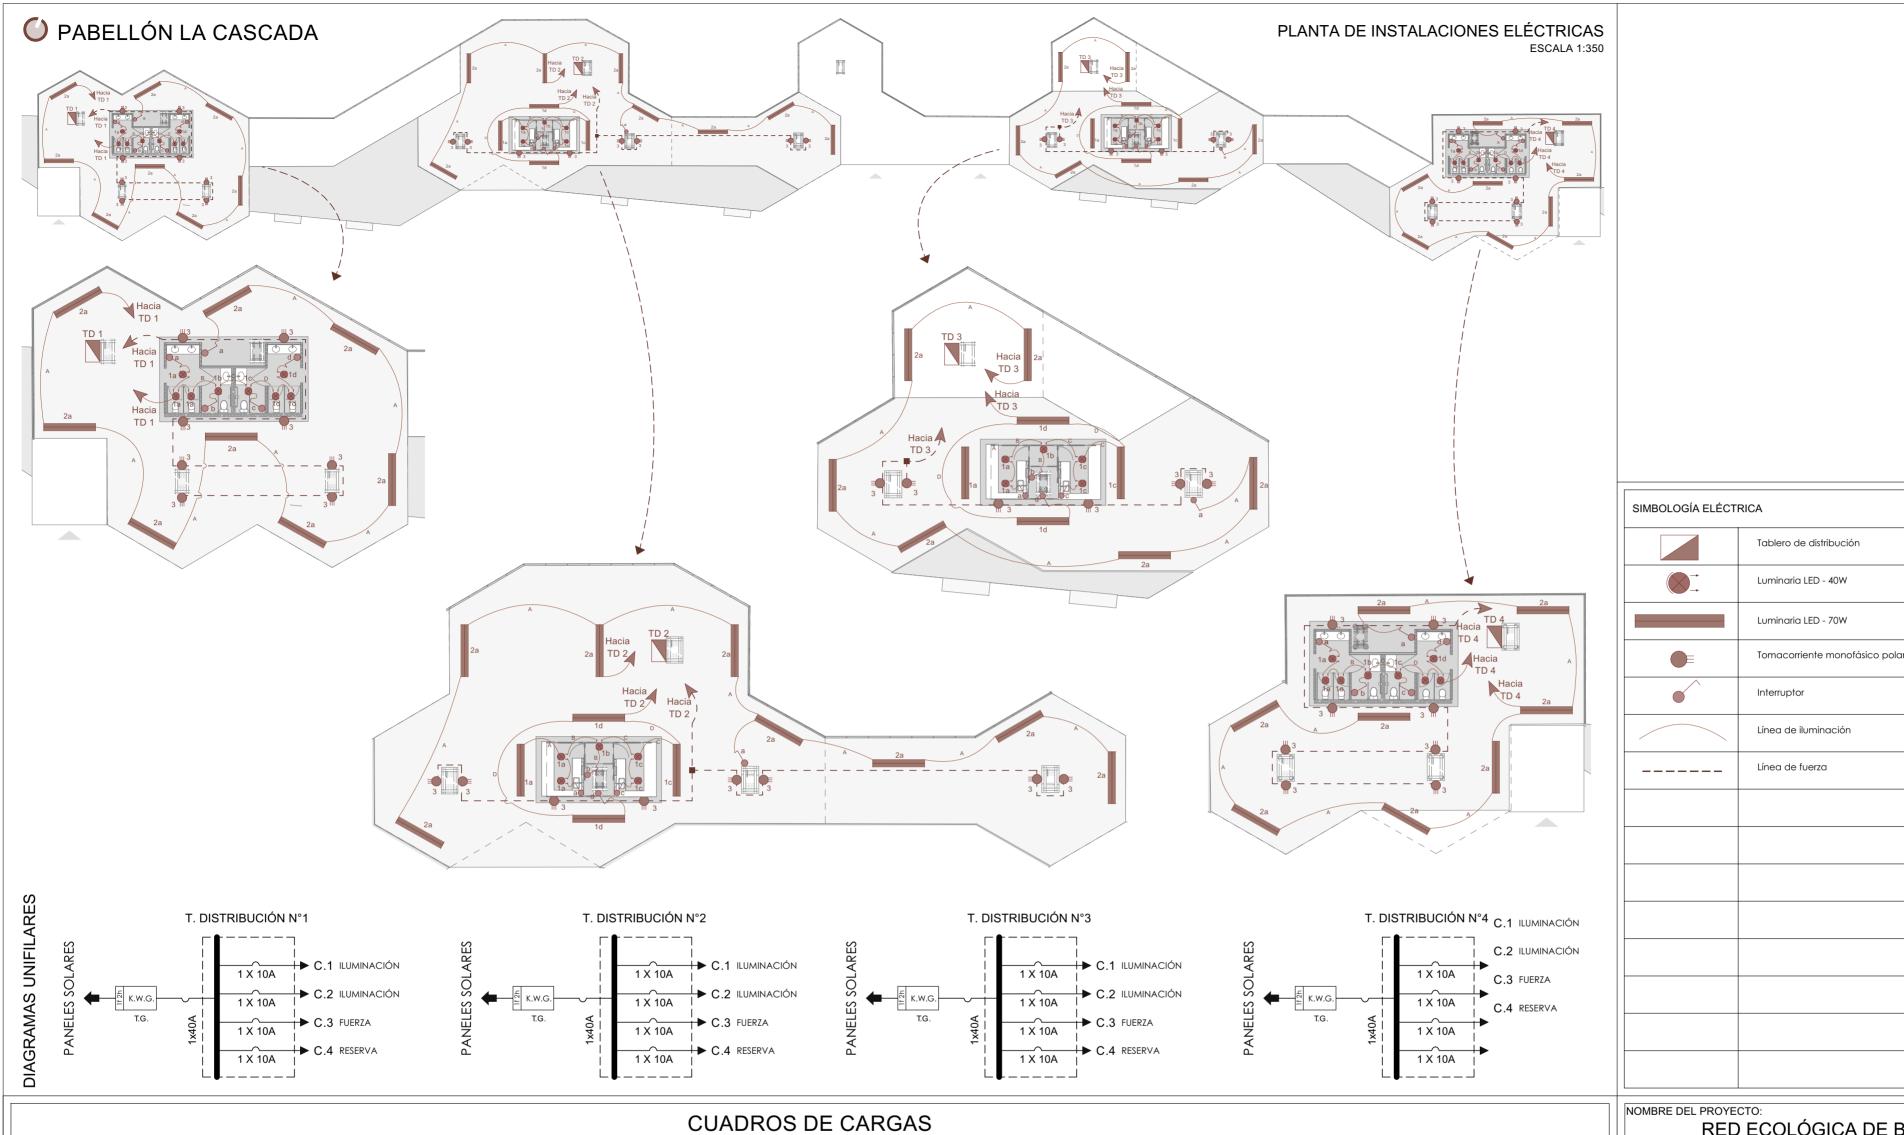

Tomacorriente monofásico polarizado

TABLERO DE DISTRIBUCIÓN Nº 1							
TIPO DE CIRCUITO	N°	POTENCIA(W)	FACTOR U	DEMANDA MAX. (W)	FASE	PROTECCIÓN(A)	
C. ILUMINACIÓN	C1	320	0,70	224	R	10 A 1 POLO	
C. ILUMINACIÓN	C2	560	0,70	392	R	10 A 1 POLO	
C. FUERZA	C3	1600	0,35	560	R	20 A 1 POLO	
RESERVA							
CARGA INSTALADA		2480		1176			
CARGA INSTALADA 2480 W CARGA DIVERSIFICADA 1176 W							
DEMANDA TMP (Fdiv=0,7) 823,20 W DEMANDA REQUERIDA 1 KVA							
		TABLERO I	DE DISTRIB	JCIÓN N° 2			
TIPO DE CIRCUITO	N°	POTENCIA(W)	FACTOR U	DEMANDA MAX. (W)	FASE	PROTECCIÓN(A)	
C. ILUMINACIÓN	C1	480	0,70	336	R	10 A 1 POLO	
C. ILUMINACIÓN	C2	560	0,70	252	R	10 A 1 POLO	
C. FUERZA	C3	1600	0,35	560	R	20 A 1 POLO	
RESERVA							
CARGA INSTALADA		2640		1148			

1148 W

1 KVA

CARGA DIVERSIFICADA

DEMANDA REQUERIDA

CARGA INSTALADA

DEMANDA TMP (Fdiv=0,7) 803,60 W

2640 W

TABLERO DE DISTRIBUCIÓN Nº 3						
TIPO DE CIRCUITO	N°	POTENCIA(W)	POTENCIA(W) FACTOR U DEMANDA MAX. (W)			PROTECCIÓN(A)
C. ILUMINACIÓN	C1	480	0,70	336	R	10 A 1 POLO
C. ILUMINACIÓN	C2	420	0,70	294	R	10 A 1 POLO
C. FUERZA	C3	1200	0,35	420	R	20 A 1 POLO
RESERVA						
CARGA INSTALADA		2100		1050		
CARGA INSTALADA	2100 W	CARGA DIVERSIFICADA 1050 W				
DEMANDA TMP (Fdiv=0,7)	735 W	DEMANDA REQUERIDA 1 KVA				
		TABLERO I	DE DISTRIBI	UCIÓN N° 4		
TIPO DE CIRCUITO	N°	POTENCIA(W)	FACTOR U	DEMANDA MAX. (W)	FASE	PROTECCIÓN(A)
C. ILUMINACIÓN	C1	320	0,70	224	R	10 A 1 POLO
C. ILUMINACIÓN	C2	560	0,70	392	R	10 A 1 POLO
C. FUERZA	C3	1600	0,35	560	R	20 A 1 POLO
RESERVA						

1176

1176 W

1 KVA

2480

CARGA DIVERSIFICADA

DEMANDA REQUERIDA

2480 W

CARGA INSTALADA

DEMANDA TMP (Fdiv=0,7) 823,20 W

CARGA INSTALADA

RED ECOLÓGICA DE BORDE URBANO PARA PUERTO AYORA

ESCALA:	LAS INDICADAS		
		DIS.	G. DELGADO - F. TRONCOSO
		DIB.	G. DELGADO - F. TRONCOSO
		REV.	G. DELGADO - F. TRONCOSO
			GADO - FERNANDO TRONCOSO ARQUITECTOS ENESCYT: 1XXX-2024 -XXXXXXXX
CONTIENE			FECHA:
D		0 - 1 1	JUNIO 2024

16/₁₆

LÁMINA:

Planta de instalaciones eléctricas - Diagramas unifilares - Cuadros de

cargas - Simbología - Especificaciones de materiales