

PROYECTO DE REHABILITACIÓN DE LA MANZANA DE LA PLAZA HERMANO MIGUEL MEDIANTE ESTRATEGIAS DE DENSIFICACIÓN E INCORPORACIÓN DE ESPACIO PÚBLICO

Escuela de Arquitectura

Proyecto final de carrera previo a la obtención del título de Arquitecto

Autores

Carlos Andrés Guamán Segovia Paulo Sebastián Coronel Cedillo


Director


Arq. Martín Durán Hermida

Cuenca | Ecuador | 2025





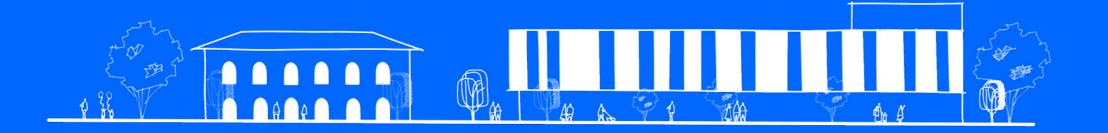

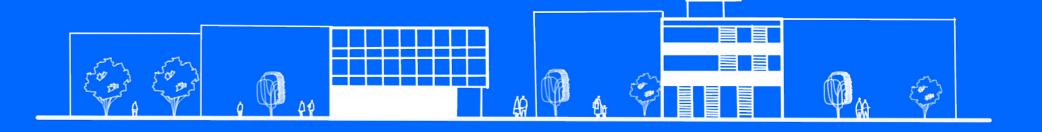

Dedicatoria

A mis padres, Armando y Lilián, por su amor incondicional, su guía y su apoyo constante en cada paso de mi vida. A mi hermano Christian, por ser mi inspiración y mi compañero en este camino. Gracias por creer en mí y por darme la fuerza para alcanzar mis sueños.

Carlos Guamán S.

A mis padres, Patricio y Lucía, por su amor, sabiduría y apoyo incondicional en cada paso de mi vida. A mi hermana Danna, por ser mi compañera y motivación constante todo este tiempo. Gracias por creer en mí y por estar siempre a mi lado. Este logro es tan mío como suyo.

Paulo Coronel C.

Agradecimientos

A Dios, por ser mi guía y fortaleza en este camino lleno de retos y aprendizajes. A mi compañero de tesis, quien con su esfuerzo y dedicación hizo de este proceso un aprendizaje compartido. Gracias por ser un equipo en el que siempre encontré apoyo.

Carlos Guamán S.

A mi familia, Patricio, Lucía y Danna, gracias por ser mi pilar fundamental, por su paciencia, comprensión y amor incondicional que me dieron fuerza para alcanzar esta meta. A mis amigos, aquellos de siempre y los que la vida puso en mi camino, gracias por su apoyo, risas y por estar conmigo en cada momento.

Paulo Coronel C.

Índice de contenido

	Introducción	Revisión de literatura	Análisis de referentes	Análisis de sitio	Estrategias Urbanas Arquitectónicas	Anteproyecto Arquitectónico	
6	10	19	25	49	Arquitectorneas	Arquitectorico	
	11		28	50	72	78	117
7	13		32	52	75	82	123
	16		38	58	76	96	129
				62	77	104	
			45	66			

Resumen

El proyecto se desarrolla en una manzana ubicada en el centro histórico de Cuenca, una zona con un alto valor patrimonial, pero que presenta signos de deterioro y desuso. La intervención propone una rehabilitación integral que combine nuevas edificaciones de vivienda, espacios públicos de calidad y la recuperación de elementos existentes. El objetivo principal es reactivar esta parte de la ciudad, promoviendo un entorno más habitable, accesible y dinámico, que responda a las necesidades actuales sin perder el carácter histórico que lo define.

Palabras clave:


Rehabilitación urbana, centro histórico, vivienda colectiva, espacio público, patrimonio arquitectónico

Abstract

The project is located on a block in Cuenca's historic center, an area of significant heritage value but showing signs of deterioration and disuse. The project proposes a comprehensive renovation that combines new residential buildings, quality public spaces, and the restoration of existing elements. The main objective is to reactivate this part of the city, promoting a more livable, accessible, and dynamic environment that responds to current needs without losing its defining historical character.

Keywords:

Urban rehabilitation, historic center, collective housing, public space, architectural heritage

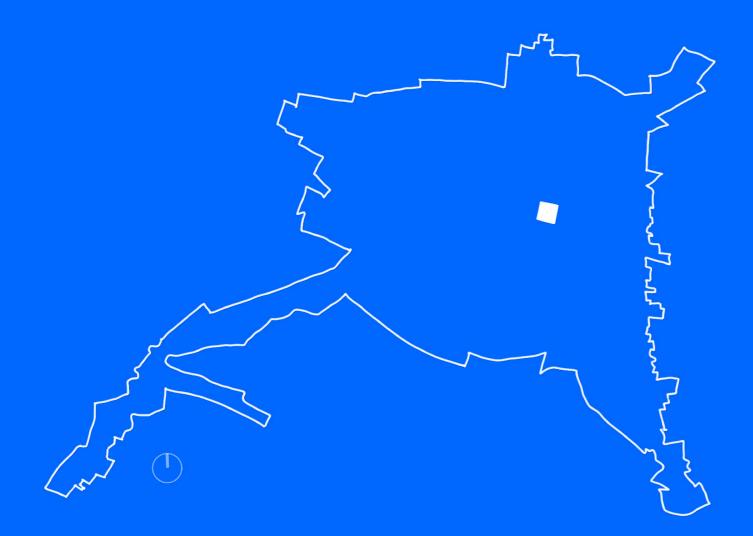

PROBLEMÁTICA Y OBJETIVOS

Problemática



Fig 01. Perspectiva aérea de la manzana plaza Hermano Miguel. Fuente: Felipe Cobos (2023

A pesar de que el Centro Histórico de Cuen- percepción de seguridad, especialmente en las sino que también influyen en su evolución y en ca de conexión entre puntos importantes de la vida de los residentes del centro histórico. impide su pleno aprovechamiento.

cultural de los lugares" (Gehl, 2011, pág.43).

ca ha sido declarado Patrimonio Cultural de la intersecciones, que se perciben como peligro- la manera en la que los ciudadanos interactúan Humanidad, muchos de sus espacios no están sas por falta de activación urbana. Además, la con el entorno urbano (Rossi, 1982, pág.76). siendo aprovechados de manera óptima, lo que ausencia de vegetación y espacios verdes en la ha generado un deterioro en su conectividad, manzana es otro factor que contribuye al fenófuncionalidad y valor cultural. Un claro ejem- meno de la isla de calor urbano, intensificando plo es la manzana ubicada en la Plaza Hermano los efectos negativos en el confort climático de Miguel, que actúa como una cuadra estratégi- la zona, y causando impacto en la calidad de

ciudad, como el Mercado 9 de octubre, la Plaza Ante esta problemática, surge la necesidad de Rotary y el colegio Febres Cordero. No obstante, implementar una rehabilitación integral de la su estado actual, caracterizado por una escasa manzana, mediante estrategias de densificadensificación, el mal uso del espacio público y ción, creación de espacios públicos, y áreas la falta de seguridad en los cruces peatonales, deportivas que promuevan la cohesión social, sostenibilidad, el deporte y mayor habitabilidad Este deterioro compromete no solo el valor es- del área conjuntamente con seguridad. La retético de la zona, sino también su funcionalidad habilitación de la casa patrimonial dentro de como un espacio de conexión importante en la la manzana, junto con la implementación de ciudad. Como dice Gehl, "La calidad del espa- medidas urbanísticas como la: permeabilidad, cio público no solo afecta la forma en que las creación de conexiones peatonales seguras, e personas utilizan y experimentan el entorno ur- incorporación de verde urbano, son acciones bano, sino que también juega un papel crucial clave para revitalizar el área de intervención. De en la preservación de la identidad histórica y esta manera, se podría no solo mejorar la calidad espacial de la zona, sino también fomen-La falta de estrategias urbanísticas adecuadas tar un uso equilibrado del espacio público que ha generado que gran parte de la zona esté des- promueva interacción social y a la vez pueda tinada a vehículos, con aceras mínimas de has- generar un entorno urbano más atractivo y sosta 40 cm de ancho, restando espacio vital para tenible para sus visitantes. "El estudio de la ciuel peatón y afectando la movilidad en el área. dad debe centrarse en la estructura física y los Esta situación ha creado una barrera física y so- elementos que la conforman, ya que estos elecial que afecta a la fluidez de la circulación y mentos no solo definen el carácter de la ciudad,



Fig 02. Pasaje de la manzana de Plaza Hermano Miguel. Fuente: Autoría Propia

Objetivos

Objetivo General

Diseñar un anteproyecto de rehabilitación para la manzana en la Plaza Hermano Miguel en el Centro Histórico de Cuenca, mediante la aplicación de estrategias de densificación y la incorporación de espacio público, que contribuya a la revitalización urbana y a mejorar la conectividad y calidad de vida de sus habitantes.


Objetivos Específicos

- **1.** Realizar un análisis exhaustivo de la manzana de la plaza Hermano Miguel y su unidad de paisaje, evaluando elementos patrimoniales, necesidades de usuarios y oportunidades de mejora del espacio público.
- **2.** Explorar obras referentes que nos brinden la dirección para formular estrategias efectivas para optimizar el uso y la calidad de vida de los usuarios.
- **3.** Analizar la evolución arquitectónica y urbana de la manzana de la Plaza Hermano Miguel para fundamentar una propuesta que respete su contexto histórico.
- **4.** Diseñar una propuesta arquitectónica de vivienda y espacio público funcional a nivel de anteproyecto con relación a su entorno.



Fig 03. Perspectiva aérea cuadrante A de la plaza Hermano Miguel. Fuente: Felipe Cobos (2023)

.

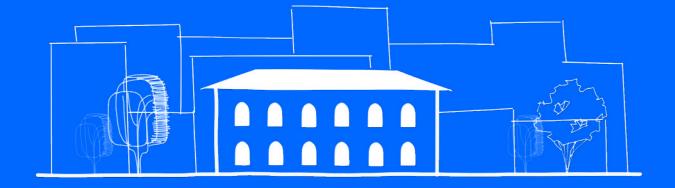

REVISIÓN DE LITERATURA

Rehabilitación en los centros históricos: desde la restauración de edificaciones a la planificación urbana

Resumen

Este artículo de revisión de literatura aborda las urbanización acelerada, especialmente en congarantizando que las decisiones sobre el patridiferentes transformaciones urbanas y socia- textos como el de Cuenca, Ecuador, un sitio de- monio respondan a sus intereses y necesidades les en el Centro Histórico, con el objetivo de clarado Patrimonio cultural de la Humanidad (Rey & Tenze, 2018, 133). Este artículo revisa las examinar cómo la restauración del patrimonio por la UNESCO. La restauración de edificaciones iniciativas en Cuenca para identificar las mejopuede fomentar la innovación en la planifica- patrimoniales no solo busca preservar la heren- res prácticas en la gestión del patrimonio, proción urbana para generar a la vez cohesión so- cia cultural, sino también integrar estas estruc- moviendo una visión que valore tanto la historia cial. A través de un análisis de intervenciones turas en el tejido urbano contemporáneo. Las e innovación en la planificación urbana sin perpatrimoniales en Cuenca, Ecuador, este estu- primeras políticas de conservación patrimonial, der los valores esenciales de la ciudad. dio investiga la interacción entre conservación, van al siglo XV, con iniciativas como la bula de adaptación de edificaciones históricas y la par- Pío II y el Edicto Pacca, esta evolución de poticipación comunitaria. Se da a conocer el im- líticas de intervención en centros históricos ha pacto de diferentes intervenciones en la comu- reflejado un compromiso por salvaguardar los nidad y en las políticas urbanas. Los resultados bienes culturales, y adaptarlos a las necesidarevelan que, aunque la restauración a menudo des actuales (Minutoli, 2012, pág.28). La planise limita a técnicas tradicionales, existe un cre- ficación urbana contemporánea enfrenta desaciente interés por integrar nuevas funciones que fíos significativos, como la presión inmobiliaria revitalicen estos espacios y fortalezcan su uso y la necesidad de revitalizar espacios en desuso, contemporáneo. Además, se destaca la impor- lo que resalta la importancia de un enfoque intancia de la participación ciudadana para lo- tegral que contemple la innovación y la partigrar un desarrollo urbano sostenible que respe- cipación ciudadana en el proceso de restaurate la identidad histórica. El artículo sugiere que ción. Según (Alvarez, 2016) es esencial que las la innovación en políticas de conservación no intervenciones patrimoniales vayan más allá de solo preserva el patrimonio, sino que también la conservación estática para buscar un equiliactúa como motor de desarrollo económico y brio entre la identidad histórica y las demandas social, resaltando la necesidad de un enfoque modernas, reconociendo que los centros hismás adaptado a las realidades locales conjunta- tóricos deben ser considerados como espacios mente con la gestión de lo patrimonial.

Introducción.

centros históricos son un tema de creciente re- resalta la necesidad de un Plan de Gestión que

dinámicos y polisémicos (pluralidad de significados). La falta de alineación entre las políti-Las transformaciones urbanas y sociales en los cas de conservación y la percepción ciudadana

levancia en el contexto de la globalización y la promueva un diálogo activo con la comunidad.



ig 04.Cala de prospección en pared en la edificación ubicada en la calle Honorato Vásquez 7-36 entre Borrero y Luis Cordero. Fuente: María Cecilia Achig (2001)

1. La restauración patrimonial como motor del desarrollo urbano

les en la vida contemporánea de sus habitantes, patrimonio, también puede ser un motor de promoviendo actividades dinámicas sociales y desarrollo económico y social. Este enfoque re-

para todos. Este enfoque refleja una tendencia urbano, permitiendo que las edificaciones pa-La restauración de edificaciones patrimoniales en Latinoamérica, en donde los centros históri- trimoniales se integren de manera dinámica en ha sido históricamente un proceso en constante cos, además de ser símbolos culturales, son pi-la vida de la ciudad, lo que resalta la importanevolución, influenciado por contextos culturales lares del desarrollo económico urbano, atracti- cia de la participación ciudadana en estos proy económicos que han moldeado las políticas vos turísticos con estrategias innovadoras, y son cesos de transformación (Alvarez, 2016). de intervención en centros históricos. Desde las parte fundamental de la economía en la ciudad. primeras iniciativas en Europa, como la bula de En el contexto de la planificación urbana con-Pío II en 1462 y el Edicto Pacca de 1821 en Ita- temporánea, la restauración de edificaciones lia, hasta la creación de la Convención para la patrimoniales juega un papel crucial en la pro-Protección del Patrimonio Mundial por la UNES- moción de la innovación, tal como argumenta CO en 1972, se ha buscado preservar bienes (Alvarez, 2016) en su análisis sobre las transforculturales arquitectónicos como legado para maciones urbanas y sociales en el centro histófuturas generaciones (Minutoli, 2012, pág.31). rico de Cuenca, Ecuador. La ciudad, ha llevado a En el caso de Cuenca, Ecuador, declarada Pa- cabo varios programas de preservación que imtrimonio de la Humanidad, las intervenciones plican una regulación cuidadosa por parte de patrimoniales han combinado técnicas tradi- la municipalidad, orientada a mantener el valor cionales con enfoques modernos, equilibrando histórico de las estructuras. A través de un enfola conservación histórica y a la vez adaptación a que metodológico que incluye revisión de donecesidades actuales. Ejemplos como el Pasaje cumentos, entrevistas y observación de campo, León y la Escuela Central muestran cómo estas los autores examinan casos específicos para enintervenciones, reguladas por políticas locales, tender cómo estas restauraciones impactan la afectan no solo la planificación urbana, sino actitud de la comunidad local. Hay el enfoque también la percepción y usos del espacio por entre la conservación de la identidad histórica parte de la comunidad y actores clave (Alvarez, y la adaptación a necesidades contemporáneas, 2016). Aunque la innovación en restauración sugiriendo que la planificación urbana tradiciosuele limitarse a materiales o técnicas específi- nal ha dejado de ser efectiva en este sentido. cas, existe un gran interés en planificar nuevos Así, la innovación en políticas de conservación usos que integren las edificaciones patrimonia- es fundamental, ya que a pesar de preservar el

económicas más activas, con beneficio mutuo novador transforma la percepción del espacio



ig 05. Escuela "Cornelio Merchán", Cuenca. Fuente: Miguel

2. Revitalización del patrimonio arquitectónico en desuso

& Valiente, 2020).

La metodología propuesta para lograr resulta- implica no solo restaurar en su aspecto físico, refuta el mito de un único centro histórico como base dos efectivos incluye un análisis técnico del es- sino también garantizar su uso práctico y fun- central de la ciudad, destacando en cambio la existentado de los edificios, un estudio de la normativa cional en la sociedad actual, promoviendo un cia de varios centros con características distintas, que vigente, y la investigación de casos exitosos que diálogo entre el pasado y la modernidad, que aportan en diferentes cosas en una misma zona, pero sirvan de modelo referencial. La colaboración pueda asegurar la participación activa de la co-que al final son complementarias de alguna manera. con expertos en arquitectura y patrimonio es munidad en estos procesos (Cabrera & Valiente, b) Impacto de la globalización esencial para poder identificar soluciones que 2020). integren conservación y nuevos usos, garantizando la viabilidad social y económica de que 3.Centro histórico, relación social y mitos las intervenciones sean de manera correcta. Para analizar los centros históricos y saber cómo traba-También se da a conocer que la adaptación de jar en los mismos, se los debe tomar en cuenta como sector público como privado, y a la vez promueven la los edificios históricos a las necesidades actua- espacios dinámicos que reflejan relaciones sociales participación ciudadana a través de modelos híbridos, les requiere un plan integral que combine pre- en el contexto de la globalización y urbanización. Se como patronatos y fundaciones. servación y a la vez funcionalidad. Esto implica propone una visión que supera los enfoques monuun marco legal flexible que facilite intervencio- mentales, al considerar a estos espacios como partes

y calidad exigidas por la sociedad. El objetivo Esto implica reconocer su funcionalidad dentro de clave para una intervención exitosa radica en un cotidiana de la comunidad, eliminando barreras tre los principales puntos destacados se encuentran: conocimiento profundo de la historia, el marco arquitectónicas y adaptándose a los usos actualegislativo, las tipologías constructivas y los ma- les. De esta manera, la noción de "revitalización" Introducción de la idea de "múltiples velocidades" teriales de los edificios históricos, así como en se presenta como un enfoque comprensivo que para describir cómo los diferentes procesos históricos una sensibilidad hacia su valor cultural (Cabrera abarca renovación, mejora y rehabilitación ur- convergen en los centros históricos, lo que genera una bana. Revitalizar el patrimonio arquitectónico coexistencia bien estructurada de centralidades. Esto

nes sin comprometer las normas de seguridad interdependientes e indispensables de la ciudad.

es que el patrimonio arquitectónico se convier- una ciudad policéntrica, donde diversas velocidades Parte de restaurar la arquitectura patrimonial ta en un recurso activo, equilibrando valor his- socioeconómicas, históricas y tecnológicas interactúan. es valorar la importancia de recuperar el patri- tórico con su rentabilidad social, económica y Se destaca que los centros históricos no deben verse monio, especialmente en desuso, enfatizando más que nada que se adapte al entorno urbano como entes aislados, sino como una extensión de la que la incorporación de nuevas labores a estos como a la sociedad. Es crucial que las rehabi- ciudad que los contiene. Este enfoque resalta la interedificios representa un desafío significativo para litaciones no se limiten a la restauración deco- dependencia entre ambos, donde los centros histórila sociedad contemporánea y más aún si es que rativa de "monumentos muertos", sino que bus- cos emergen como productos de relaciones sociales existen, pero no se le da ninguna función. La quen la integración de estos edificios en la vida que evolucionan con el tiempo (Carrión, 2001, 34). En-

a) Diversidad y policentralidad urbana

La globalización redefine los centros históricos, transformándolos en espacios de consumo cultural y mercantilización del patrimonio. Esta tendencia ha llevado a nuevas formas de gestión que involucran tanto al

c) Crítica a enfoques tradicionales

Crítica a las políticas que imitan modelos europeos sin considerar las particularidades socioeconómicas de

d) Propuesta metodológica

de diversidad y continuidad del cambio. Las políticas cambio constante. ble que permita la inclusión social y económica sin nos. frenar la transformación natural de la ciudad. Es imción en el Centro Histórico pueden abordar tanto la espacios de conexión entre pasado, presente y futuro. conservación del patrimonio como la innovación. Al reconocer la participación ciudadana, se fomenta un 4.La participación ciudadana en la gestión del Patrimodelo que respeta la identidad histórica y promueve monio Urbano la sostenibilidad.

También se enfatiza que los centros históricos tienden que amenazan su integridad patrimonial.

históricos enfrentaron devastaciones puntuales, como diseñado para turistas y transeúntes. Esta transforma- tórico ha generado desconexión entre las políticas de querras, en América Latina el deterioro responde a di- ción vacía el espacio público tradicional, como plazas conservación y la percepción ciudadana, según el diagnámicas socioeconómicas prolongadas, lo que exige y calles, que anteriormente servían para la interacción nóstico presentado durante la Conferencia Visionaria, enfoques más adaptados a la realidad regional, es de-social, convirtiéndolos en escenarios para consumo o donde se consensuaron estrategias entre expertos y la cir cada continente, e inclusive cada país y ciudad tie- tránsito. (Carrión, 2001, 26) desmonta ciertos "mitos" en comunidad. Según Pérez (2018), la implementación ne sus condiciones y necesidades puntuales. (García, torno a los centros históricos, destacando su carácter de la Recomendación sobre el Paisaje Urbano Históridinámico. Por ejemplo:

- Propone que la planificación urbana respete la lógica vación estática, los centros históricos son espacios de nayen la toma de decisiones desde la base social. Este
- general, fomentando una desfuncionalización sosteni- grando múltiples culturas, clases sociales y usos urba- seis pasos clave: desde el mapeo de recursos culturales
- portante entender cómo los procesos de transforma- den separarse de la ciudad en su conjunto, ya que son

Existen cambios en el concepto de ciudad conjunto rantiza que las decisiones relacionadas con la consercon la pérdida de comunidad, en el que se reempla- vación, rehabilitación y uso de estos espacios, para que Lista del Patrimonio Mundial en 1999 y a pesar de toza el espacio tradicional de encuentro por flujos. En respondan a las necesidades de las comunidades que das las recomendaciones y planificaciones que se han los centros históricos, esto se traduce en un tránsito los habitan. La gestión del patrimonio urbano en Cuen- dado para preservar su legado histórico y cultural, los mayor que la residencia permanente, con presencia ca se ha destacado por su integración de la participapredominante de visitantes sobre habitantes locales, ción ciudadana, un aspecto esencial para garantizar un aprecio por el patrimonio edificado, valorando más la que prioriza la movilidad por encima de la formación desarrollo sostenible que conserve los valores patrimo- parte gastronómica y los espacios públicos. Este fenóde comunidad, redefiniendo el sentido de pertenencia niales. La ciudad enfrenta desafíos como la urbaniza- meno refleja la necesidad de alinear las políticas pay generando desconexión con el entorno inmediato. ción acelerada, presión inmobiliaria y la globalización, trimoniales con los valores ciudadanos y los criterios

América Latina. Mientras que en Europa los centros a perder su valor de uso en favor de un valor de imagen, La falta de un Plan de Gestión integral en el Centro Hisco (PUH) de la UNESCO ha sido clave, especialmente a • Inmutabilidad: Contrario a la percepción de conser- través del enfoque participativo en la gobernanza urbamodelo convierte a Cuenca en un referente de sostenide rehabilitación deben integrarse al desarrollo urbano • Homogeneidad: Son intrínsecamente diversos, intey naturales hasta la creación de asociaciones locales, • Relación con la ciudad: Los centros históricos no puevación urbana y desarrollo sostenible (ONU, 2011). En Cuenca, los pasos 2 (gobernanza participativa) y 6 (colaboración interdisciplinaria) han sido fundamentales para vincular disciplinas como arquitectura, economía y antropología, con la activa inclusión de la ciudadanía La participación ciudadana es fundamental porque ga- (Pereira & Veldpaus, 2013,pág. 17).

> A partir de la inclusión de la ciudad de Cuenca en la resultados demuestran que la población da menor que justificaron su designación como Patrimonio de

la Humanidad (Alcaldía de Cuenca Ecuador, 2024). La trimoniales con los valores ciudadanos y los criterios Como recomendación se proponen alternativas tradi-Tenze, 2018, pág. 134).

sostenibilidad en América Latina. El enfoque del PUH integra seis pasos clave: desde el mapeo de recursos 4.1 Propuestas para la cohesión social culturales y naturales hasta la

ciplinas como arquitectura, economía y antropología, de prospección, análisis estratigráficos y entrevistas. dpaus, 2013, pág. 22).

A partir de la inclusión de la ciudad de Cuenca en la recuperar la memoria cromática de la ciudad, lo que a parte gastronómica y los espacios públicos. Este fenó- el período colonial, siendo transformada gradualmenmeno refleja la necesidad de alinear las políticas pa- te con la llegada de innovaciones durante el siglo XIX.

experiencia de Cuenca demuestra que la participación que justificaron su designación como Patrimonio de la cionales de: cubrición de muros de tierra, descartando ciudadana es un eje indispensable en la planificación Humanidad (IMC, 2013). La experiencia de Cuenca de- el uso del cemento, pues debido a su incompatibilipatrimonial. La innovación de la recomendación sobre muestra que la participación ciudadana es un eje indis- dad, tarde o temprano termina por desprenderse. Asiel PUH, combinada con esfuerzos locales y académi- pensable en la planificación patrimonial. La innovación mismo, se hace hincapié en el empleo de las técnicas cos, proporciona una plataforma para la sostenibilidad de la recomendación sobre el PUH, combinada con tradicionales de pintura a base de pigmentos mineraurbana. No obstante, se requieren políticas más inte- esfuerzos locales y académicos, proporciona una pla- les (tierras de color) porque de esta manera se permite grales y un Plan de Gestión del Centro Histórico para taforma para la sostenibilidad urbana. No obstante, se el proceso de traspiración normal del muro de tierra. enfrentar los retos de la globalización sin comprometer requieren políticas más integrales y un Plan de Gestión Adicionalmente existen otros criterios que conviene no los valores excepcionales del patrimonio cultural (Rey & del Centro Histórico para enfrentar los retos de la globalización sin comprometer los valores excepcionales de color por tramos con el fin de mejorar la imagen del patrimonio cultural. (Rey & Tenze, 2018, pág.138).

Como aspecto importante destacamos el color en la

creación de asociaciones locales, fomentando un mo- arquitectura del Centro Histórico de Cuenca, resaltandelo de gestión que une conservación urbana y desa- do su valor como elemento patrimonial y cultural. Para rrollo sostenible (ONU, 2011). En Cuenca, los pasos 2 ello se hace énfasis en diferentes aspectos importantes, (gobernanza participativa) y 6 (colaboración interdis- uno de ellos es el uso de color mediante una paleta de ciplinaria) han sido fundamentales para vincular dis- colores históricos a través de metodologías como calas con la activa inclusión de la ciudadanía (Pereira & Vel- (Achig et al., 2016, pág.94) subrayan cómo la historia y los testimonios de la comunidad han sido claves para Todos estos aspectos enfatizan que la recuperación Lista del Patrimonio Mundial en 1999, y a pesar de to- su vez fundamenta propuestas cromáticas para la con- tónica, sino también al fortalecimiento de la cohesión das las recomendaciones y planificaciones que se han servación del patrimonio. También se evidencia que los social y la dado para preservar su legado histórico y cultural, los colores tradicionales, como el blanco de las fachadas participación ciudadana en los procesos de transforresultados demuestran que la población da menor coloniales y el rojo de las tejas, reflejan una influencia mación urbana y patrimonial generando una identiaprecio por el patrimonio edificado, valorando más la andaluza que marcó la arquitectura de la ciudad desde dad propia de los ciudadanos.


urbana del mismo:

- -Unificar las edificaciones que debieron haber sido una sola utilizando el color.
- Cambiar la cubierta de fibrocemento o zinc por teja.
- Cambiar vidrios faltantes y en mal estado.
- Cambiar vidrios opacos por transparentes.
- Mantener las proporciones de vanos: en especial, en edificaciones patrimoniales.
- Eliminar el cableado aéreo
- Manejar de manera adecuada el diseño, tamaño y ubicación de letreros publicitarios

cromática no solo aporta a la conservación arquitec-

Observaciones finales

La revisión de la literatura sobre las transformaciones urbanas y sociales en el centro histórico de la ciudad de Cuenca revela una serie de desafíos en la gestión del patrimonio. A medida que la ciudad se enfrenta a las presiones de la urbanización y globalización, se hace evidente la necesidad de adoptar un enfoque que integre la participación ciudadana en el proceso de restauración. La experiencia de Cuenca destaca la importancia de un marco legal flexible que facilite la adaptación de los edificios patrimoniales a los usos contemporáneos, según la normativa actual, garantizando viabilidad social y económica. La revitalización del patrimonio arquitectónico no debe limitarse a la restauración decorativa, sino que debe fomentar la integración activa de estos espacios en la vida cotidiana de las personas que forman parte de la comunidad. La implementación de modelos de gestión que promuevan la colaboración interdisciplinaria y el empoderamiento ciudadano se presenta como una estrategia para enfrentar los retos del presente y futuro de Cuenca como Patrimonio de la Humanidad. A través de un diálogo constante entre la historia y la modernidad, es posible transformar el patrimonio urbano en un recurso activo que beneficie a la comunidad y de lugar a la potenciación del desarrollo sostenible de la ciudad.

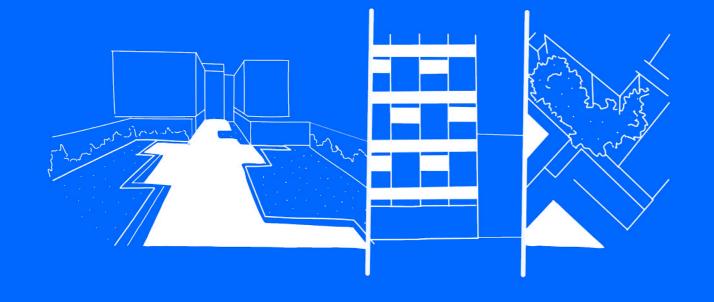

ANÁLISIS DE REFERENTES

Filtro de Referentes

La selección de proyectos se basó en nueve categorías clave, evaluadas con un sistema de puntuación de hasta 9 puntos. Los proyectos más relevantes obtuvieron entre 6 y 7 puntos, destacando por su integración con el entorno histórico y urbano, y su enfoque funcional e inclusivo. Esta evaluación sirve como base para orientar el diseño del proyecto, asegurando coherencia con las necesidades patrimoniales y sociales del contexto.

		Prog	grama		Ent	orno	Enfo	oque	Definic	ión
Nombre del Proyecto	Accesibilidad universal	Patios interiores	Mixticidad de usos	Materiales compatibles	Contexto urbano	Contexto patrimonial	Vivienda	Espacio Público	Acceso información	Total
Jardín Interior de manzana Eixample Agustí Centelles	•		•	•	•			•	•	6
Centro de servicios sociales de barrios Dreta y Fort Pienc	•		•	•	•			•	•	6
Viviendas sociales 1737	•	•		•	•		•		•	6
Edificio Bonpland	•	•		•	•		•		•	6
Edificio Emiliano Zapata	•	•		•	•		•		•	6
Casas del Ciprés	•		•	•		•		•	•	6
Edificio Héroes 227		•	•		•		•		•	5
Jardín interior de manzana Wadorf	•		•	•	•			•		5
Edificio SFJ6		•		•	•		•		•	5







Nombre del Proyecto: Jardín Interior de manzana del Eixample Agustí Centelles

Arquitecto: Anna Fumadó Ciutat

Año: 2019 País: España Ciudad: Barcelona

Objetivo: Rehabilitación urbana

Fig 06. Jardín interior de manzana de l'Eixample Agustí Centelles.

Fuente: Bienal Internacional de paisatge Barcelona (2019)

Nombre del Proyecto: Centro de servicios sociales de los barrios Dreta y Fort Pienc

Arquitecto: OAB Office

Año: 2003 País: España

Ciudad: Barcelona

Objetivo: Espacio público y edificación

Fig 07.Centro de servicios sociales de los barrios Dreta y Fort Pienc, espacio público.

Fuente: Alejo Bagué (2003)

Nombre del Proyecto: Viviendas sociales 1737

Arquitecto: HARQUITECTES

Año: 2022 País: España Ciudad: Barcelona

Objetivo: Edificio de viviendas sociales

Fig 08. Viviendas sociales 1737, fachada frontal.

Fuente: Harquitectes (2022)







Nombre del Proyecto: Edificio Bonpland

Arquitecto: Adamo Faiden

Año: 2018
País: Argentina
Ciudad: Palermo

Objetivo: Apartamentos

Fig 09. Edificio Bonpland, fachada frontal. Fuente: Javier Agustín Rojas (2018)

Nombre del Proyecto: Edificio Emiliano Zapata

Arquitecto: HGR Arquitectos

Año: 2017 País: México

Ciudad: Ciudad de México Objetivo: Apartamentos

Fig 10. Edificio Emiliano Zapata, fachada frontal. Fuente: Diana Arnau (2017)

Nombre del Proyecto: Casas del Ciprés

Arquitecto: Surreal Estudio

Año: 2018
País: Ecuador
Ciudad: Cuenca

Objetivo: Apartamentos

Fig 11.Casas del Ciprés, perspectiva interior.

Fuente: Bicubik (2018)







Nombre del Proyecto: Edificio Héroes 227

Arquitecto: ARQMOV Workshop

Año: 2021 País: México

Ciudad: Ciudad de México

Objetivo: Apartamentos Vivienda Social

Fig 12.Edificio Héroes 227, perspectiva interior.

Fuente: Jaime Navarro (2021)

Nombre del Proyecto: Jardín interior de manzana Wadorf

Arquitecto: Conxitabalcellsassociats

Año: -

País: España

Ciudad: Barcelona

Objetivo: Espacio público

Fig 13.Interior de manzana "Waldorf", perspectiva espacio público.

Fuente: Jordi Bernadó (2008)

Nombre del Proyecto: Edificio SFJ6

Arquitecto: Javier Sánchez

Año: 2004 País: México

Ciudad: Ciudad de México

Objetivo: Casa Habitación

Fig 14.Edificio SFJ6, perspectiva interior.

Fuente: Jose Hevia (2023)

Jardín interior de manzana del Eixample Agustí Centelles

Anna Fumadó Ciutat, Francesc Puig Esteban Barcelona, España, 2019



Fig 16. Jardín interior de manzana de l'Eixample Agustí Centelles. Fuente: Bienal Internacional de paisatge Barcelona (2016)

Emplazamiento del proyecto Escala 1:1000

Concepto

El proyecto introduce un paso peatonal que conecta el Paseo San Juan con la Calle Roger de Flor, fomentando la movilidad y la integración urbana. La permeabilidad del suelo se optimiza con pavimentos porosos y vegetación que mejoran la

gestión del agua y mitigan el efecto de isla de calor.

Fig 17. Planta del Jardín interior de manzana de l'Eixample Agustí Centelles. Fuente: Elaboración propia, basado en Bienal Internacional de paisatge Barcelona (2016)

ZONA CENTRAL DE ENCUENTRO

Estrategias del Proyecto

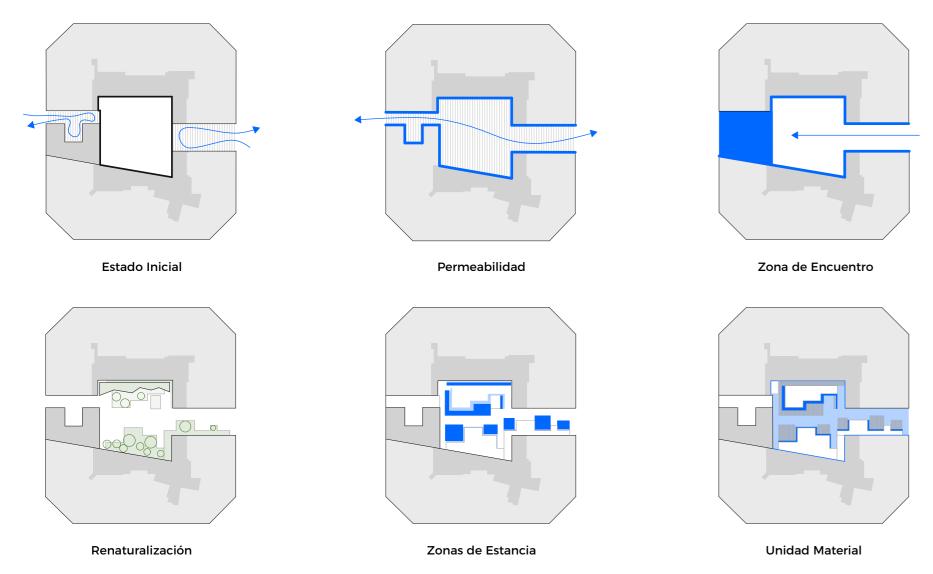


Fig 18. Perspectiva interior del Jardín interior de manzana de l'Eixample Agustí Centelles. Fuente: Elaboración propia, basado en Bienal Internacional de paisatge Barcelona (2016)

Conexión urbana

El proyecto introduce un paso peatonal que conecta el Paseo San Juan con la Calle Roger de Flor, fomentando la movilidad y la integración urbana. La permeabilidad del suelo se optimiza con pavimentos porosos y vegetación que mejoran la gestión del agua y mitigan el efecto de isla de calor.

Espacios de estancia y socialización

Un eje principal vincula el diseño con la fachada posterior de la Casa Macaya, organizando áreas de estancia en puntos estratégicos. Estas zonas, equipadas con bancos y sombras, invitan al descanso y la interacción social en un entorno tranquilo.

Estrategias urbanísticas y vegetación

La vegetación se concentra en un parterre al sur y una pérgola de glicinias al norte, que aportan sombra, aislamiento acústico y biodiversidad. Estos elementos integran naturaleza y diseño, mejorando la calidad ambiental del espacio.

Materialidad

La materialidad del patio interior Agustí Centelles se caracteriza por una cuidadosa selección de elementos que combinan funcionalidad, durabilidad y estética, respetando el contexto histórico de la Casa Macaya. El pavimento utiliza materiales porosos que favorecen la permeabilidad del suelo, permitiendo la gestión eficiente del agua de lluvia y reduciendo el impacto ambiental.



Fig 20. Mobiliario del Jardín interior de manzana de l'Eixample Agustí Centelles. Fuente: Bienal Internacional de paisatge Barcelona (2016)

Fig 18. Diagramas del Jardín interior de manzana de l'Eixample Agustí Centelles. Fuente: Elaboración propia, basado en Bienal Internacional de paisatge Barcelona (2016)

Edificio Bonpland

Adamo Faiden Palermo, Argentina, 2018

Concepto

En esta obra se refleja una propuesta innovadora en la arquitectura residencial, combinando conceptos de densificación, flexibilidad y conexión con el entorno.

Densificación Sostenible

El proyecto responde al contexto urbano de Palermo con una propuesta de densificación en altura que optimiza el uso del suelo, pero con una escala humana. Reinterpreta el bloque residencial tradicional, adaptándolo a un entorno urbano densamente poblado.

Arquitectura Flexible

El diseño de los departamentos promueve una gran flexibilidad funcional, con es erentes usos y necesidades, optimizando el aprovechamiento del espacio interior.

Relación Interior-Exterior

La fachada del edificio incluye terrazas generosas y jardines privados que actúan como extensiones del espacio interior, promoviendo una conexión directa con el exterior. Estas áreas verdes no solo mejoran la calidad ambiental, sino que también ofrecen privacidad y espacios para el descanso.

Materialidad y Estética

El uso de hormigón visto y vidrio resalta la simplicidad y honestidad de los materiales, logrando una estética contemporánea que dialoga con el entorno urbano. Los elementos estructurales expuestos refuerzan la identidad visual del edificio.

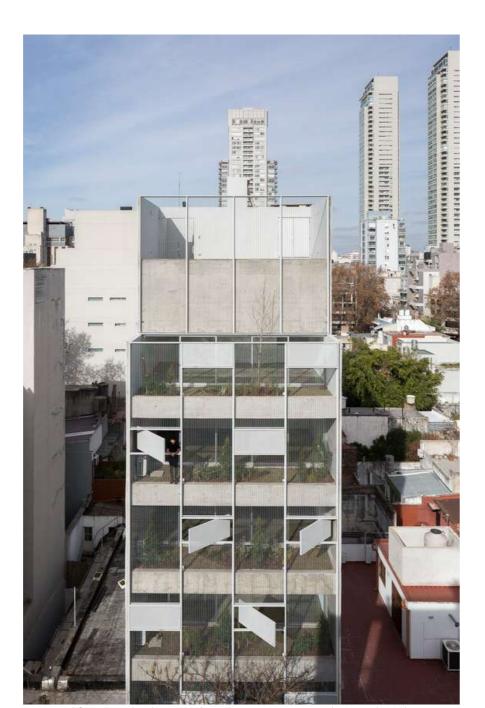


Fig 21. Edificio Bonpland, toma aérea. Fuente: Javier Agustín Rojas (2018)

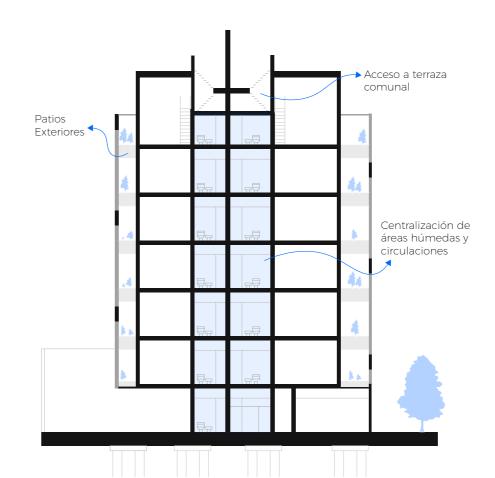


Fig 23. Sección longitudinal edificio Bonpland. Fuente: Elaboración propia basado en revista PLOT (2018)

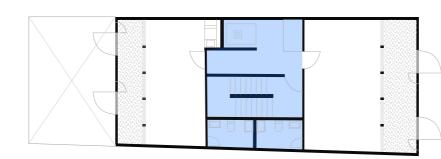


Fig 24. Planta base edificio Bonpland. Fuente: Elaboración propia, basado en revista PLOT (2018)

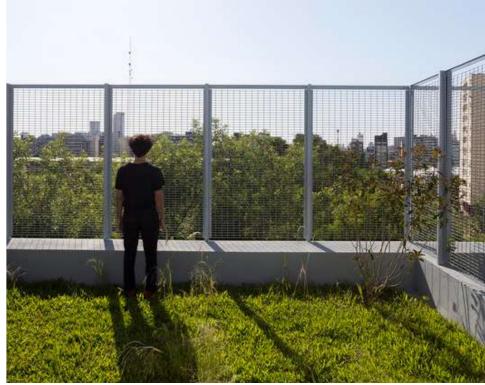


Fig 22. Edificio Bonpland, perspectiva del patio interior del departamento. Fuente: Javier Agustín Rojas (2018)

Sostenibilidad y diseño

La incorporación de vegetación en las terrazas y fachadas actúa como regulador térmico, mejorando la eficiencia energética. Además, los grandes ventanales permiten el ingreso de luz natural, reduciendo la dependencia de iluminación artificial y favoreciendo la ventilación cruzada.

Integración con el entorno

El edificio se sitúa en un contexto urbano mixto y busca integrarse respetuosamente, manteniendo una escala adecuada y utilizando materiales que se relacionan con la arquitectura local.

Revalorización de la vida urbana

El proyecto fomenta una vida urbana activa, integrando espacios que promueven el encuentro social y la cone xión con la ciudad, manteniendo al mismo tiempo una atmósfera íntima en los espacios privados.

Casas del Nogal

Surreal Estudio Cuenca, Ecuador, 2017



Fig 25.Fachada exterior, casa del Nogal. Fuente: Bicubik (2017)

Contexión con el contexto y el patrimonio

Se ubica como un ejemplo de arquitectura contemporánea que responde de manera consciente a su contexto histórico, ambiental y social. Este proyecto logra un equilibrio entre el respeto por el patrimonio, la integración del paisaje natural, y la creación de espacios que promueven una conexión fluida entre interior y exterior.

Diseño de espacios y zonas de estancia

La vivienda se sitúa en un entorno histórico y busca integrarse respetuosamente, dialogando con la arquitectura tradicional mediante proporciones, colores y materiales que evocan la estética del lugar. La presencia del ciprés, que da nombre al proyecto, actúa como eje simbólico y físico, conectando la vivienda con su entorno natural y cultural.

Generación de patios interiores

La casa organiza sus espacios en torno a patios interiores que se convierten en nodos de interacción y contemplación. Estos patios no solo distribuyen funcionalmente los ambientes, sino que también generan microclimas que mejoran la calidad ambiental. Las zonas de estancia están diseñadas para ser flexibles y acogedoras, fomentando actividades familiares y sociales en un ambiente de calma y conexión con la naturaleza.

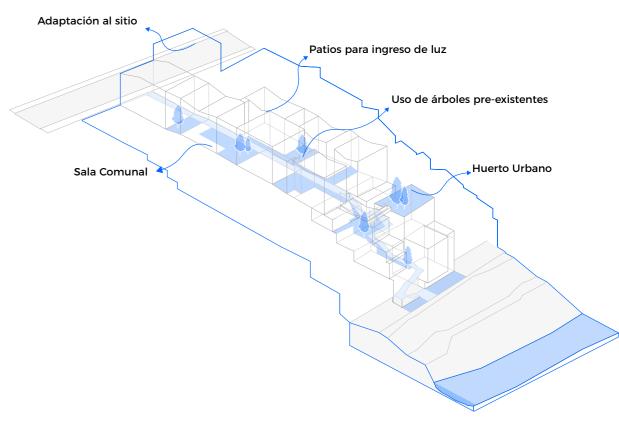


Fig 26. Axonometría explicativa casa del Nogal. Fuente: Elaboración propia

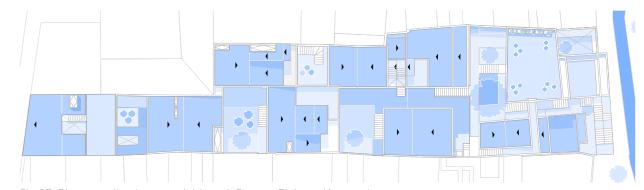


Fig 27. Planta explicativa casa del Nogal. Fuente: Elaboración propia



Fig 28.Perspectiva aérea casa del Nogal. Fuente: Bicubik (2017)



Fig 29.Perspectiva interior casa del Nogal. Fuente: Bicubik (2017)

Materialidad


La materialidad de la casa destaca por su uso de elementos locales como piedra, madera y acabados naturales que dialogan con el entorno y refuerzan la conexión con el patrimonio. El empleo de concreto expuesto y acero aporta modernidad y durabilidad, contrastando de manera armónica con los materiales más cálidos.

Permeabilidad y sostenibilidad

La permeabilidad es un eje central del proyecto, lograda mediante la integración de patios, jardines y ventanales que conectan los espacios interiores con el paisaje. Esto no solo facilita la interacción visual con el entorno, sino que también mejora el confort térmico, reduciendo la necesidad de sistemas artificiales de climatización.


Relación con el patrimonio

La Casa del Nogal se inspira en la arquitectura vernácula y la reinterpreta con un lenguaje contemporáneo. Este enfoque crea un puente entre lo tradicional y lo moderno, ofreciendo un espacio habitable que honra el pasado mientras responde a las necesidades actuales.

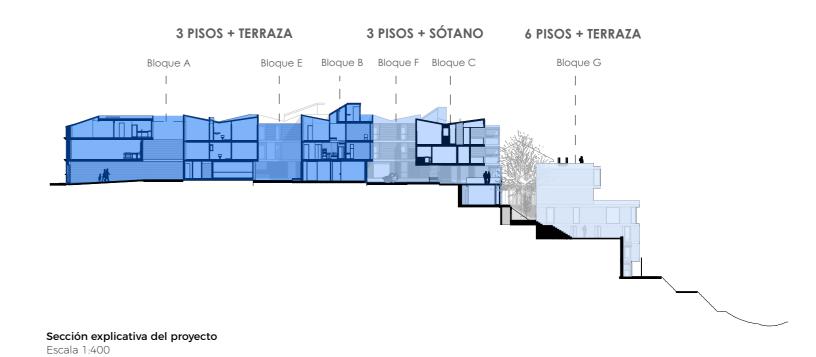

4 PISOS + TERRAZA 3 PISOS + SÓTANO 3 PISOS + TERRAZA

Bloque D Bloque C Bloque B Bloque A

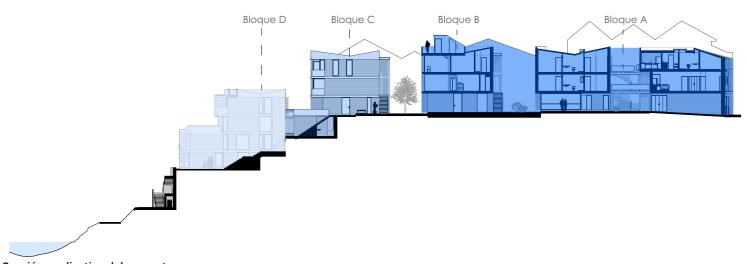

Sección explicativa del proyecto Escala 1:400

Estrategias principales de referentes



Fig 30. Jardín interior de manzana de l'Eixample Agustí Centelles, blanco y negro. Fuente: Bienal Internacional de paisatge Barcelona (2016)

Jardín interior de manzana del Eixample Agustí Centelles

- Adaptación al entorno
- Uso de materiales locales de la zona
- Generación de zonas de estancia
- Uso de vegetación



gro. Fuente: Bicubik (2017)

Casas del Nogal

- Generación de patios interiores
- Adaptación al terreno
- Uso de materiales locales
- Espacios de luz y sombra
- Uso de vegetación

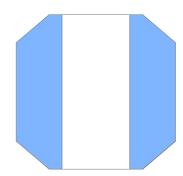


Fig 32. Fachada frontal edificio Bonpland, blanco y negro. Fuente: Javier Agustín Rojas (2018)


Edificio Bonpland

- Densificación
- Apartamentos de planta flexible
- Terrazas grandes en departamentos


Tipos de manzanas en Barcelona




Pasillo Pasajes estrecho que atraviesan la manzana, permitiendo el paso pea-

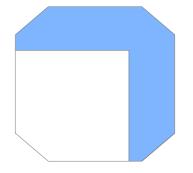


Fisura (Plaza) Fracturas en la estructura de la manzana, que alteran la forma tradicional.

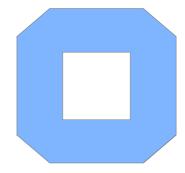

Cerrada Edificios rodean un espacio interior sin acceso directo desde el exterior.

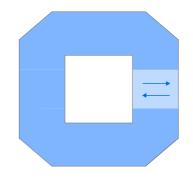

Puerta Ciertas entradas a la manzana como portales

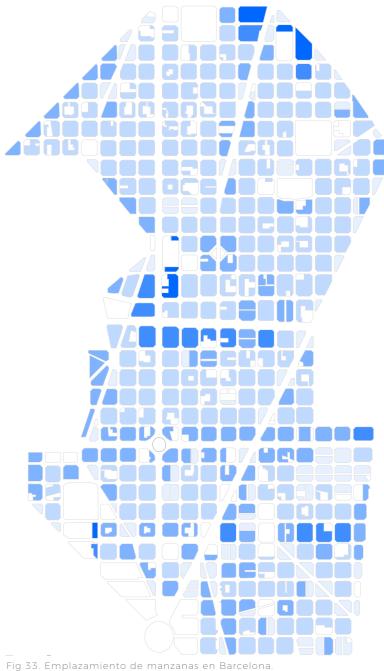

Fuente: Elaboración propia

Metodología

1. Análisis exhaustivo de la manzana

Recopilación de datos mediante encuestas, entrevistas y observación directa para identificar necesidades y evaluar elementos patrimoniales. Se realizará un inventario de edificios y espacios, análisis de uso del suelo.

2. Exploración de obras referentes


Revisión de literatura sobre proyectos similares para destacar estrategias exitosas, y un análisis comparativo para identificar lecciones y adaptaciones aplicables al contexto local.

3. Análisis de evolución arquitectónica y urbana

Investigación de la evolución histórica de la manzana a través de archivos, planos y entrevistas con expertos. Se hará un análisis de los cambios arquitectónicos y su impacto en la calidad de vida, contextualizándolos con las condiciones actuales.

4. Diseño de una propuesta arquitectónica


Desarrollo de conceptos iniciales con talleres participativos, planos arquitectónicos a nivel de anteproyecto, y simulaciones digitales para evaluar impacto y funcionalidad.

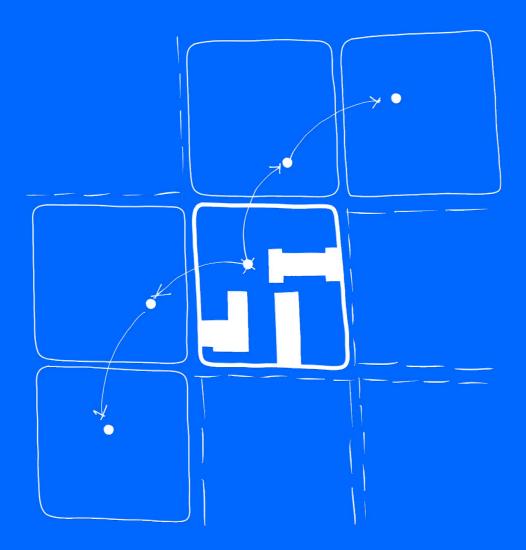

DIAGNÓSTICO DEL SITIO

Ubicación

La manzana de la plaza Hermano Miguel se encuentra en el centro Histórico de Cuenca, Ecuador. Rodeado por las calles Mariscal Lamar, Hermano Miguel, Mariano Cueva, y Gran Colombia.

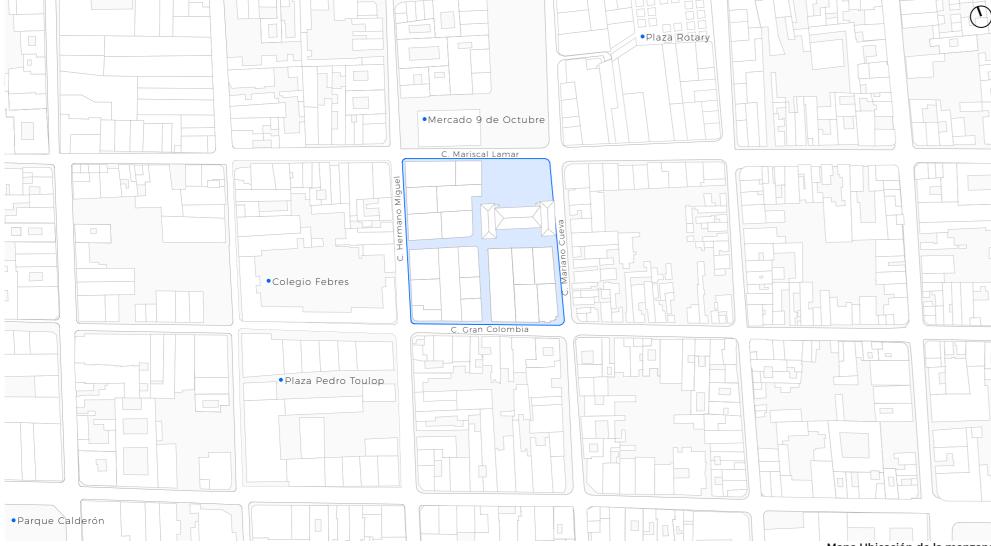

Caso de estudio

La manzana de la Plaza Hermano Miguel, ubicada en el centro histórico de Cuenca, ha sido un punto de conexión importante entre lugares como el Mercado 9 de Octubre, el colegio Febres Cordero y la misma plaza. También ha funcionado como un pasaje peatonal con actividad comercial. En su interior se encuentra una casa patrimonial de tipo A, de alto valor arquitectónico, pero actualmente está deteriorada y abandonada, lo que ha generado problemas como inseguridad y uso inadecuado de los espacios.

A pesar de estas condiciones, la manzana representa una gran oportunidad urbana. Su posición estratégica permite mejorar la circulación peatonal y la conectividad en el centro histórico, enlazando también con zonas como la Plaza Rotary. En un entorno denso y con escasez de espacios públicos, esta manzana podría transformarse en un espacio abierto que promueva la vida social y la preservación del patrimonio. Sin embargo, la falta de planificación urbana ha llevado a que las viviendas de la manzana hayan sido desarrolladas sin normativa adecuada, y actualmente todas se consideran de valor patrimonial negativo o neutro. Aun así, la manzana tiene un gran potencial para ser revitalizada mediante una intervención que combine la restauración arquitectónica, la mejora de los espacios públicos y una densificación controlada. Esto permitiría recuperar su identidad histórica mejorar la calidad de vida y reforzar la conecti vidad urbana del centro histórico.



Fig 35. Perspectiva aérea emplazamiento de la manzana plaza Hermano Miguel. Fuente: Felipe Cobos (2023)

Mapa Ubicación de la manzana Escala 1:2000


Unidad de Paisaje


Definición

Una unidad de paisaje es un área geográfica con una configuración estructural, funcional y perceptivamente diferenciada, única y singular, que ha ido adquiriendo las características que la definen tras un largo periodo de tiempo (mediambient, 2014).

Unidad de Paisaje Manzana Hermano Miguel

La unidad de paisaje se caracteriza por su homogeneidad en usos, mayormente destinados al comercio e interacción social, destacándose como ejes turísticos. La elección de las manzanas se basa en la presencia de espacios públicos importantes como la Plaza Pedro Toulup, la Plaza Hermano Miguel con su función de pasajes, la Plaza Cívica del Mercado 9 de Octubre, y la Plaza Rotary. Estas manzanas están bien conectadas por la red vial del tranvía. Frente a la manzana de intervención, se encuentra el Colegio Febres Cordero, una construcción importante con conexión directa a los Pasajes Carlos Cueva Tamariz. La interconexión entre estas manzanas esta dada entonces por sus conexiones y usos potenciándose los unos de los otros.

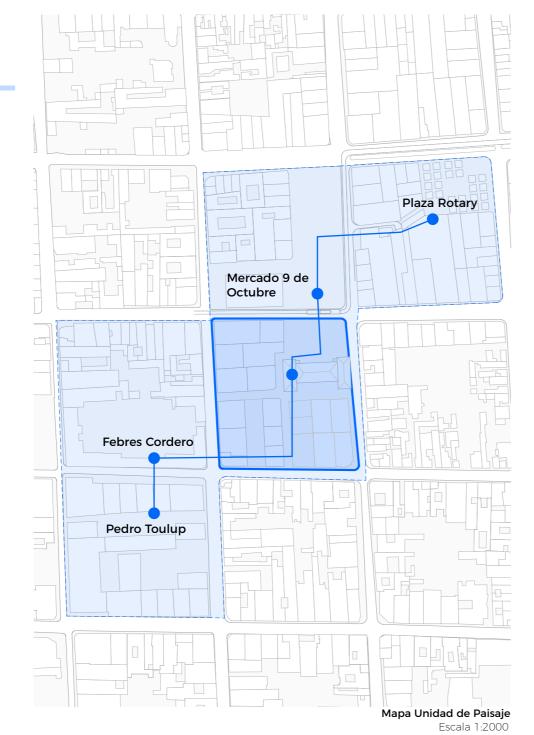


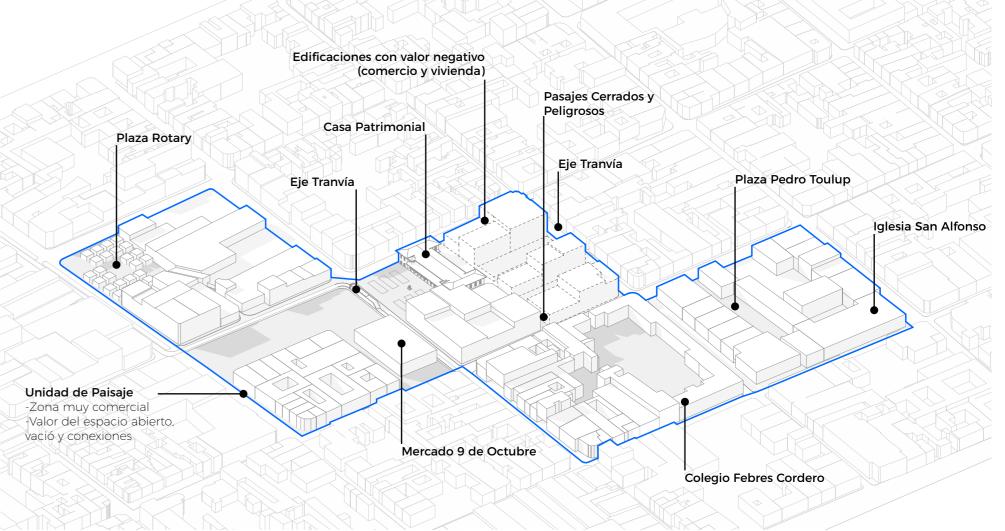

Axonometría Unidad de Paisaje

Escala 1:1500

Análisis del área de influencia

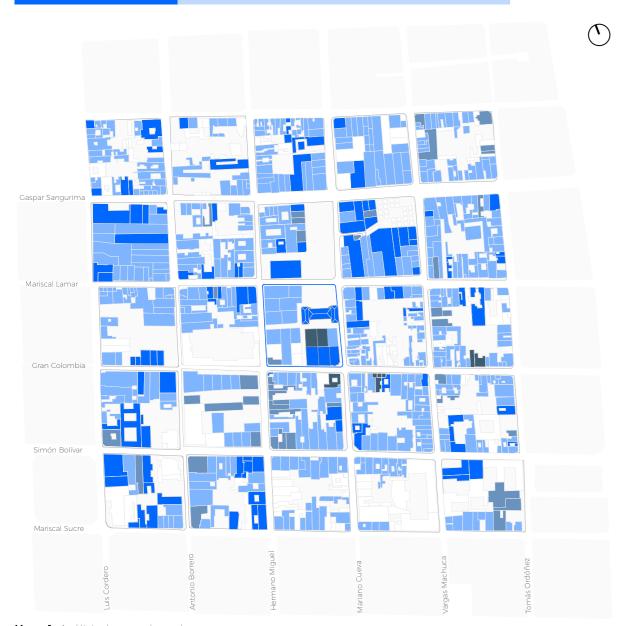

Mapa usos de suelo

Los inmuebles adyacentes al Mercado 9 de Octubre tienen usos mixtos, pero en los pisos superiores predominan bodegas, cuartos y oficinas, con pocas residencias, lo que incrementa la inseguridad, especialmente por la tarde. En la planta baja predominan comercios de corta permanencia. Sin embargo, hacia las calles Pío Bravo y Héroes de Verdeloma, prevalece el uso residencial.

Sin uso

Comercio

Servicio

Uso mixto

Parqueadero

Mapa densidad por manzana hab/ha

Existe un desvalance entre cada manzana, en donde algunas se encuentran demasiado densas y otras no alcanzan ni a los 50hab/ha.


0 - 44

44 - 102

102 - 142

142 - 194

194 - 412

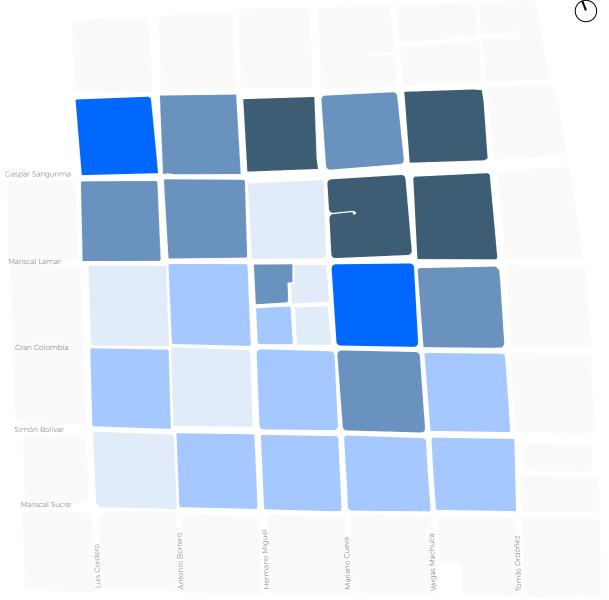

Mapa 2. Análisis de densidad por manzana Fuente: Elaboración propia (2025)

Mapa 1. Análisis de usos de suelo Fuente: Elaboración propia (2025)



Mapa lleno vs vacío

La zona se encuentra con un exceso de edificaciones con respecto a espacio público. La mayoría de espacios vacíos son destinados a parqueaderos.

Lleno 60%

Vacìo 40%

Categorización patrimonial de las edificaciones de la manzana de la Plaza Hermano Miguel

Valor Negativo

Sin valor especial

Valor Arquitectónico B

Valor Arquitectónico A

Espacio Público



Mapa 3. Análisis de lleno y vacíos Fuente: Elaboración propia (2025)

Categorización de las edificaciones en el Centro Histórico de Cuenca

Tipo de intervención permitida Categoría

Ámbito arquitectónico	E VAR A	Conservación, restauración
	VAR B	Conservación, rehabilitación arquitectónica
	SN	Conservación, rehabilitación arquitectónica, sustitución por nueva edificaciónsegún determinantes y caracterís- ticas de tramo.
	N-1	Demolición, sustitución por nueva edificación
Ámbito urbano	E	
	R	Resultado de un estudio interdiciplinario que injus- tifique la acción, que comprende estudios históricos,
	С	arqueológicos, urbano arquitectónico, ingenierías, etc.
	N	

ÁMBITO ARQUITECTÓNICO Edificaciones E - Valor emergente

área en la que se encuentran, destacan por su tegración es admisible. estética, histórica, escala o su significado para la comunidad.

Edificaciones VAR A - Valor arquitectónico A

por su rol constructivo, estética, historia o signi- morfológica urbana. ficado social.

Edificaciones VAR B - Valor arquitectónico B

Son aquellas que cumplen el rol de consolidar de vida cultural y uso del espacio, contienen sitio patrimonial. atributos históricos o significados importantes para para los locales.

Edificaciones A - Valor ambiental

nología empleada y soluciones espaciales refle- o en el sitio patrimonial. jan la expresión cultural popular cumpliendo un rol complementario.

Edificaciones SN - Sin valor ambiental

para la ciudad o el área de implantación, sin una lectura coherente del sector, su potencial Son aquellas que tienen un rol excepcional- embargo no ejerce una acción desconfigurada radica en ser elementos de integración y cohemente dominante en el tejido urbano o en el que afecte a la forma urbana por lo que su in- sión barrial.

Edificaciones N-1 - Valor negativo

des estéticas deterioran la imagen urbana del mentos arquitectónicos o patrimoniales, etc. Cuentan con valores sobresalientes en el tejido barrio, ciudad o del área en la que se encuen- donde sus cualidades afectan a la calidad amurbano o en la zona emplazada, se caracterizan tran, constituyen una afección a la coherencia

ÁMBITO URBANO

Espacios urbanos E - Valor excepcional

Son espacios o elementos urbanos que contieun tejido coherente con la estética de la ciudad nen cualidades estéticas e historia, su rol es deo el área en la que se implantan, expresan con terminante en el contexto urbano o en el signiclaridad en su organización espacial las formas ficado social, son relevantes para la ciudad o el

Espacios urbanos R - Valor relevante

Son espacios o elementos urbanos que contienen cualidades estéticas e historia, su rol es Permiten y fortalecen una legibilidad coherente constructivo en el contexto urbano o en el sigen el área de implantación, los materiales, tec- nificado social, su presencia incide en el sector

Espacios urbanos C - Valor complementario

Son espacios sin cualidades relevantes, no obstante son hitos generadores de referentes e


Su presencia carece de significados particulares identidad local que contribuyen a consolidar

Espacios urbanos N - Impacto negativo

Son espacios resultantes de acciones de con-Su escala, tecnología y su carencia de cualida- solidación urbana inconclusas, pérdida de elebiental o riqueza urbana del área en la que se implantan.

Valores e historia

Línea de tiempo - Evolución de la manzana de la Plaza Hermano Miguel

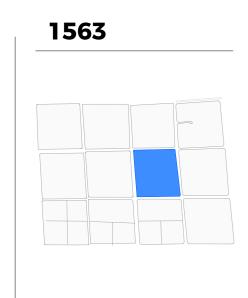

Aparce la manzana, las manzanas aledeñas estan divididas por due-

1878



La manzana, tiene su primera contrucción, se denota la existencia del gallinazo que atravisa el sector, aprace el convento de San agustin.



1930

En la manzana se incrementan las edificaciones, se empieza a consolidar el sector,aparecia la Iglesia de San Alfoso.

1963



La unidad de paisaje se parece mucho a la actual. La casa patrimonial ya existía, rodeada de algunas construcciones.

1964



cívica en el mercado 9 de octubre. Fuente: INPC Centro documental (1975)

Antigua fachada frontal hacia Gran Colombia.


1870



no Miguel. Fuente: INPC Centro documental (1975)


Monumento Hermano Miguel.

1979-2007

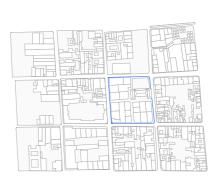

La manzana aparece como esta conformada en como en la actualidad.

2018-2024

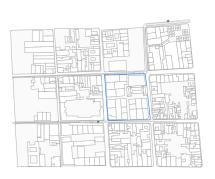

Aparición de la plataforma única en la Mariscal Lamar para el tranvía y varias paradas aledañas a la manzana.

Manzana Unidad de Paisaje

Valor social: Los vacíos dentro de la zona fueron creados para fomentar la socialización, el comercio y el encuentro entre personas de distintas clases sociales.

Valores

Las plazas, siguiendo la tradición de las cuadras de patio interior, se har convertido en lugares de encuentro y socialización.

Atributos



Evidencia

Valor histórico: Los vacíos dentro de esta zona, definidos por la tipología de casa patio, son parte esencial del centro histórico. Sus históricamente para la tenido una evolución personas.

señados para potencia hechos históricos y orna mentales, con glorietas, cerramientos y una ar del damero patrimonial | quitectura que resalta la identidad de la zona. En grandes plazas han sido | las veredas y plazas han conglomeración de las restauración de materia-

Valor artístico: Estas manzanas se caracterizan por su disposición liberados, lo que permite la presencia de espacios abiertos.

Se utiliza una variedad de materiales como cerámica y adoquines para con fachadas continuas | dirigir el flujo peatonal y centros de manzana | hacia distintos puntos de interés. La arquitectura de estos espacios comerciales responde a la función y culltura de la ciudad.

Estos espacios están di

manzana plaza Hermano Miguel. Fuente: Felipe Cobos (2023)



Fig 45. Perspectiva aérea de la plaza del m ado 9 de Octubre, Fuente, Felipe Cobos (20)

Matríz de Nara - Significancia

El análisis de los valores patrimoniales de la Matriz de Nara resalta los valores históricos, sociales y artísticos presentes en la unidad de paisaje, la manzana y el predio. Se presenta la oportunidad de comercio para los residentes y de aprovisionamiento para los visitantes, creando un lugar de estadía. Esta área se conecta con otras plazas, formando vacíos urbanos que promueven la vida urbana.

Manzana Unidad de Paisaje

La matriz de Nara destaca que la unidad de paisaje se caracteriza por espacios públicos abiertos, como plazas y calles, que fomentan la interacción social, la actividad comercial y la preservación cultural, convirtiéndose en nodos centrales que fortalecen la comunidad y la identidad local.

Pasaje Hermano Miguel Significancia del sitio y de los bienes que estan por intervenir

El "Pasaje Hermano Miguel" conecta cuadras del centro de Cuenca, combinando comercio en planta baja y vivienda en planta alta, lo que fomenta la vida urbana. Aunque su arquitectura carece mayormente de valor patrimonial, una casa destaca por su importancia histórica. La plaza Hermano Miguel refuerza la interacción social y comercial, consolidando la identidad y cohesión del barrio.

Pasaje Hermano Miguel

Valor social: El pasaie se convierte en un punto de encuentro comercio para los habitantes de la zona.


Valores

La conexión directa con el mercado refuerza los lazos entre el pasaje y los lugares preexistentes, fo mentando así la interac ción social.

Atributos

Fig 46. Perspectiva aérea de la zona de desca ga del mercado 9 de Octubre. Fuente: Archiv fotográfico de Adriano Merchán (1990)

Evidencia

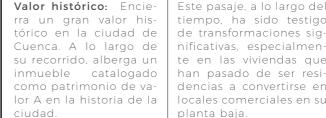

Valor artístico: Un im-

portante espacio públi-

co que conecta cuadras

tectónico.

tiempo, ha sido testigo de transformaciones significativas, especialmente en las viviendas que han pasado de ser residencias a convertirse en locales comerciales en su planta baja.

En particular, la casa pa-

trimonial presente en el

pasaje exhibe técnicas

de la plaza Hermano Miguel. Fuente: Felip Cobos (2023)




plaza Hermano Miguel. Fuente: Felipe Cobo

Significancia del sitio y de los bienes que estan por intervenir

constructivas que resal en la ciudad de Cuenca. En su recorrido destaca tan el patrimonio arqui su valor artístico y arquitectónico de Cuenca.

Análisis de usos - funcionamiento

Importancia y usos de la manzana

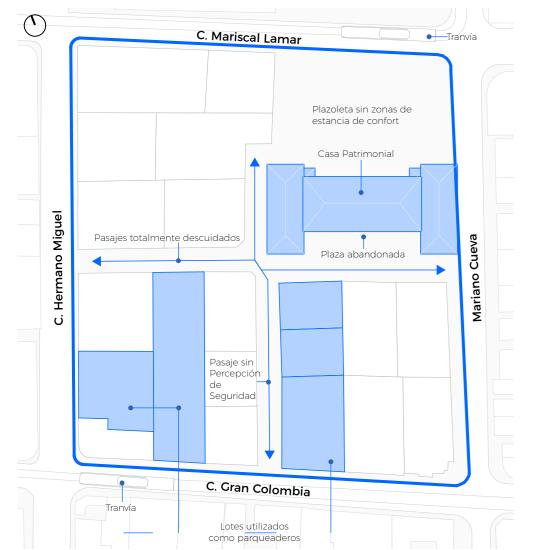

La manzana presenta varios problemas de inseguridad, mal uso de espacios, dirigidos principalmente a parqueaderos.

Sin embargo su función como cuadra de conexión es indispensable para la zona, ya que los puntos estratégicos que conecta están instrínceacmente relacionados el uno al otro por su función.

Análisis de Usos de la cudra Hermano Miguel

Escala 1:800

62

Análisis de flujo peatonal

Flujo peatonal en los pasajes




Porcentaje de flujo de peatonal por eje de la manzana

Pasaje A-B: 10%	Pasaje D-B: 7%
Pasaje A-C: 30%	Pasaje B-A: 3%
Pasaje A-D: 3%	Pasaje B-C: 5%
Pasaje D-A: 4%	Pasaje B-D: 3%
Pasaje D-C: 35%	TOTAL: 100% = 200 Personas

Análisis de fachadas - materialidad

Fachadas de la plaza Hermano Miguel

Las fachadas de la manzana presentan un notable deterioro, principalmente porque la mayoría de las edificaciones tiene un valor patrimonial negativo. Además, se analizaron las alturas, observándose que la mayoría cuenta con dos pisos y, a pesar de su valor negativo, respetan en su mayoría una altura uniforme.

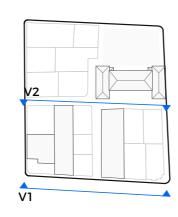

Valor negativo Sin valor especial Valor negativo Pasaje Sin valor especial Valor negativo Valor negativo

V1.Fachadas calle Gran Colombia




V2.Fachadas calle Carlos Cueva Tamaríz

Estado actual de pasajes

Importancia y usos de la manzana

Los pasajes de la manzana Hermano Miguel se encuentran deteriorados, careciendo de espacios amigables o áreas de estancia para los peatones. Esto genera un ambiente de inseguridad, ya que su estrechez, oscuridad y estado de abandono desincentivan su uso, afectando negativamente a los pequeños comercios del área.

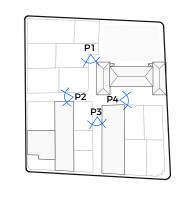



P1. PASAJE
Fig 51. Perspectiva 01 pasaje de la plaza
Hermano Miguel. Fuente: Elaboración
propia



P2. PASAJE
Fig 52. Perspectiva 02 pasaje de la plaza
Hermano Miguel. Fuente: Elaboración
propia



P3. PASAJE
Fig 53. Perspectiva 03 pasaje de la plaza
Hermano Miguel. Fuente: Elaboración
propia



P4. PASAJEFig 54. Perspectiva 04 pasaje de la plaza
Hermano Miguel. Fuente: Elaboración
propia

Percepción ciudadana

Entrevistas a transeuntes de la manzana

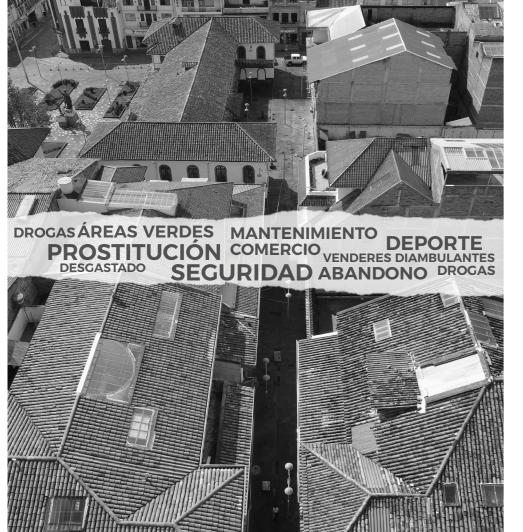


Fig 55. Collage Perspectiva aérea de la manzana plaza Hermano Miguel Fuente: Elaboración propia

fundamentar las estrategias de intervención propuestas, se realizó un proceso de consulta ciudadana mediante entrevistas a transeúntes y actores locales. Estas entrevistas permitieron recopilar percepciones y opiniones sobre la manzana ubicada al sur de la Plaza Cívica, espacio en el que se centra este proyecto de rehabilitación urbana. El levantamiento de información se enfocó en aspectos como el estado físico del entorno, la seguridad, la movilidad, el uso del espacio público, la dinámica comercial y social, así como el potencial habitacional del área. Este capítulo recoge y analiza los principales hallazgos obtenidos, los cuales evidencian una necesidad urgente de revitalización integral del sector, tanto en términos físicos como sociales. Las opiniones de la ciudadanía constituyen una base fundamental para orientar la propuesta arquitectónica hacia soluciones sensibles, funcionales y contextualizadas.

Con el objetivo de comprender las dinámicas actuales del sector y

Entrevistas

Cuestionario de Preguntas de entrevistas

1. Percepción de Seguridad

¿Qué lugares del sector considera más inseguros y por qué?

2. Cualidad de la imagen y aspecto de las edificaciones

¿Qué opina del estado actual de las edificaciones en la manzana?

3. Uso del espacio público

¿Qué tipo de espacios públicos le gustaría ver en la manzana?

4. Movilidad y accesibilidad

¿Qué dificultades enfrenta para movilizarse en la zona a pie?

5. Dinámica comercial y social

¿Qué tipo de negocios o servicios cree que faltan en la zona?

6. Vivienda y habitabilidad

¿Qué características buscaría en una vivienda dentro del centro histórico?

7. Mantenimiento urbano

¿Qué opina del estado actual de las calles, pasajes y espacios verdes en la manzana?

Tipos de usuarios

- 1. Propietario de locales comerciales
- 2. Transeuntes del pasaje
- 3. Vendedores ambulantes
- 4. Trabajadores de la zona

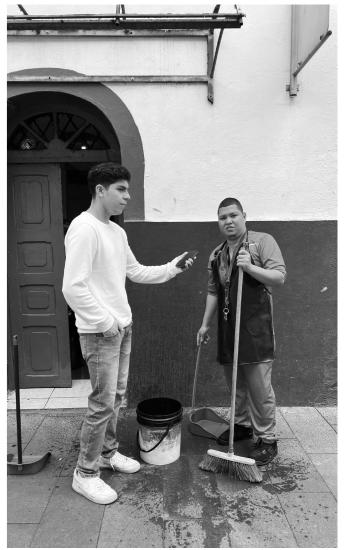


Fig 56. Entrevista en el pasaje de la plaza Hermano Miguel. Fuente: Elaboración propia

Resultados generales de las entrevistas

Número de entrevistados totales: 25 personas



Actividades y comercio

- Comercio
- Artesanías
- Actividades gastronómicas



Cultura

- Turismo
- Cultura
- Artesanías



Área verde

- Vegetación
- Árboles
- Zonas de estancia



Movilidad

- Pasajes Peatonales
- 7 onas de estancia



R. Social

- Erradir problemas drogas
- Aumentar flujo peatonal



Niños

- Zonas de recreación
- Seguridad para niños
- Zonas de juegos



Mejora física del espacio

- Estética
- Iluminación
- Vigilancia y seguridad



Vivienda

- Viviendas con patios
- Lugares cómodos para vivir
- Seguridad



Deporte

- Zonas de ejercicio
- Canchas deportivas
- Gimnasio

Conclusiones de las entrevistas

Entrevistas a transeuntes de la manzana

1.Descripción del Sector

La manzana ubicada a sur de la Plaza Cívica se encuentra subdividida por dos calles peatonales interiores, con secciones de entre 4 y 6 metros de ancho, dividiéndola en cuatro partes con morfologías diversas. Al norte, se encuentra la Plazoleta de Hermano Miguel, recientemente reacondicionada y en buen estado, junto a un edificio parcialmente abandonado de valor emergente con una superficie de 1,100 m2 en planta. En contraste, las calles interiores presentan un estado deficiente e infrautilización, lo que genera una elevada percepción de inseguridad. No obstante, en las plantas bajas existen algunos comercios.

2. Percepción Ciudadana

Los entrevistados perciben negativamente el vero Espinoza y Carlos Cueva Tamariz, debido el área y atraer nuevas inversiones. a su escasa visibilidad y la presencia de actividades ilícitas. Como consecuencia, muchas viviendas, equipamiento deportivo, actividades pieza y seguridad de los espacios existentes. Otros ciudadanos proponen la inclulúdicas y culturales.

3. Percepción de Seguridad

Los ciudadanos identifican las calles interiores zona incluyen la congestión vehicular, la falta como los puntos más inseguros del sector. La de espacios peatonales adecuados y la ausencia el uso peatonal con actividades comerciales nuevos espacios peatonales es vista como una y recreativas, y fortalecer la presencia policial. solución viable para mejorar la dinámica urbana.

4. Cualidad de la imagen y Estado de las edificaciones 7. Dinámica Comercial y Social

las edificaciones en la manzana presentan un riada y atractiva. Los ciudadanos consideran deterioro evidente. Sin embargo, reconocen el que se necesitan más negocios y servicios que valor patrimonial de la arquitectura existente y impulsen la actividad económica y social. Encoinciden en que su restauración podría mejo- tre las propuestas destacan cafeterías, restaurar la percepción del sector. La rehabilitación rantes, tiendas de productos locales, espacios de fachadas y la conservación del patrimonio culturales y centros de recreación. La activasector, especialmente las calles interiores Se- son vistas como estrategias clave para revitalizar ción comercial es vista como un factor clave

5. Uso del Espacio Público

Existe una insatisfacción generalizada con los 8. Vivienda y Habitabilidad personas evitan transitar por estos espacios, lo espacios públicos del sector. La falta de man- Existen opiniones divididas sobre la posique incrementa la sensación de inseguridad. tenimiento, equipamiento y actividades hace bilidad de habitar el sector. Algunos en-En los talleres y entrevistas realizadas duran- que estos lugares sean poco atractivos para trevistados consideran que la zona podría te el proceso de socialización, se identificó un la comunidad. Los ciudadanos proponen la ser atractiva si se mejoran aspectos como consenso sobre la necesidad de revitalizar la creación de plazas, áreas verdes, parques con la seguridad, el mantenimiento de las cazona mediante la generación de nuevos usos. juegos infantiles y espacios de esparcimiento lles. Otros, en cambio, mencionan que pre-Se propuso la ocupación de los predios vacan- para todas las edades. Además, sugieren in- fieren vivir en áreas más alejadas del centro tes con un edificio de uso mixto que incluya corporar mobiliario urbano y mejorar la lim- debido al ruido y la falta de espacios verdes.


6. Movilidad y Accesibilidad

Los principales problemas de movilidad en la

baja circulación de personas y la falta de vigi- de accesibilidad universal. Se destaca la necesilancia han propiciado la presencia de individuos dad de mejorar las veredas, implementar cruces que utilizan el espacio para actividades ilícitas. seguros y reducir la circulación de vehículos en Para mejorar la seguridad, los entrevistados su- ciertas áreas para fomentar un entorno más amigieren incrementar la iluminación, fomentar gable para peatones y ciclistas. La generación de

La mayoría de los entrevistados considera que El sector carece de una oferta comercial vapara mejorar la seguridad y vitalidad del sector.


sión de parques, guarderías, centros juveniles, bibliotecas y espacios deportivos.

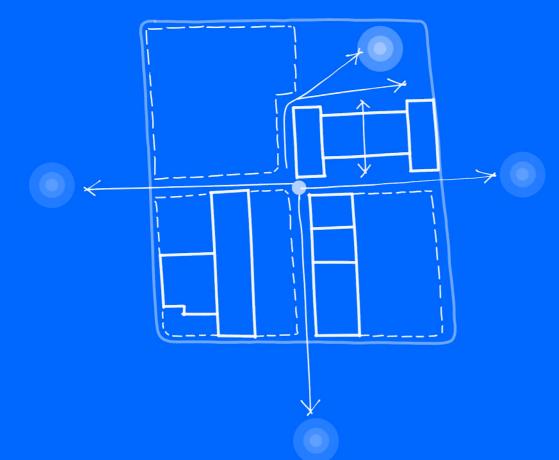

ESTRATEGIAS URBANO-ARQUITECTONICAS

Estado actual de la manzana


Estado actual de la manzana y dimensiones

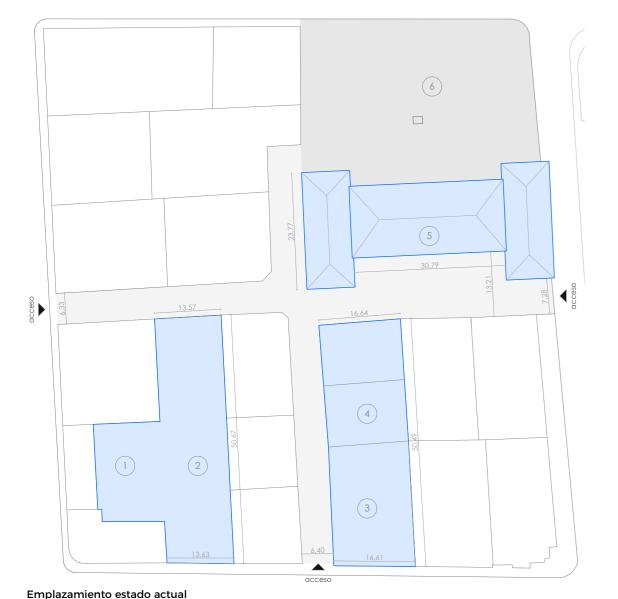

- 1. Parqueadero privado del hotel
- 2. Aparcamiento privado 1
- **3.** Aparcamiento privado 2
- 4. Solar privado
- 5. Edificio cultural (abandonado)
- 6. Plaza principal
- O Áreas a intervenir
- Circulaciones

Zonificación propuesta

Propuesta urbana - arquitectónica

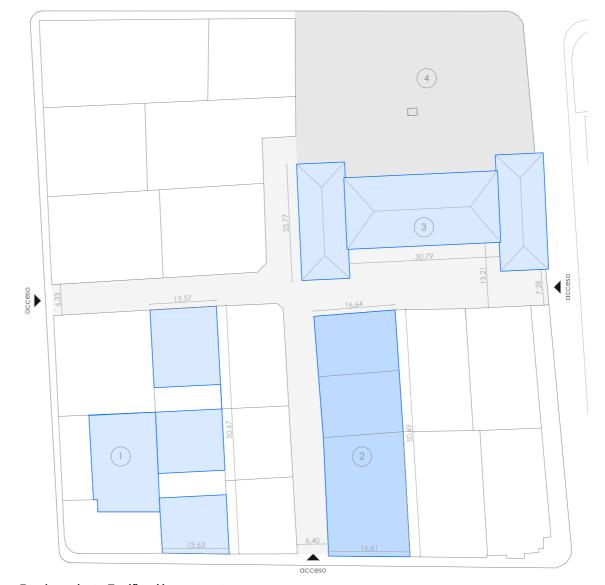

Emplazamiento Zonificación propuesta Escala 1:750

2. Equipamiento deportivo

1. Vivienda de mediana altura

3. Casa Patrimonial con uso comercial y de artesanías.


4. Restauración de espacio público


O Áreas a intervenir

O Circulaciones

Morfología de la manzana

Propuesta urbana - arquitectónica

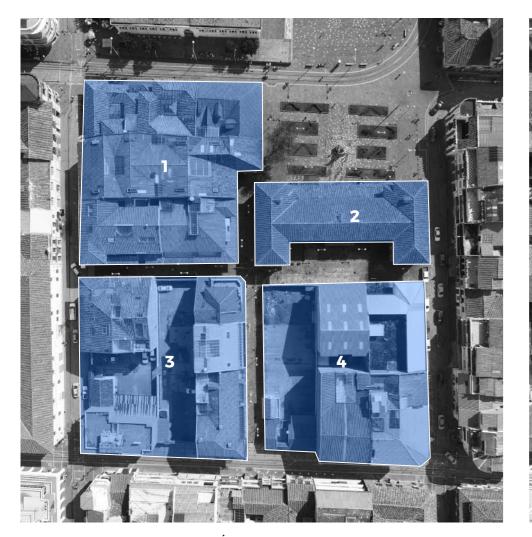

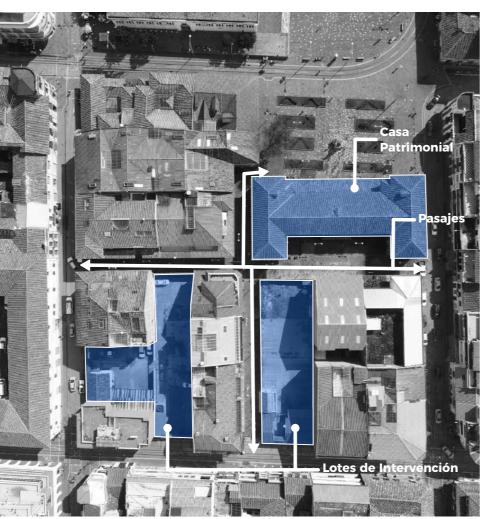


MORFOLOGÍA DE LA MANZANA

ZONAS DE INTERVENCIÓN

Fig 60. Emplazamiento de la manzana plaza Hermano Miguel.junto a la morfología de la manzana y las zonas de intervención. Fuente: Elaboración propia

Zonificación propuesta de intervención

Propuesta urbana - arquitectónica

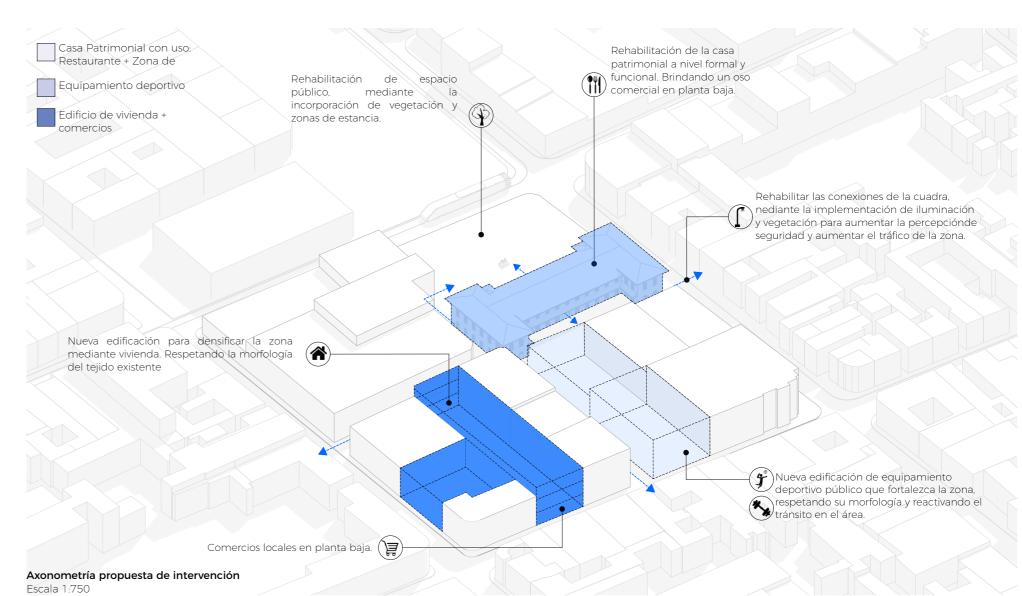

Estrategias Arquitectónicas

Propuesta urbana - arquitectónica



Aumento de la densificación de la cuadra mediante vivienda de mediana altura.



Implementación de áreas verdes debido a la escacezen la cuadra y en cuadras aledañas.



Creación de áreas de estancia y recreativas que se adapten al entorno.



Mayor percepción de seeguridad gracias a la falta de puntos ciegos en la zona.



Implemento de zonas comerciales para el uso de artesanos del lugar.



Cohesión social debido a la interacción de personas en espacios recreativos.

Programa arquitectónico

Propuesta urbana - arquitectónica


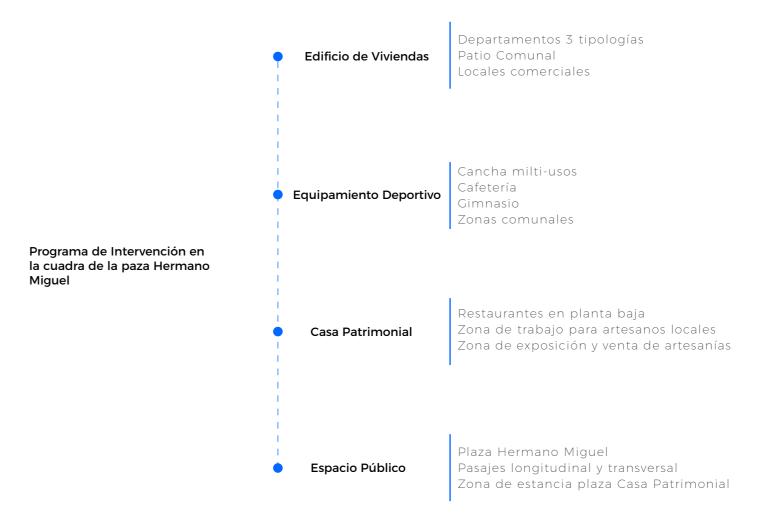


Fig 01: Organigrama funciona del programa arquitectónico Fuente: Elaboración propia (2025)


Anteproyecto arquitectónico




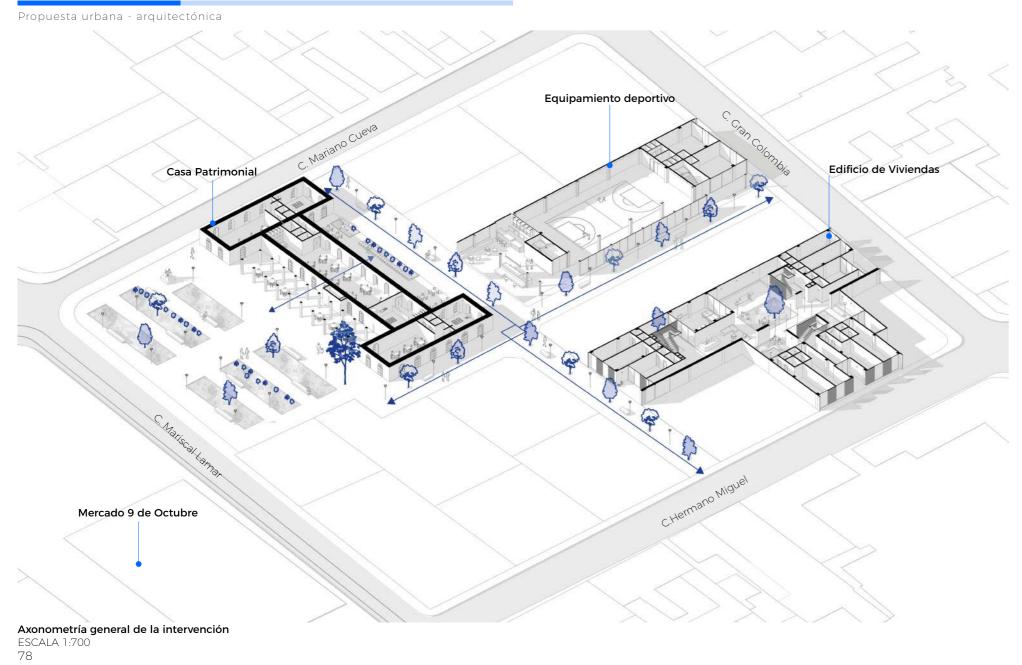


Emplazamiento planta de cubiertas Escala 1:750



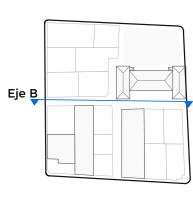

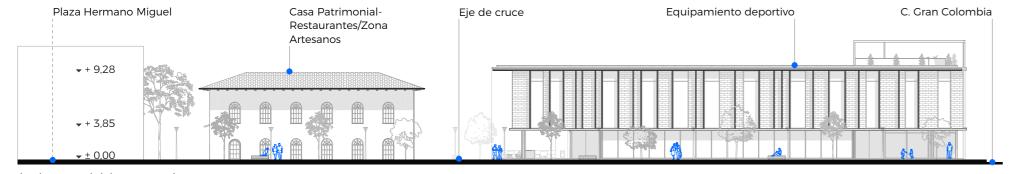

Alzado General del Proyecto Eje A Escala 1:400

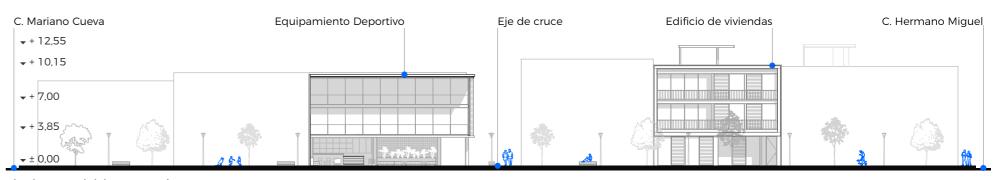

Alzado General del Proyecto Eje B Escala 1:400



Fig 62. Perspectiva aérea emplazamiento estado actual de la manzana plaza Hermano Miguel. Fuente: Felipe Cobos (2023)



-ig 63. Perspectiva aerea proyecto de intervención de la manzana plaza Hermano Miguel. Fuente: Elaboración propia

Edificio de viviendas

Propuesta urbana - arquitectónica





- **01** Locales Comerciales
- 02 Recepción
- 03 Zona Comunal



PLANTA BAJA - EDIFICIO VIVIENDAS ESCALA 1:350




04 Tipología 1: 3 habitaciones / 125m2


05 Tipología 2: Suite / 55m2


06 Tipología 3: 2 habitaciones / 93m2




PLANTA ALTA TIPO - EDIFICIO VIVIENDAS ESCALA 1:350 PLANTA DE TERRAZAS - EDIFICIO VIVIENDAS ESCALA 1:350

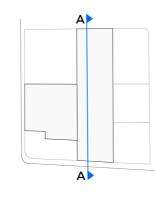

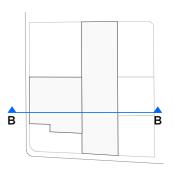


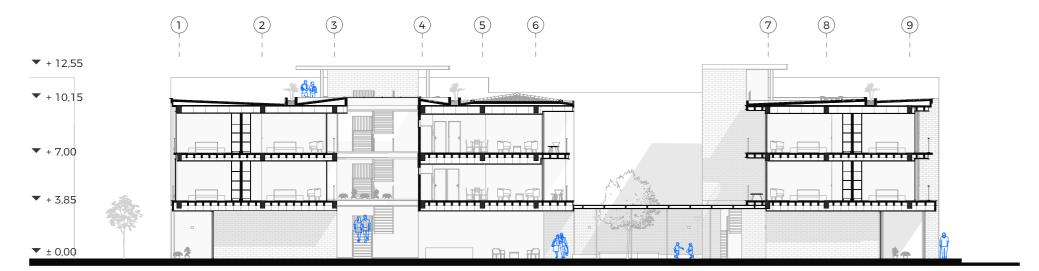


SECCIÓN LONGITUDINAL DEL PROYECTO A-A ESCALA 1:250

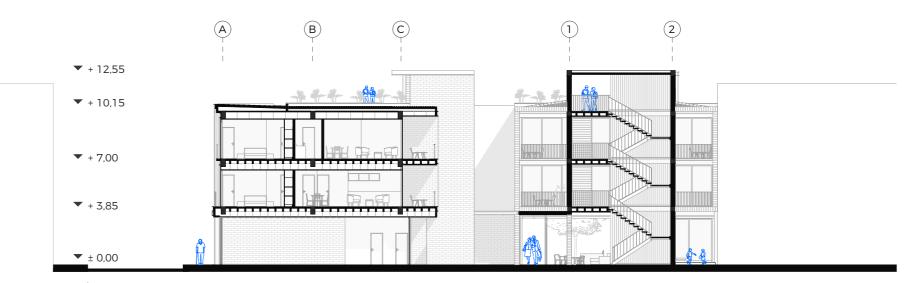

SECCIÓN TRANSVERSAL DEL PROYECTO B-B ESCALA 1:250

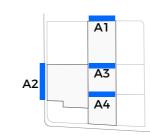


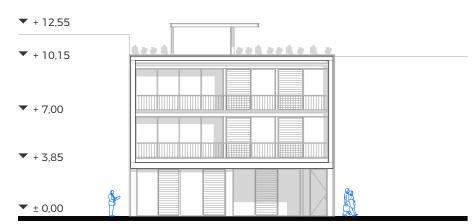

ALZADO A1 FRONTAL ESCALA 1:250

+ 12,55 40040404040000000000000 **+** 10,15 **+** 7,00 **+** 3,85 ▼ ± 0,00

ALZADO A3 INTERNO ESCALA 1:250

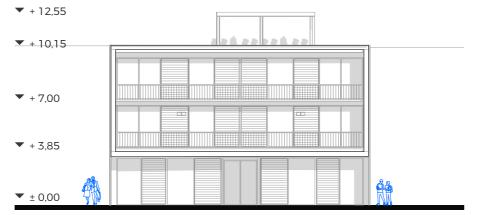


ALZADO A2 LATERAL ESCALA 1:250





ALZADO A4 INTERNO ESCALA 1:250



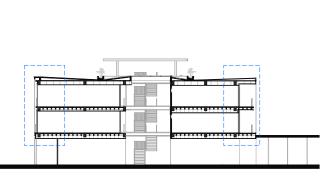

DETALLES CONSTRUCTIVOS - CUBIERTA Y ENTREPISOSESCALA 1:30
92

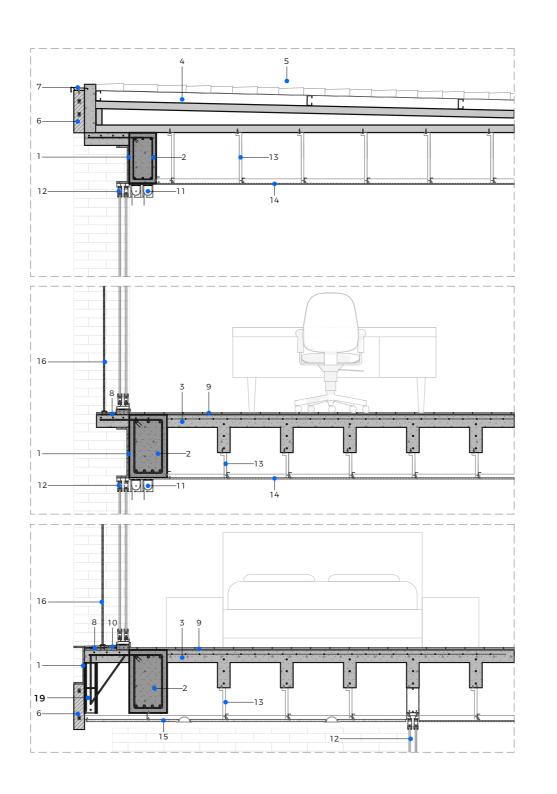


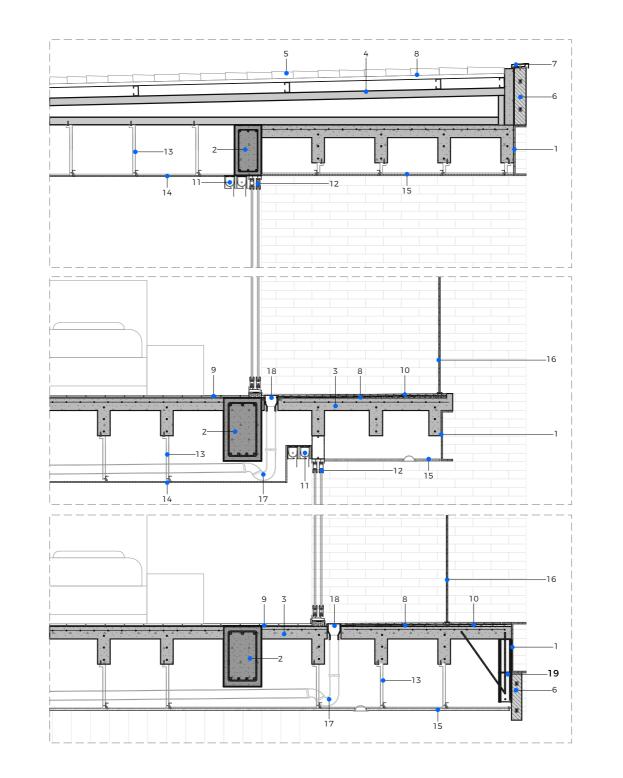

- 1 Viga de Cierre Acero cortén 300x100mm
- **2** Viga Principal Hormigón armado fc´240Kg/cm2 300x500mm
- 3 Losa con casetones Hormigón armado fc´240Kg/cm2 - malla electrosoldada R84 -10cmx 20cm x 10cm
- 4 Correa tipo G Acero 150mm x 500mm
- 5 Teja artesanal Arcilla 315mm x 150mm
- 6 Ladrillo artesanal Arcilla 30cm x 10cm x 6cm
- 7 Goterón Acero Galvanizado 5cmx3cm
- 8 Lámina impermeabilizante ChovaPLAST
- 9 Porcelanato GRAIMAN Deck Honey
- 10 Ladrillo artesanal 10cmx10cmx5cm
- 11 Cortinero Aluminio 15x20cm
- 12 Ventana Corrediza Aluminio
- 13 Estructura Cielo Raso Track y Stud Acero Galvanizado
- 14 Gypsum Drywall 122x144cm/ e=12,7mm Acabado Pintura balnca
- 15 Cielo raso tablero madera 240x120 cm/ e=1,8cm - Acabado lacado
- 16 Barandal Acero inoxidable
- 17 Bajante de aguas Iluvias Tuvo PVC 110mm
- 18 Sumidero Acero inoxidable 15x15cm
- 19 Bloque de hormigón 10x20cm





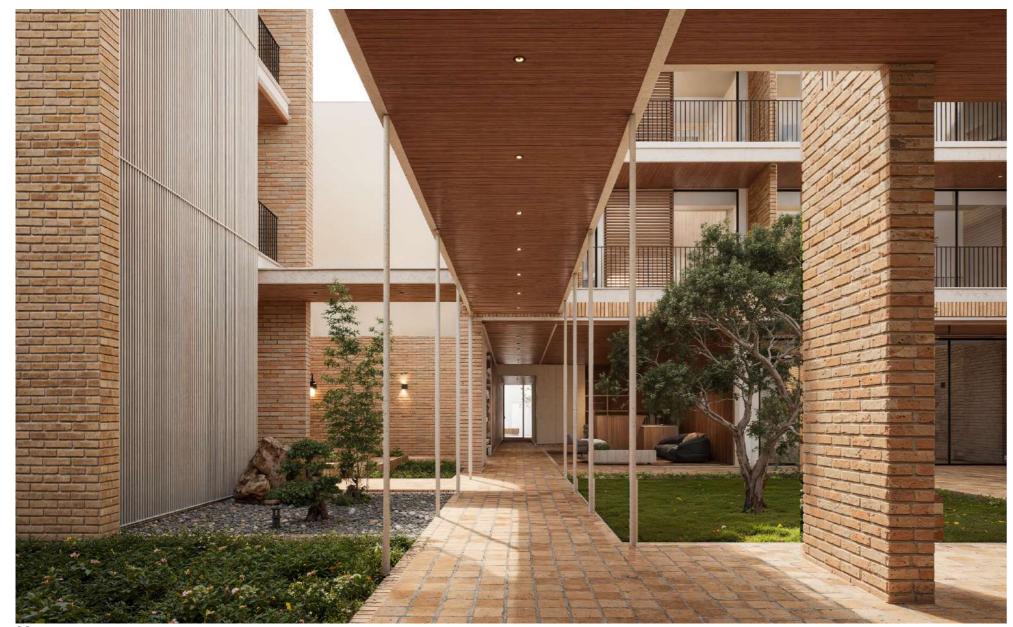





Casa Patrimonial

Propuesta urbana - arquitectónica




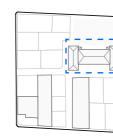


- 01 Rstaurantes
- 02 Zona de estancia pública

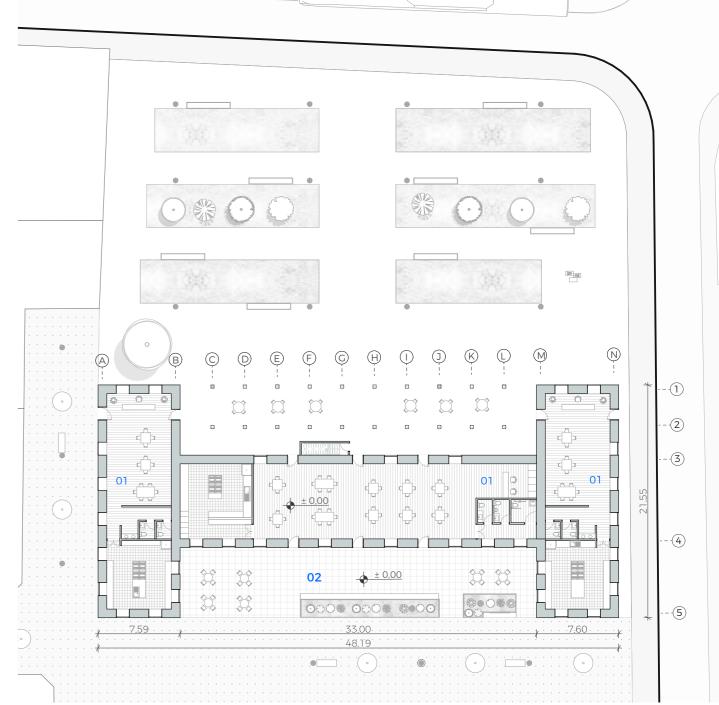

PLANTA BAJA - CASA PATRIMONIAL ESCALA 1:350

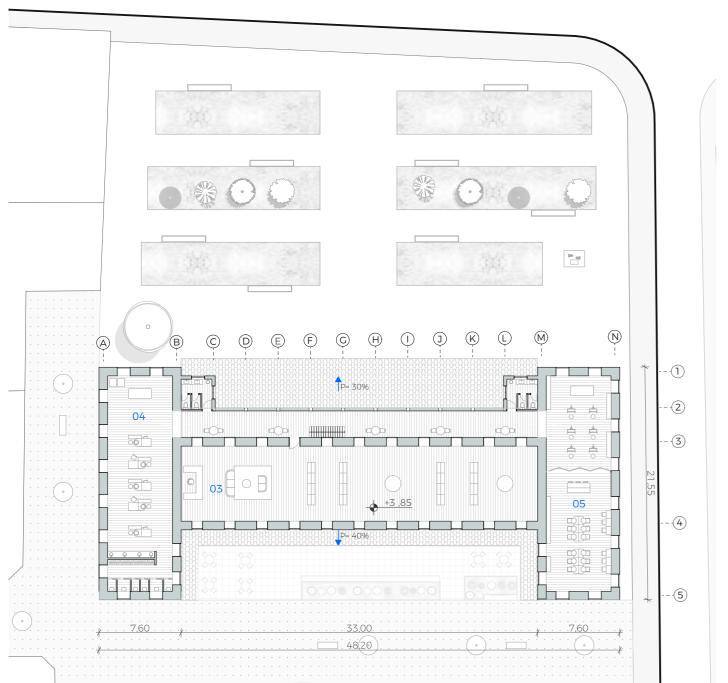


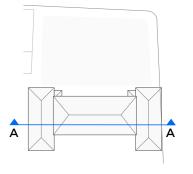

03 Galería de Artesanías


04 Zona de trabajo artesanos 1


05 Zona de trabajo artesanos 2

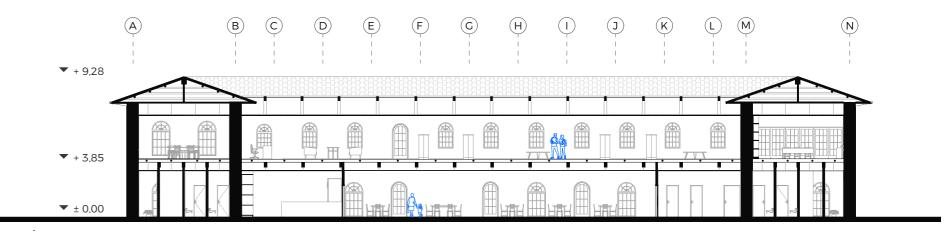


SECCIÓN LONGITUDINAL DEL PROYECTO A-A ESCALA 1:250

PLANTA ALTA - CASA PATRIMONIAL ESCALA 1:350

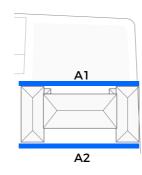


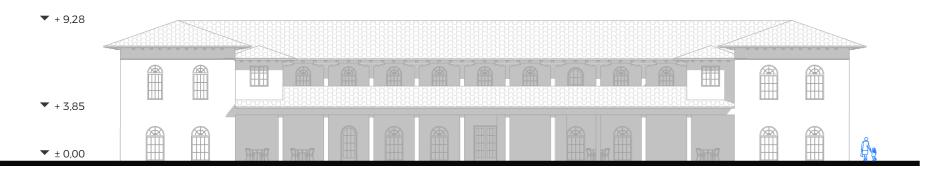


ALZADO A1 FRONTAL ESCALA 1:250

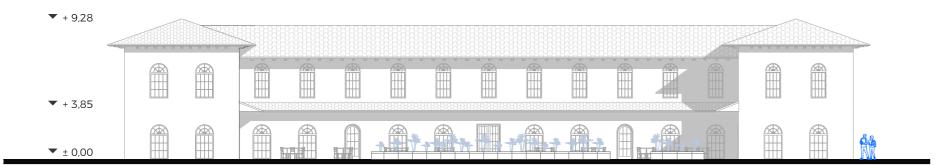

ALZADO A2 POSTERIOR ESCALA 1:250

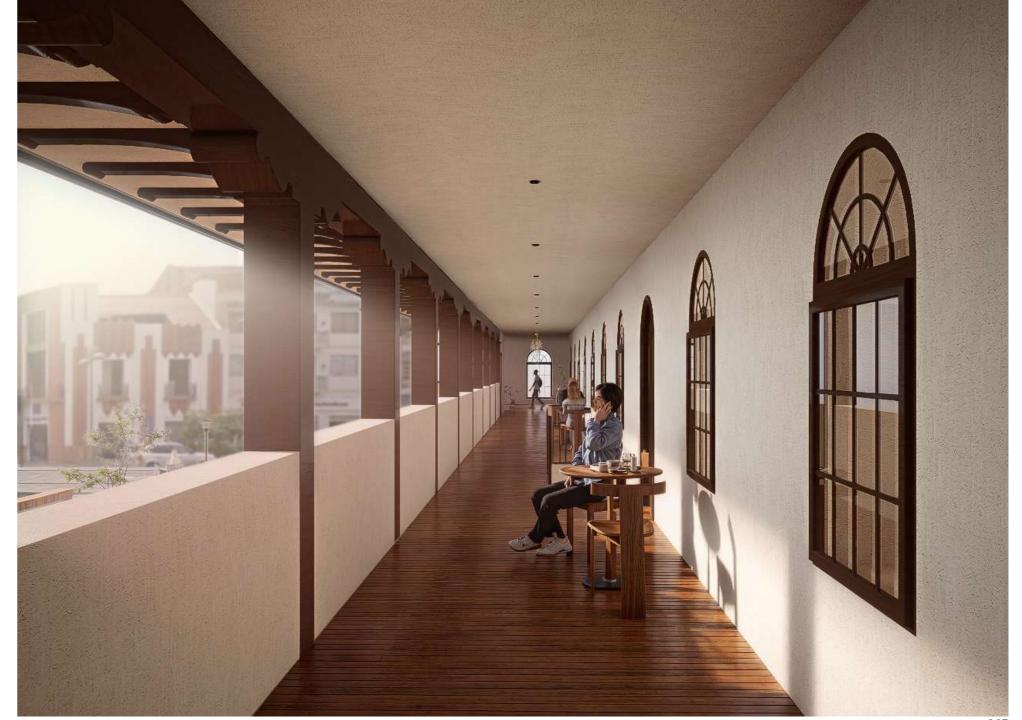

- 1 Muro portante Adobe 80cm espesor acabado empastado y pintura blanca
- 2 Viga Madera estructural 20x30cm
- **3** Viga secundaria- Madera estructural 20x10cm
- **4** Viga cubierta- Madera estructural 15x10cm
- 5 Viga cubierta- Madera estructural 10cm diámetro
- **6** Estructura cubierta- Madera estructural 15x10cm
- 7 Teja artesanal Arcilla 315mm x 150mm
- 8 Canal de aguas lluvias acero galvanizado
- 9 Dintel Madera estructural acabado pulido y lacado
- 10 Viga secundaria Madera estructural -15cm diámetro
- 11 Estructura Cielo Raso Track y Stud Acero Galvanizado
- 12 Gypsum Drywall 122x144cm/ e=12,7mm Acabado Pintura balnca
- 13 Piso duelas de madera acabado lacado 10x150cm e=3cm
- 14 Cámara de aire
- **15** Ventana Carpintentería de madera acabado lacado
- **16** Zócalo y cimientos hormigón cilópeo

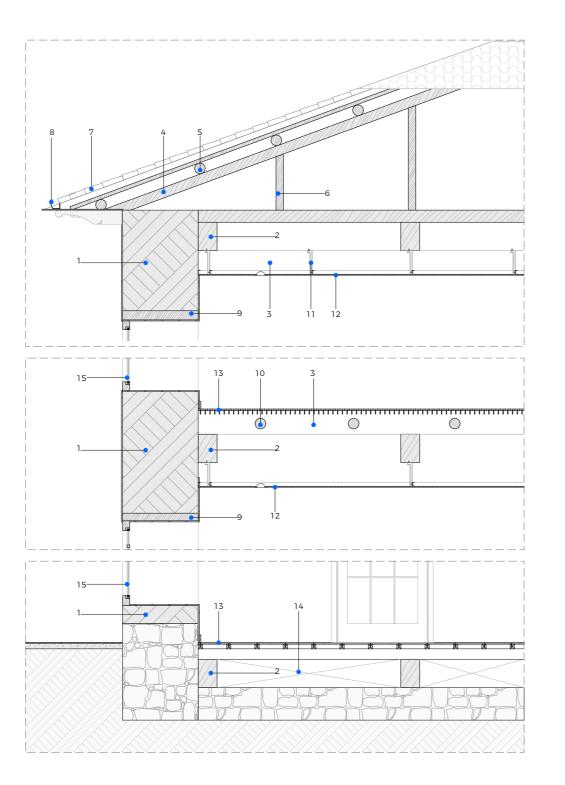





Equipamiento deportivo

Propuesta urbana - arquitectónica




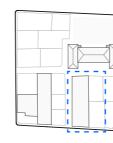

- **01** Cafetería
- 02 Cancha multiusos
- **03** Locales Comerciales

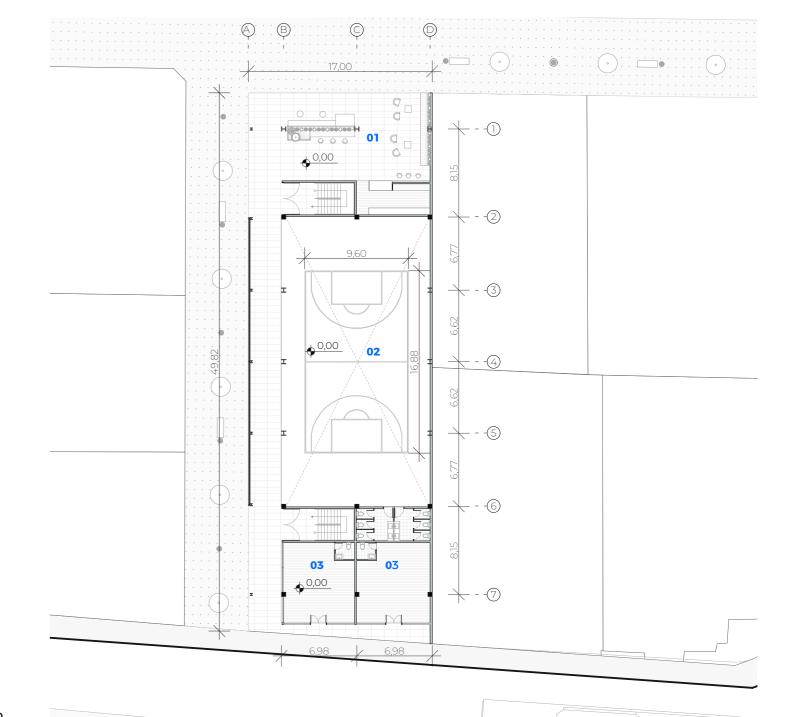

PLANTA BAJA - EQUIPAMIENTO DEPORTIVO ESCALA 1:350

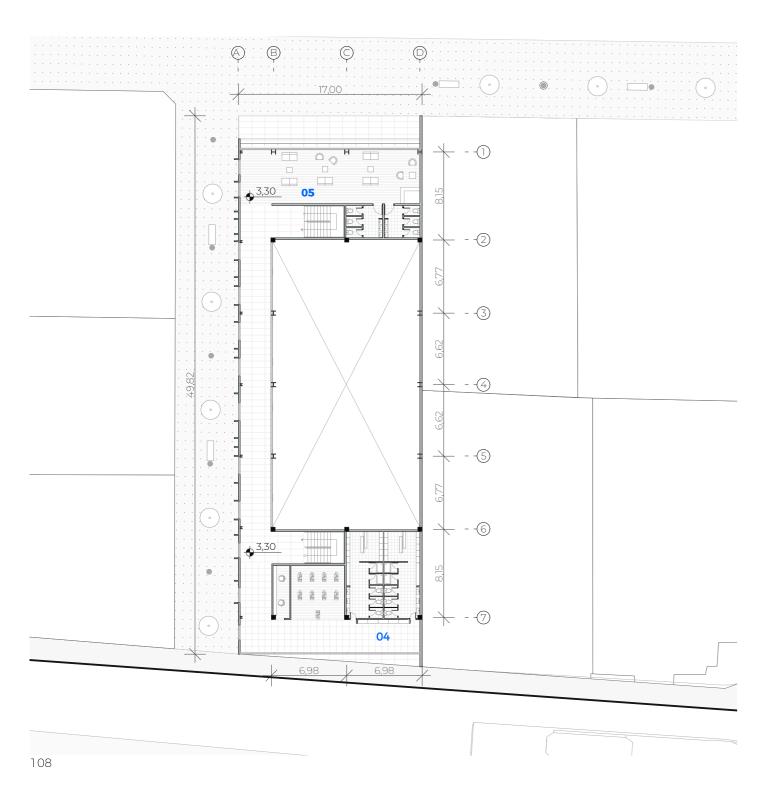


04 Gimnasio

05 Cafetería - Zona de Estancia


04 Gimnasio


05 Zona Comunal

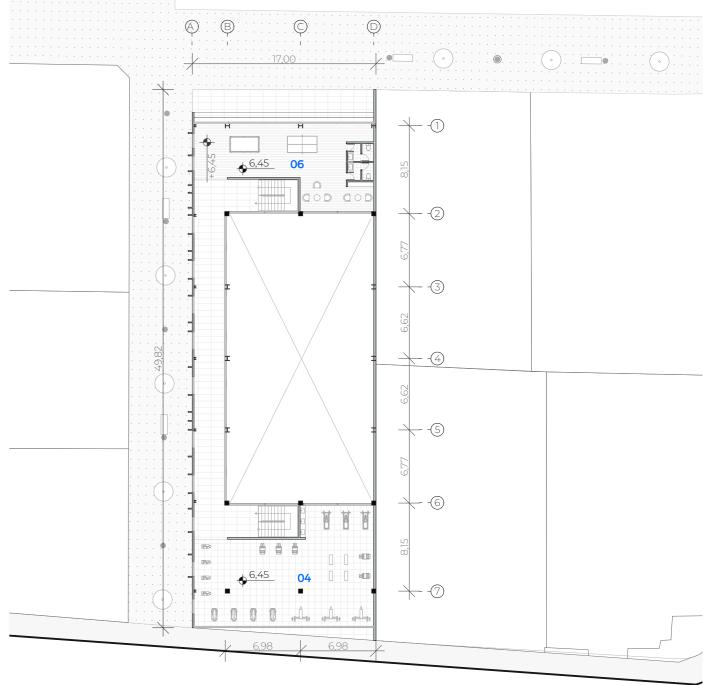

PLANTA ALTA - EQUIPAMIENTO DEPORTIVO ESCALA 1:350

SEGUNDA PLANTA ALTA - EQUIPAMIENTO DEPORTIVO ESCALA 1:350

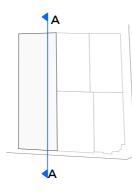


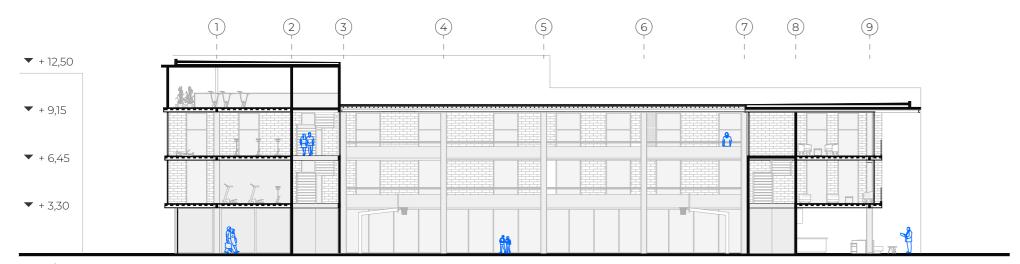

SECCIÓN LONGITUDINAL DEL PROYECTO A-A ESCALA 1:250





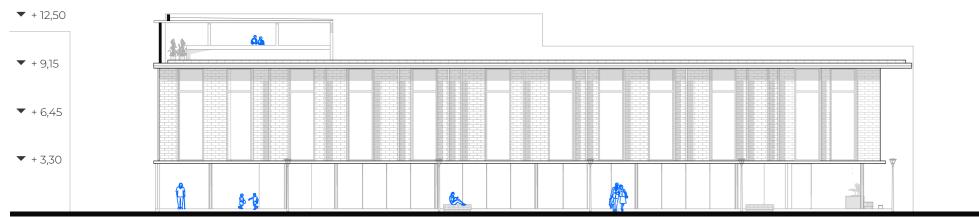


ALZADO A1 LATERAL ESCALA 1:250




ALZADO A2 FRONTAL ESCALA 1:250




- 1 Goterón Acero Galvanizado 5cmx3cm
- 2 Teja artesanal Arcilla 315mm x 150mm
- 3 Lámina impermeabilizante ChovaPLAST
- 4 Losa placa colaborante Hormigón armado fc´240Kg/cm2
- 5 Viga de Cierre Acero cortén 300x100mm
- 6 Cielo raso tablero madera 240x120 cm/ e=1,8cm - Acabado lacado
- **7** Viga secundaria Acero 2 perfiles G
- 8 Estructura Cielo Raso Track y Stud Acero Galvanizado
- 9 Ventana Corrediza Aluminio
- 10 Viga Principal Acero 2 perfiles G
- 11 Viga Principal Acero 2 perfiles G
- 13 Porcelanato GRAIMAN Deck Honey
- 14 Hormigón de pendeinte
- **15** Barandal de vidrio
- **16** Tablero de fibrocemento acabado hormigón

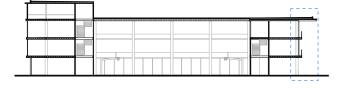

DETALLES CONSTRUCTIVOS - CUBIERTA Y ENTREPISOSESCALA 1:40

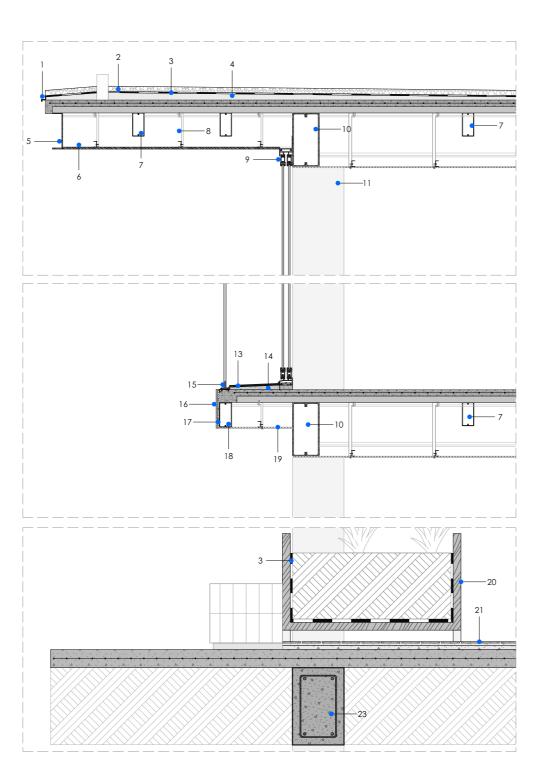

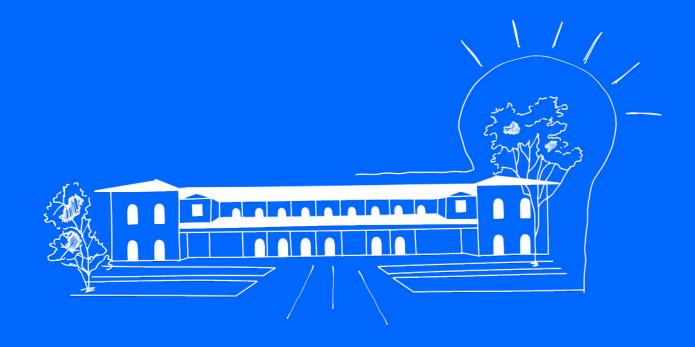

CONCLUSIONES

Conclusiones

Propuesta urbana - arquitectónica

zada, fragmentada, y deteriorada, tanto en términos físicos como sociales. Este abandono no Asimismo, el análisis de obras referentes permisolo compromete su valor patrimonial y urbano, tió comprender que la regeneración urbana exisino que también afecta la calidad de vida de tosa no depende únicamente de intervenciones sus usuarios y limita su potencial como espa- físicas, sino también de comprender el entorno,


A través del análisis exhaustivo del estado actual las encuestas, entrevistas y observaciones reade la manzana y su unidad de paisaje, fue posi- lizadas durante el proceso metodológico enrible identificar problemas clave como la escasa quecieron sustancialmente la propuesta, ya que densificación, el predominio del uso vehicular permitieron identificar percepciones, aspiraciosobre el peatonal, la inseguridad, el deterioro nes y temores de los usuarios reales del espacio. de fachadas, la falta de áreas verdes y la ausencia de espacios públicos adecuados para la En conclusión, el diseño de este anteproyecto estancia. Estos elementos, en conjunto, han ge- no solo plantea soluciones arquitectónicas, sino nerado una ruptura en la conectividad urbana, que ofrece una estrategia replicable para interdebilitando el tejido social y urbano del sector. venir otras manzanas en el Centro Histórico de

cialmente inclusiva y respetuosa del contexto dos.


Este anteproyecto de graduación ha permitido histórico. El anteproyecto planteado busca deevidenciar la urgente necesidad de intervenir volverle a la manzana su carácter articulador y de manera integral la manzana ubicada en la convertirla en un espacio activo, seguro, habi-Plaza Hermano Miguel, en el Centro Histórico table y ambientalmente responsable. Para ello, de Cuenca. A pesar de su estratégica ubicación se propuso integrar áreas verdes, crear pasajes como nodo de conexión entre hitos urbanos peatonales accesibles, generar vivienda con un importantes como el Mercado 9 de Octubre, enfoque mixto, y activar los bordes mediante la Plaza Rotary y el Colegio Febres Cordero, la usos comerciales de pequeña escala, responmanzana se encuentra actualmente subutili- diendo a las dinámicas actuales de la zona.

cio articulador dentro de la ciudad histórica. integrar a los actores locales y trabajar desde una visión a escala humana. En este sentido,


Cuenca que enfrentan problemáticas similares. La propuesta de rehabilitación se enfocó en A través de la integración del patrimonio con tres ejes fundamentales: la densificación con- nuevas dinámicas de densificación y espacio trolada, la incorporación de espacio público público, se busca sentar un precedente sobre de calidad, y la restauración de la casa patri- cómo la arquitectura puede ser un agente de monial de valor A, con el objetivo de revitali- cambio en la construcción de una ciudad más zar la manzana desde una visión sostenible, so- habitable, conectada, segura y digna para to-

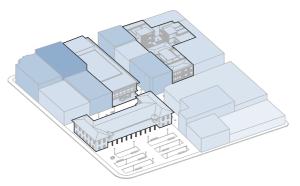

Resaltar el patrimonio

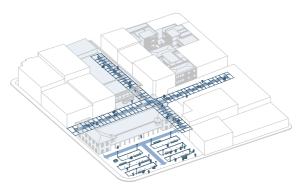

Conexiones y flujo peatonal

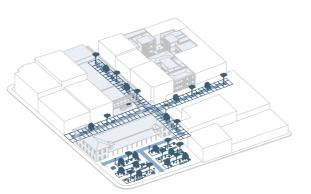

Suelo permeable y verde urbano

1.Resaltar el patrimonio

La propuesta pone en valor las edificaciones patrimoniales existentes, reconociéndolas como elementos clave para mantener la identidad histórica y cultural del sector, integrándolas armónicamente al nuevo tejido urbano.

2. Densificación

diante nuevas viviendas multifamiliares, que zas y pasajes restaurados donde puecongestión.

3. Suelo permeable

La intervención incluye áreas verdes y pa- La propuesta contempla mobiliario urbano y viendo un desarrollo urbano más sostenible. facilidad de uso.

4. Percepción de seguridad

por parte de los ciudadanos.

5. Potencializar el comercio

pondan a las necesidades de los habitantes. integración del proyecto con el entorno.

6. Cohesión social

El diseño promueve espacios públicos de calidad que invitan a la interacción entre vecinos y visitantes, fortaleciendo el sentido de comunidad y pertenencia entre los diferentes actores sociales.

7. Potenciar actividades culturales de la zona

Se plantea una densificación controlada me- Se priorizan espacios versátiles como plapermiten el aprovechamiento eficiente del sue- dan desarrollarse eventos culturales, arlo sin sacrificar la calidad del entorno ni generar tísticos y comunitarios, revalorizando las tradiciones locales y fomentando la vida barrial.

8. Ergonomía


vimentos permeables que favorecen la in- recorridos peatonales que responden a las difiltración del agua lluvia, ayudando a mensiones y necesidades del cuerpo humano, mitigar problemas de escorrentía y promo- garantizando confort, accesibilidad universal y

8. Escala humana

A través de una mejor iluminación, fachadas ac- La intervención se diseña desde la experiencia tivas, control visual y diseño de espacios abier- del usuario a pie, privilegiando la cercanía, la tos bien definidos, se mejora la percepción de visibilidad, la proporción adecuada de los ediseguridad en el entorno, incentivando su uso ficios y la apropiación del espacio por parte de las personas.

8. Potenciar conexiones de ejes

Se generan nuevas oportunidades comer- Se articulan los diferentes pasajes, calles y acciales a nivel de planta baja y en áreas es- cesos de la manzana con los ejes estructurantes tratégicas, con el objetivo de dinamizar la del barrio, facilitando la conectividad peatonal economía local y ofrecer servicios que res- y vehicular, y mejorando la fluidez urbana y la

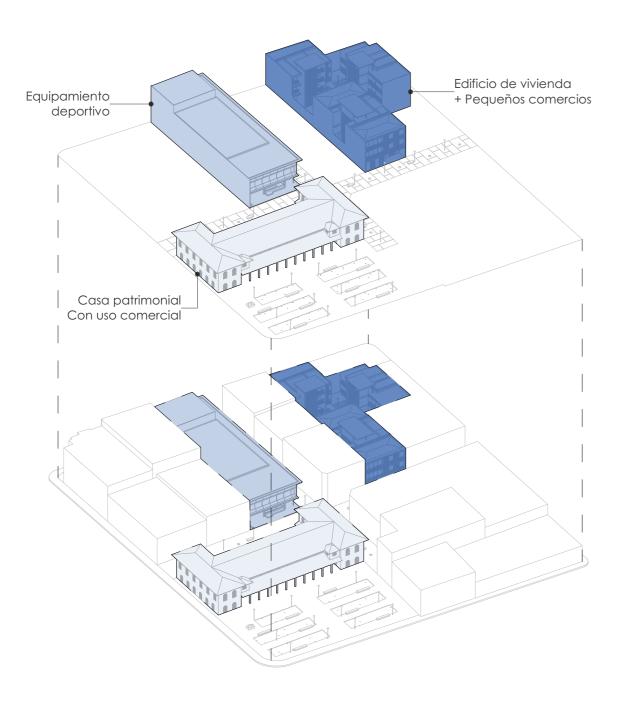

BIBLIOGRAFÍA

Bibliografía

Artículos - Libros

124

Achig, M. C., Paredes, M. C., & Barsallo, M. G. (2016). Estudio y propuestas de color para la arquitectura del Centro Histórico de Cuenca - Ecuador. ESTOA, 5(8). 10.18537/est.v005.n008.08

Alvarez, M. (2016). Como la restauración de edificaciones patrimoniales promueve la innovación en planificación urbana (Universidad Politécnica de Valencia ed.) [Máster Universitario en Cultura Científica y de la Innovación.]. DIGITAL.CSIC. http://hdl.handle.net/10261/162718

Cabrera, V., & Valiente, E. (2020). Revitalizar el patrimonio arquitectónico en desuso. Quiroga. Revista De Patrimonio Iberoamericano, 3(18), 38-51. https://doi.org/10.30827/quiroga.v0i18.0003

Carrión, F. (2001). Centro histórico: relación social, globalización y mitos (A. Calvo, Compiler). CEJA (Centro de Estudios Jurídicos y Ambientales).

García, N. (1997). Imaginarios urbanos. Eudeba. https://www.jstor.org/sta-ble/43163343

Gehl, J. (2011). Life Between Buildings: Using Public Space. Island Press. https://archive.org/details/lifebetweenbuild0000gehl

Minutoli, G. (2012). Ciudad, arquitecturas y restauraciones, problemas de conservación de los cascos históricos. Informes de la Construcción, 64(EXTRA), 23-34. https://doi.org/10.3989/IC.11.074

Pereira, A., & Veldpaus, L. (2013). Capacidad cultural: En busca de la tolerancia al cambio en el patrimonio construido. Delft Digital Press. https://www.researchgate.net/publication/260036563_Tolerance_for_change_in_the built environment what are the limits

Rey, J., & Tenze, A. (2018). La participación ciudadana en la gestión del patrimonio urbano de la ciudad de Cuenca (Ecuador). ESTOA, 7(14), 129-141. 10.18537/est.v007.n014.a10

Rossi, A. (1982). The Architecture of the City. The MIT Press. https://mo-noskop.org/images/1/16/Rossi_Aldo_The_Architecture_of_the_City_1982_OCR_parts_missing.pdf

Sitios Web

Alcaldía de Cuenca Ecuador. (2024). Plan parcial especial de áreas históricas y patrimoniales [Resumen ejecutivo de dirección general de áreas históricas y patrimoniales]. Alcaldía de Cuenca. https://www.cuenca.gob.ec/content/socializacion-plan-parcial-especial-de-las-areas-historicas-y-patrimoniales-cuenca-0

Cuenca Red. (2016). Percepción ciudadana [Diagrama explicativo respecto a la percepción ciudadana en la plaza Hermano Miguel]. Cuenca, Ecuador. https://ecosistemaurbano.com/es/cuenca-red-public-space-reactivation-in-ecuador/

Generalitat Valenciana. (2018). Plan de Acción Territorial de la Infraestructura Verde del Litoral de la Comunitat Valenciana (PATIVEL) [Estudio de Paisaje del PATIVEL - 02. Caracterización del paisaje]. GVA. https://mediambient.gva.es/auto/planes-accion-territorial/PATIVEL/06%20Estudio%20 de%20paisaje/Estudio%20de%20Paisaje_02_Caracterizaci%C3%B3n%20 del%20paisaje_2.pdf

INPC, Centro Documental. (1975). Fotografía de la plaza cívica en el mercado 9 de Octubre [Álbum fotográfico de Manuel Jaramillo Malo]. Cuenca, Ecuador. https://www.cuenca.gob.ec/sites/default/files/publicaciones/De%20San%20Agust%C3%ADn%20y%20Surrupamba%20al%20barrio%20Nueve%20de%20Octubre_compressed.pdf

ONU. (2011). Recomendación sobre el paisaje urbano histórico [resolución oficial adoptada por la UNESCO]. Unesco World Heritage Centre. https://whc.unesco.org/uploads/activities/documents/activity-638-100.pdf

TO.16537/eSt.v007.fl014.d10

Imágenes

Fig. 01, 03, 35, 44, 45, 47, 48. Cobos, F. (2023). Plaza Hermano Miguel [Fotografías aéreas de la plaza]. Cuenca, Ecuador.

Fig.04. Achig, M. C., Paredes, M. C., & Barsallo, M. G. (2016). Estudio y propuestas de color para la arquitectura del Centro Histórico de Cuenca - Ecuador. [Cala de prospección en pared en la edificación ubicada en la calle Honorato Vásquez 7-36 entre Borrero y Luis Cordero]ESTOA, 5(8). 10.18537/est.v005.n 008.08

Flg.05. Diaz, M. (1962). Escuela Cornelio Merchán [Fotografía exterior de la escuela Cornelio Merchán antes del incendio]. Fotografía Patrimonial. http://fotografíapatrimonial.gob.ec/web/qu/galeria/element/14256

Fig.06, 16-20, 30. Bienal Internacional de paisatge Barcelona. (2019). Jardín interior de manzana de l'Eixample Agustí Centelles [Fotografía, perspectivas y diagramas explicativos]. Bienal Internacional de paisatge Barcelona. https://landscape.coac.net/jardin-interior-de-manzana-del-eixample-agusti-centelles

Fig.07. Bagué, A. (2003). Centro de servicios sociales de los barrios Dreta y Fort Pienc [Fotografía basada en el espacio público de la zona]. OAB. https://ferrater.com/es/project/centro-de-servivios-sociales-de-los-barrios-dreta-y-fort-pienc/

Fig.08. Harquitectes. (2022). Viviendas sociales 1737 [Fotografía de la fachada forntal del edificio]. Barcelona, España. https://www.harquitectes.com/es/proyectos/gava-1737/

Fig.10. Arnau, D. (2017). Edificio Emiliano Zapata [Fotografía de la fachada frontal del edificio]. ARQA. https://arqa.com/arquitectura/emiliano-zapata-167.html

Fig.11. Bicubik. (2018). Casas del Ciprés [Fotografía de la perspectiva interior]. Bicubik fotografía de arquitectura. https://www.bicubik.photo/pro-

jects/casas-del-cipres/

Fig.12. Navarro, J. (2021). Edificio Héroes 227 [Fotografía de la perspectiva interior del edificio]. Archdaily. https://www.archdaily.cl/cl/971680/edificio-heroes-227-arqmov-workshop

Fig.13. Bernardó, J. (n.d.). Interior de manzana "Waldorf" [Fotografía de la perspectiva interior de la manzana]. Barcelona, España. https://www.archdaily.cl/cl/609630/centro-de-servicios-sociales-archivo-municipal-y-recuperacion-interior-de-manzana-waldorf-conxita-balcells-associats

Fig.14. Hevia, J. (2023). Edificio SFJ6 [Fotografía de la perspectiva interior del edificio]. Archdaily. https://www.archdaily.cl/cl/609630/centro-de-servicios-sociales-archivo-municipal-y-recuperacion-interior-de-manzana-waldorf-conxita-balcells-associats

Fig.21-24. Rojas, J. A. (2018). Edificio Bonpland [Fotografía de la fachada frontal del edificio]. Revista PLOT. https://revistaplot.com/bonpland-2169/

Fig.25-29, 31. Bicubik. (2017). Casa del Nogal [Fachada exterior, perspectiva aérea, perspectiva interior]. Bicubik fotografía de Arquitectura. https://www.bicubik.photo/projects/casa-del-nogal-cuenca/

Fig.41-43. INPC, Centro Documental. (1975). Fotografía de la plaza cívica en el mercado 9 de Octubre [Álbum fotográfico de Manuel Jaramillo Malo]. Cuenca, Ecuador. https://www.cuenca.gob.ec/sites/default/files/publicaciones/De%20San%20Agust%C3%ADn%20y%20Surrupamba%20al%20barrio%20Nueve%20de%20Octubre_compressed.pdf

Fig.46. Archivo BAQ. (1990). INTERVENCIÓN URBANA INTEGRAL EN EL BA-RRIO 9 DE OCTUBRE DE CUENCA [Fotografía de la perspectiva aérea de la zona de descarga del mercado 9 de Octubre. Fuente: Archivo fotográfico de Adriano Merchán]. Arquitectura Panamericana.



Anexos

Transcripción de entrevistas

1. Manuel Tacuri

Edad: 29 años

Actividad: Salía de comprar en el mercado 9 de Que tenga patio o algo de luz, porque muchas paso, por lo general en ciertos callejones. Octubre.

¿Qué lugares del sector considera más inseguros v por qué?

ve medio solitario justo en la parte de la cons-

¿Qué opina del estado actual de las edificaciones en la manzana?

Algunas casas se ven bien cuidadas, pero otras **Edad:** 43 años ya están viejas y sin mantenimiento... parece Actividad: Se dirigía a realizar trámites munique nadie vive ahí.

en la manzana?

Un parque con bancas para poder descansar, Hay ciertas esquinas donde no existe buena comer algo o esperar sin estar parado. No se iluminación en la noche. La falta de patrullaje 3. Fernando Robles ven lugares para niños ni para que la gente también influye. pueda hacer deporte.

¿Qué dificultades enfrenta para movilizarse en nes en la manzana? la zona a pie?

mos, y hay que bajarse a la calle a veces que para locales o para Airbnb. viene otra persona.

¿Qué tipo de negocios o servicios cree que fal- en la manzana? tan en la zona?

Restaurantes que presenten variedades y que algo más acogedor para la ciudadanía. sean modernos, algo donde uno pueda sentarse tranquilo.

¿Qué características buscaría en una vivienda la zona a pie? dentro del centro histórico?

casas son oscuras. Y que no sea húmeda.

¿Qué opina del estado actual de las calles, patan en la zona? Por los pasajes detrás de la casa patrimonial, se sajes y espacios verdes en la manzana?

Los adoquines están medio dañados en algutrucción abandonada, se ve gente rara por ahí. nos lados, y en cuanto a vegetación es muy po- ¿Qué características buscaría en una vivienda bre..

2. Xavier Vidal

cipales.

ros v por qué?

¿Qué opina del estado actual de las edificacio- locales.

Las veredas son bien angostas en algunos tra- do. La gente ya no vive en las casas, ocupan ros y por qué?

¿Qué tipo de espacios públicos le gustaría ver

Espacios para el descanso, con sombra, árboles, nes en la manzana?

¿Qué dificultades enfrenta para movilizarse en y hay humedad.

A veces el comercio informal interrumpe el

¿Qué tipo de negocios o servicios cree que fal-

Tal vez más servicios bancarios pequeños.

dentro del centro histórico?

Que conserve el estilo colonial, para que nuestros rasgos no sean olvidados.

¿Qué opina del estado actual de las calles, pasajes y espacios verdes en la manzana?

Podría mejorar mucho. Hace falta limpieza ¿Qué tipo de espacios públicos le gustaría ver ¿Qué lugares del sector considera más insegu- constante y mantenimiento de los pasajes estrechos.

Edad: 31 años

Actividad: Trabajador de limpieza en la zona de

Hay un valor patrimonial que se está perdien- ¿Qué lugares del sector considera más insegu-

Atrás del mercado, en las noches y madrugadas. Hay gente sin hogar y personas alcohólicas.

¿Qué opina del estado actual de las edificacio-

Algunas están bien pintadas, pero otras están botadas. La casa patrimonial está abandonada

¿Qué tipo de espacios públicos le gustaría ver cuando ya se hace tarde. en la manzana?

sol.

¿Qué dificultades enfrenta para movilizarse en ya nadie vive ahí. la zona a pie?

uno tiene que andar con cuidado. Cuando los en la manzana? propietarios quieren bajar su mercadería no Alguna zona de descanso. pueden por los carros que se estacionan mal.

¿Qué tipo de negocios o servicios cree que fal- la zona a pie? tan en la zona?

Antes que locales, un centro de policía. Es peligroso en las noches.

¿Qué características buscaría en una vivienda Unas bodegas, y tal vez más baños. dentro del centro histórico?

miento

¿Qué opina del estado actual de las calles, pasajes y espacios verdes en la manzana?

Pasajes bien estrechos, y pocas áreas verdes, sajes y espacios verdes en la manzana? muy descuidada la zona.

4. Patricia Pinos

Edad: 36 años

Actividad: Vendedora ambulante.

¿Qué lugares del sector considera más insegu- gar. ros y por qué?

nes en la manzana?

Hay unas bonitas, pero otras se ven como que

¿Qué dificultades enfrenta para movilizarse en en la manzana?

Ninguna

¿Qué tipo de negocios o servicios cree que fal- la zona a pie? tan en la zona?

Que sea iluminada y que se le de manteni- ¿Qué características buscaría en una vivienda ¿Qué tipo de negocios o servicios cree que faldentro del centro histórico?

Que sea segura, cerca del mercado.

¿Qué opina del estado actual de las calles, pa- ¿Qué características buscaría en una vivienda

Está medio sucio a veces. Y las plantas están Que tenga su patio,y más que nada que sea secas, parece que no riegan.

5. Lucía Loja

Edad: 62 años

Actividad: Realizaba compras varias para el ho- Se han olvidado del barrio. Antes había más flo-

Por donde está la casa vieja, eso da miedo, más ¿Qué lugares del sector considera más insegu-

ros v por qué?

Por los callejones. Ya no es como antes, ahora Un sitio para descansar, comer y cubrirse del ¿Qué opina del estado actual de las edificacio- hay personas que hacen cosas extrañas y consumen sustancias.

> ¿Qué opina del estado actual de las edificaciones en la manzana?

La gente se mete con carros donde no debe, y ¿Qué tipo de espacios públicos le gustaría ver Las casas de antes eran mejores, ahora están descuidadas.

¿Qué tipo de espacios públicos le gustaría ver

Espacios con plantas y árboles.

¿Qué dificultades enfrenta para movilizarse en

Los carros no respetan. Uno tiene que andar con ojo porque no hay donde cruzar bien.

tan en la zona?

Faltan farmacias y panaderías de las de antes.

dentro del centro histórico?

segura.

¿Qué opina del estado actual de las calles, pasajes y espacios verdes en la manzana?

res, más cuidado. Ahora la zona está más seca.



